

| | | | | | | | | |
|-----|------|------|------|----|------|----|----|-------------------------|
| 本部長 | 交通部長 | 規制課長 | 管制室長 | 次席 | 課長補佐 | 係長 | 係員 | 令和 7年11月 監督職員 設 計 |
|-----|------|------|------|----|------|----|----|-------------------------|

工 事 設 計 書

工事名称 酒河小学校前交差点ほか6か所信号機改良その他工事

工事場所 三次市西酒屋町867番地2先ほか6か所

工事期間 契約日の翌日から令和 年 月 日まで

監督職員

検査職員

広島県警察本部

＝工事概要＝

本工事は、老朽化した車両用灯器、歩行者用灯器のLED化改良、信号機廃止及びその他
工事を行うものである。

本工事にあたっては、本設計図書及び監督職員の指示に従い、誠実に施工すること。

なお、交通整理員はによる交通誘導は、交通規制区域内で行い、十分安全に配慮させる
こと。

(工種：電気工事)

【工事場所・工事内容】

別紙「工事場所・工事内容一覧」のとおり

工事場所・工事内容一覧

(工事番号2-45)

| No | 規 番 号 | 交 差 点 名 | 設 置 場 所 | 路 線 | 管 轄 警 察 署 | 事 業 名 | 区 分 | 昼間 夜間 |
|----|-------------|------------|----------------------------|-------------|--------------|----------------|-----|----------|
| 1 | 9- 39 | 酒河小学校前交差点 | 三次市西酒屋町867番地2先 | 県道（三次インター線） | 三次 | 車両用灯器LED化改良工事 | 単県 | 昼間 |
| | | | | | | 歩行者用灯器LED化改良工事 | 単県 | |
| | | | | | | 改修工事 | 単県 | |
| 2 | 9- 72 | 三次合同庁舎前交差点 | 三次市十日市東4丁目6番1号先 | 市道 | | 車両用灯器LED化改良工事 | 単県 | 昼間 |
| | | | | | | 歩行者用灯器LED化改良工事 | 単県 | |
| 3 | 9- 88 | 君田支所前交差点 | 三次市君田町東入君644番地8先 | 県道（三次高野線） | | 車両用灯器LED化改良工事 | 単県 | 昼間 |
| | | | | | | 歩行者用灯器LED化改良工事 | 単県 | |
| | | | | | | 改修工事 | 単県 | |
| 4 | 9- 91 | 布野町二井殿交差点 | 三次市布野町上布野2, 107番地東方40メートル先 | 国道54号 | | 信号機廃止工事 | 単県 | 昼間 |
| 5 | 10- 9 | 三日市三差路 | 庄原市三日市町310番地先 | 市道 | 庄原 | 車両用灯器LED化改良工事 | 単県 | 昼間 |
| | | | | | | 歩行者用灯器LED化改良工事 | 単県 | |
| 6 | 10- 58 | 新市交差点 | 庄原市高野町新市708番地1先 | 国道432号 | | 信号機廃止工事 | 単県 | 昼間 |
| 7 | 10- 67 | 木屋原交差点 | 庄原市比和町木屋原700番地1先 | 国道432号 | | 車両用灯器LED化改良工事 | 単県 | 昼間 |
| | | | | | | 改修工事 | 単県 | |

※ 主要機器・機材，撤去機器・機材等は，別添信号機工事図面のとおり

| 品 名 | 形 状 | 数 量 | 単位 | 単 価 | 金 額 | 摘 要 |
|------------------------|-----------------------|------|----|-----|-----|-----|
| 1. 酒河小学校前交差点(規制番号9-39) | | | | | | |
| (1). 車両用灯器LED化改良工事(単県) | | | | | | |
| 機 器 費 | | | | | | |
| 車両用灯器(LED薄型多素子タイプ) | 横三位250mm(灯体のみ) | 2.0 | 灯 | | | |
| 〃 | 横三位250mm(片面金具, 7-4付) | 1.0 | 〃 | | | |
| 〃 | 横三位250mm両面可金具, L=3.0付 | 2.0 | 〃 | | | |
| 小 計 | | | | | | |
| | | | | | | |
| 材 料 費 | | | | | | |
| 制御用ビニル絶縁ビニルシースケーブル | CVV 2.0-4C | 25.0 | m | | | |
| 消耗雑材品 | | 1.0 | 式 | | | |
| 小 計 | | | | | | |
| | | | | | | |
| 労 務 費 | | | | | | |
| 電 工 費 | | 1.0 | 式 | | | |
| 安全管理費 | 交通整理員B(昼間) | 2.0 | 人 | | | |
| 撤去処分労務費 | 車灯片1 両2 | 1.0 | 式 | | | |
| 小 計 | | | | | | |
| | | | | | | |
| 共通仮設費 | | 1.0 | 式 | | | |
| | | | | | | |
| 現場管理費 | | 1.0 | 式 | | | |
| | | | | | | |
| 一般管理費 | | 1.0 | 式 | | | |
| | | | | | | |
| 計 | | | | | | |
| | | | | | | |
| | | | | | | |
| 品 名 | 形 状 | 数 量 | 単位 | 単 価 | 金 額 | 摘 要 |
|-------------------------|------------|------|----|-----|-----|-----|
| (2). 歩行者用灯器LED化改良工事(単県) | | | | | | |
| 機 器 費 | | | | | | |
| 歩行者用信号灯器(LED・低コスト) | 側柱式 L=1.0迄 | 6.0 | 灯 | | | |
| 小 計 | | | | | | |
| | | | | | | |
| 材 料 費 | | | | | | |
| 制御用ビニル絶縁ビニルシースケーブル | CVV 2.0-3C | 42.0 | m | | | |
| 消耗雑材品 | | 1.0 | 式 | | | |
| 小 計 | | | | | | |
| | | | | | | |
| 労 務 費 | | | | | | |
| 電 工 費 | | 1.0 | 式 | | | |
| 安全管理費 | 交通整理員B(昼間) | 1.0 | 人 | | | |
| 撤去処分労務費 | 歩灯6 | 1.0 | 式 | | | |
| 小 計 | | | | | | |
| | | | | | | |
| 共通仮設費 | | 1.0 | 式 | | | |
| | | | | | | |
| 現場管理費 | | 1.0 | 式 | | | |
| | | | | | | |
| 一般管理費 | | 1.0 | 式 | | | |
| | | | | | | |
| 計 | | | | | | |
| | | | | | | |
| 合 計 | | | | | | |
| | | | | | | |
| | | | | | | |
| 品 名 | 形 状 | 数 量 | 単位 | 単 価 | 金 額 | 摘 要 |
|------------------------|----------------------|------|----|-----|-----|-----|
| 3. 君田支所前交差点(規制番号9-88) | | | | | | |
| (1). 車両用灯器LED化改良工事(単県) | | | | | | |
| 機 器 費 | | | | | | |
| 車両用灯器(LED薄型多素子タイプ) | 横三位250mm(片面金具, 7-4付) | 3.0 | 灯 | | | |
| 〃 | 横三位250mm片面金具, L=3.0付 | 1.0 | 〃 | | | |
| 小 計 | | | | | | |
| | | | | | | |
| 材 料 費 | | | | | | |
| 制御用ビニル絶縁ビニルシースケーブル | CVV 2.0-4C | 28.0 | m | | | |
| 消耗雑材品 | | 1.0 | 式 | | | |
| 小 計 | | | | | | |
| | | | | | | |
| 労 務 費 | | | | | | |
| 電 工 費 | | 1.0 | 式 | | | |
| 安全管理費 | 交通整理員B(昼間) | 1.5 | 人 | | | |
| 撤去処分労務費 | 車灯片3 灯体1 | 1.0 | 式 | | | |
| 小 計 | | | | | | |
| | | | | | | |
| 共通仮設費 | | 1.0 | 式 | | | |
| | | | | | | |
| 現場管理費 | | 1.0 | 式 | | | |
| | | | | | | |
| 一般管理費 | | 1.0 | 式 | | | |
| | | | | | | |
| 計 | | | | | | |
| | | | | | | |
| | | | | | | |
| 品 名 | 形 状 | 数 量 | 単位 | 単 価 | 金 額 | 摘 要 |
|------------------------|----------------------------|-----|----|-----|-----|-----|
| 4. 布野町二井殿交差点(規制番号9-91) | | | | | | |
| (1). 信号機廃止工事(単県) | | | | | | |
| その他工事費 | | | | | | |
| 舗装(歩道) | 舗装厚5cmアスファルト | 2.0 | m2 | | | |
| 舗装盤解体<備北> | アスファルト 5cm厚 | 2.0 | 〃 | | | |
| 基礎とりこわし | 1.0×1.0×1.5 | 2.0 | 基 | | | |
| 再資源化処分費<備北> | アスファルト塊 信号柱基礎0.11t/基 | 2.0 | 〃 | | | |
| 〃 | コンクリート塊 CP9-14-500 0.48t/本 | 2.0 | 本 | | | |
| 〃 | コンクリート塊 信号柱基礎3.75t/基 | 2.0 | 基 | | | |
| 再資源化運搬費 | アスファルト塊 信号柱基礎0.05m3/基 | 2.0 | 〃 | | | |
| 〃 | コンクリート塊 CP9-14-500 0.48t/本 | 2.0 | 本 | | | |
| 〃 | コンクリート塊 信号柱基礎3.75t/基 | 2.0 | 基 | | | |
| 小 計 | | | | | | |
| | | | | | | |
| 労 務 費 | | | | | | |
| 電 工 費 | | 1.0 | 式 | | | |
| 普通作業員費 | | 1.0 | 〃 | | | |
| 安全管理費 | 交通整理員A(昼間) | 1.0 | 人 | | | |
| 〃 | 交通整理員B(昼間) | 1.5 | 〃 | | | |
| 撤去処分労務費 | 車灯片3 歩灯2 CP2 | 1.0 | 式 | | | |
| 小 計 | | | | | | |
| | | | | | | |
| 共通仮設費 | | 1.0 | 式 | | | |
| | | | | | | |
| 現場管理費 | | 1.0 | 式 | | | |
| | | | | | | |
| 一般管理費 | | 1.0 | 式 | | | |
| | | | | | | |
| 計 | | | | | | |
| | | | | | | |
| 合 計 | | | | | | |
| | | | | | | |
| | | | | | | |
| | | | | | | |
| | | | | | | |

| 品 名 | 形 状 | 数 量 | 単位 | 単 価 | 金 額 | 摘 要 |
|------------------------|---------------------|------|----|-----|-----|-----|
| 5. 三日市三差路(規制番号10-9) | | | | | | |
| (1). 車両用灯器LED化改良工事(単県) | | | | | | |
| 機 器 費 | | | | | | |
| 車両用灯器(LED薄型多素子タイプ) | 横三位250mm(片面金具,アーム付) | 5.0 | 灯 | | | |
| 小 計 | | | | | | |
| | | | | | | |
| 材 料 費 | | | | | | |
| 制御用ビニル絶縁ビニルシースケーブル | CVV 2.0-4C | 35.0 | m | | | |
| 車灯用フード | Wフード | 3.0 | 枚 | | | |
| 消耗雑材品 | | 1.0 | 式 | | | |
| 小 計 | | | | | | |
| | | | | | | |
| 労 務 費 | | | | | | |
| 電 工 費 | | 1.0 | 式 | | | |
| 安全管理費 | 交通整理員B(昼間) | 2.0 | 人 | | | |
| 撤去処分労務費 | 車灯片5 | 1.0 | 式 | | | |
| 小 計 | | | | | | |
| | | | | | | |
| 共通仮設費 | | 1.0 | 式 | | | |
| | | | | | | |
| 現場管理費 | | 1.0 | 式 | | | |
| | | | | | | |
| 一般管理費 | | 1.0 | 式 | | | |
| | | | | | | |
| 計 | | | | | | |
| | | | | | | |
| | | | | | | |
| 品 名 | 形 状 | 数 量 | 単位 | 単 価 | 金 額 | 摘 要 |
|-------------------------|------------|-----|----|-----|-----|-----|
| (2). 歩行者用灯器LED化改良工事(単県) | | | | | | |
| 機 器 費 | | | | | | |
| 歩行者用信号灯器(LED・低コスト) | 側柱式 L=1.0迄 | 1.0 | 灯 | | | |
| 〃 | 自立式(灯体のみ) | 1.0 | 〃 | | | |
| 小 計 | | | | | | |
| | | | | | | |
| 材 料 費 | | | | | | |
| 制御用ビニル絶縁ビニルシースケーブル | CVV 2.0-3C | 7.0 | m | | | |
| 消耗雑材品 | | 1.0 | 式 | | | |
| 小 計 | | | | | | |
| | | | | | | |
| 労 務 費 | | | | | | |
| 電 工 費 | | 1.0 | 式 | | | |
| 安全管理費 | 交通整理員B(昼間) | 0.5 | 人 | | | |
| 撤去処分労務費 | 歩灯1 灯体1 | 1.0 | 式 | | | |
| 小 計 | | | | | | |
| | | | | | | |
| 共通仮設費 | | 1.0 | 式 | | | |
| | | | | | | |
| 現場管理費 | | 1.0 | 式 | | | |
| | | | | | | |
| 一般管理費 | | 1.0 | 式 | | | |
| | | | | | | |
| 計 | | | | | | |
| | | | | | | |
| 合 計 | | | | | | |
| | | | | | | |
| | | | | | | |
| 品 名 | 形 状 | 数 量 | 単位 | 単 価 | 金 額 | 摘 要 |
|---------------------|----------------------------|-----|----|-----|-----|-----|
| 6. 新市交差点(規制番号10-58) | | | | | | |
| (1). 信号機廃止工事(単県) | | | | | | |
| その他工事費 | | | | | | |
| 舗装(歩道) | 舗装厚5cmアスファルト | 3.0 | m2 | | | |
| 舗装盤解体<備北> | アスファルト 5cm厚 | 3.0 | 〃 | | | |
| 基礎とりこわし | 1.0×1.0×1.5 | 3.0 | 基 | | | |
| 再資源化処分費<備北> | アスファルト塊 信号柱基礎0.11t/基 | 3.0 | 〃 | | | |
| 〃 | コンクリート塊 CP9-14-500 0.48t/本 | 1.0 | 本 | | | |
| 〃 | コンクリート塊 信号柱基礎3.75t/基 | 3.0 | 基 | | | |
| 再資源化運搬費 | アスファルト塊 信号柱基礎0.05m3/基 | 3.0 | 〃 | | | |
| 〃 | コンクリート塊 CP9-14-500 0.48t/本 | 1.0 | 本 | | | |
| 〃 | コンクリート塊 信号柱基礎3.75t/基 | 3.0 | 基 | | | |
| 運搬費 | 保管品運搬 | 1.0 | 式 | | | |
| 小 計 | | | | | | |
| | | | | | | |
| 労 務 費 | | | | | | |
| 電 工 費 | | 1.0 | 式 | | | |
| 普通作業員費 | | 1.0 | 〃 | | | |
| 信号柱抜柱 | 鋼管柱(建柱車利用) | 1.0 | 本 | | | |
| 安全管理費 | 交通整理員B(昼間) | 3.0 | 人 | | | |
| 撤去処分労務費 | 車灯片4 鋼管1 CP1 銘板2 | 1.0 | 式 | | | |
| 小 計 | | | | | | |
| | | | | | | |
| 共通仮設費 | | 1.0 | 式 | | | |
| | | | | | | |
| 現場管理費 | | 1.0 | 式 | | | |
| | | | | | | |
| 一般管理費 | | 1.0 | 式 | | | |
| | | | | | | |
| 計 | | | | | | |
| | | | | | | |
| 合 計 | | | | | | |
| | | | | | | |
| | | | | | | |
| | | | | | | |

| 品 名 | 形 状 | 数 量 | 単位 | 単 価 | 金 額 | 摘 要 |
|------------------------|---------------------|------|----|-----|-----|-----|
| 7. 木屋原交差点(規制番号10-67) | | | | | | |
| (1). 車両用灯器LED化改良工事(単県) | | | | | | |
| 機 器 費 | | | | | | |
| 車両用灯器(LED薄型多素子タイプ) | 横三位250mm(片面金具,アーム付) | 4.0 | 灯 | | | |
| 小 計 | | | | | | |
| | | | | | | |
| 材 料 費 | | | | | | |
| 制御用ビニル絶縁ビニルシースケーブル | CVV 2.0-4C | 28.0 | m | | | |
| 消耗雑材品 | | 1.0 | 式 | | | |
| 小 計 | | | | | | |
| | | | | | | |
| 労 務 費 | | | | | | |
| 電 工 費 | | 1.0 | 式 | | | |
| 安全管理費 | 交通整理員B(昼間) | 1.5 | 人 | | | |
| 撤去処分労務費 | 車灯片4 | 1.0 | 式 | | | |
| 小 計 | | | | | | |
| | | | | | | |
| 共通仮設費 | | 1.0 | 式 | | | |
| | | | | | | |
| 現場管理費 | | 1.0 | 式 | | | |
| | | | | | | |
| 一般管理費 | | 1.0 | 式 | | | |
| | | | | | | |
| 計 | | | | | | |
| | | | | | | |
| | | | | | | |
| 品 名 | 形 状 | 数 量 | 単位 | 単 価 | 金 額 | 摘 要 |
|---------------|------------------|-----|----|-----|-----|-----|
| (2). 改修工事(単県) | | | | | | |
| 材 料 費 | | | | | | |
| 交差点銘板 | 灯具取付 220*1100 封入 | 2.0 | 枚 | | | |
| 消耗雑材品 | | 1.0 | 式 | | | |
| 小 計 | | | | | | |
| | | | | | | |
| 労 務 費 | | | | | | |
| 普通作業員費 | | 1.0 | 式 | | | |
| 撤去処分労務費 | 銘板2 | 1.0 | 〃 | | | |
| 小 計 | | | | | | |
| | | | | | | |
| 共通仮設費 | | 1.0 | 式 | | | |
| | | | | | | |
| 現場管理費 | | 1.0 | 式 | | | |
| | | | | | | |
| 一般管理費 | | 1.0 | 式 | | | |
| | | | | | | |
| 計 | | | | | | |
| | | | | | | |
| 合 計 | | | | | | |
| | | | | | | |
| 総 計 | | | | | | |
| | | | | | | |
| 消費税相当額 | | | | | | |
| | | | | | | |
| ◆設計金額 | | | | | | |
| | | | | | | |
| | | | | | | |
| | | | | | | | | | | | | | | | | | | |
|----|--|----------|--|--------|--|----------|--|----------|--|---------|--|----------|--|--------|--|---------------|--|---------|
| 凡例 | | 制御機(側柱式) | | 車両感知器 | | 押ボタン箱側柱式 | | 車両用信号灯器 | | 端子箱 | | 架空制御ケーブル | | 露出配管 | | 視覚障害者用付加装置制御機 | | 灯火式可変標識 |
| | | 制御機(自立式) | | 送受器 | | 押ボタン箱自立式 | | 歩行者用信号灯器 | | 信号柱(新設) | | 架空通信ケーブル | | ハンドホール | | 視覚障害者用付加装置制御機 | | 反射式可変標識 |
| | | 端末信号送信装置 | | 光学式感知器 | | 配電盤 | | 縦型信号灯器 | | 信号柱(既設) | | 埋設配管 | | プルボックス | | 可変標識制御機 | | 画像カメラ |

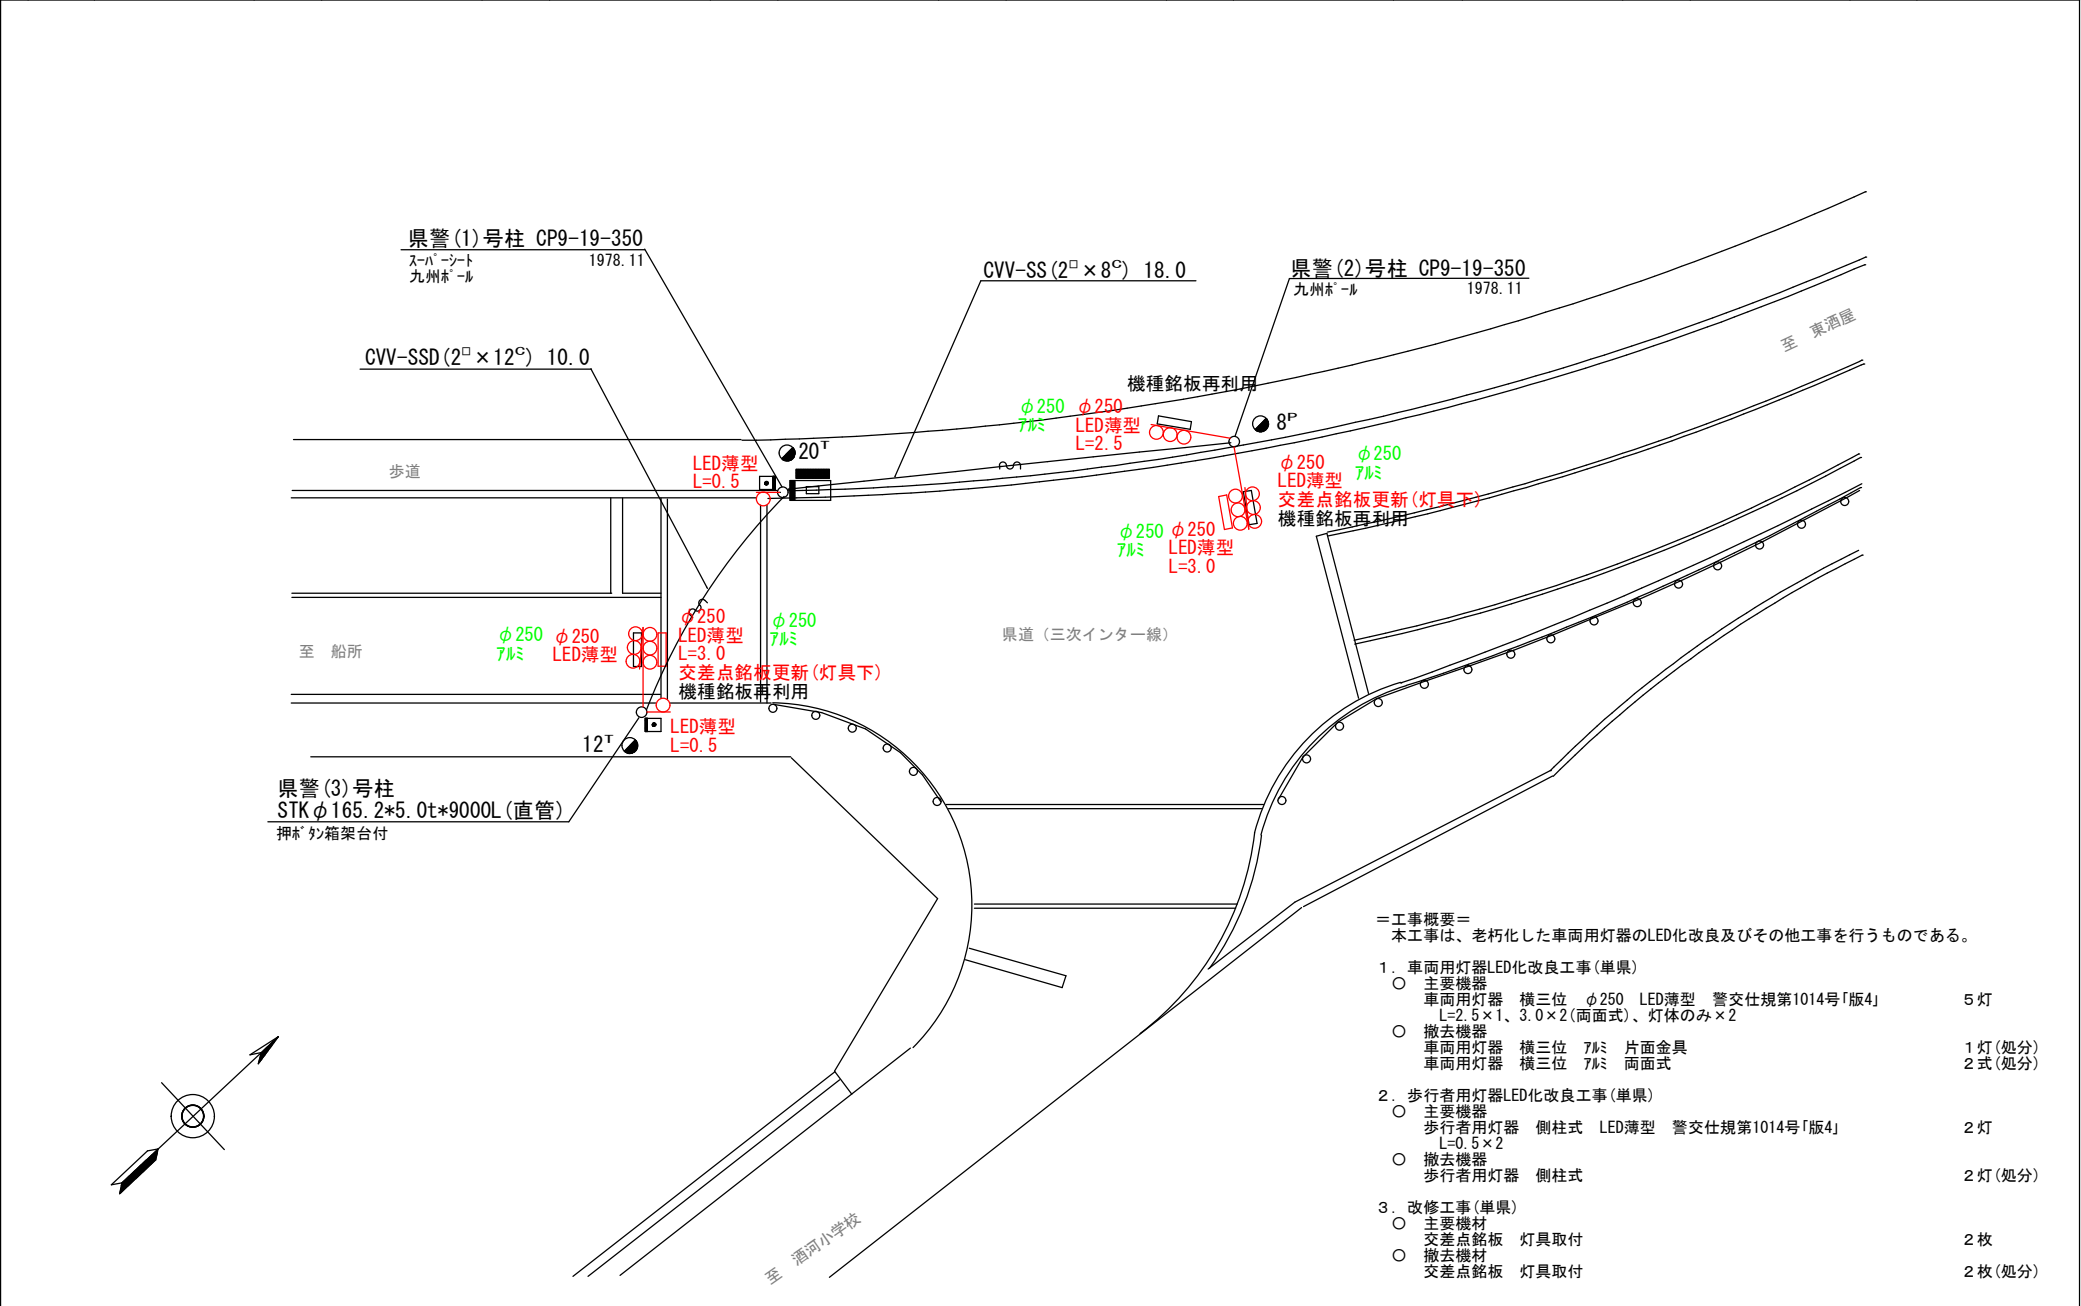

- ＝工事概要＝
本工事は、老朽化した車両用灯器のLED化改良及びその他工事を行うものである。
1. 車両用灯器LED化改良工事(単県)
- 主要機器
車両用灯器 横三位 φ250 LED薄型 警交仕規第1014号「版4」 5灯
L=2.5×1、3.0×2(両面式)、灯体のみ×2
 - 撤去機器
車両用灯器 横三位 7W 片面金具 1灯(処分)
車両用灯器 横三位 7W 両面式 2式(処分)
2. 歩行者用灯器LED化改良工事(単県)
- 主要機器
歩行者用灯器 側柱式 LED薄型 警交仕規第1014号「版4」 2灯
L=0.5×2
 - 撤去機器
歩行者用灯器 側柱式 2灯(処分)
3. 改修工事(単県)
- 主要機材
交差点銘板 灯具取付 2枚
 - 撤去機材
交差点銘板 灯具取付 2枚(処分)

| | | | | | | | | | | | |
|---------------------|----|----|----|----|----|----|--------------|-------------|--|-------------|-----------------|
| 広島県警察本部 交通部交通規制課 | 課長 | 室長 | 次席 | 補佐 | 課員 | 設計 | 令和 7 年 1 1 月 | 工 事 名 | 三次市西酒屋町867番地2先 酒河小学校前交差点 信号機改良その他 工事 | 警察署名 三 次 | 規制番号 9 - 3 9 |
| | | | | | | | 1 枚の内 1 枚 | | | | |
| | | | | | | | 縮尺 1 / 2 0 0 | | | | |


| | | | | | | | | | | | | | | | | | | |
|---|--|----------|--|--------|--|----------|--|----------|--|---------|--|----------|--|--------|--|---------------|--|---------|
| 凡 | | 制御機(側柱式) | | 車両感知器 | | 押ボタン箱側柱式 | | 車両用信号灯器 | | 端子箱 | | 架空制御ケーブル | | 露出配管 | | 視覚障害者用付加装置制御機 | | 灯火式可変標識 |
| 例 | | 制御機(自立式) | | 送受器 | | 押ボタン箱自立式 | | 歩行者用信号灯器 | | 信号柱(新設) | | 架空通信ケーブル | | ハンドホール | | 視覚障害者用付加装置 | | 反射式可変標識 |
| | | 端末信号送信装置 | | 光学式感知器 | | 配電盤 | | 縦型信号灯器 | | 信号柱(既設) | | 埋設配管 | | ブルボックス | | 可変標識制御機 | | 画像カメラ |

=工事概要=
本工事は、老朽化した車両用灯器のLED化改良及びその他工事を行うものである。

1. 車両用灯器LED化改良工事(単県)
- 主要機器
車両用灯器 横三位 φ250 LED薄型 警交仕規第1014号「版4」
L=1.0×1、2.5×1、3.5×1

○ 撤去機器
車両用灯器 横三位 7ℓミ 片面金具
- 3 灯
- 3 灯(処分)
2. 歩行者用灯器LED化改良工事(単県)
- 主要機器
歩行者用灯器 側柱式 LED薄型 警交仕規第1014号「版4」
L=0.5×6

○ 撤去機器
歩行者用灯器 側柱式
- 6 灯
- 6 灯(処分)

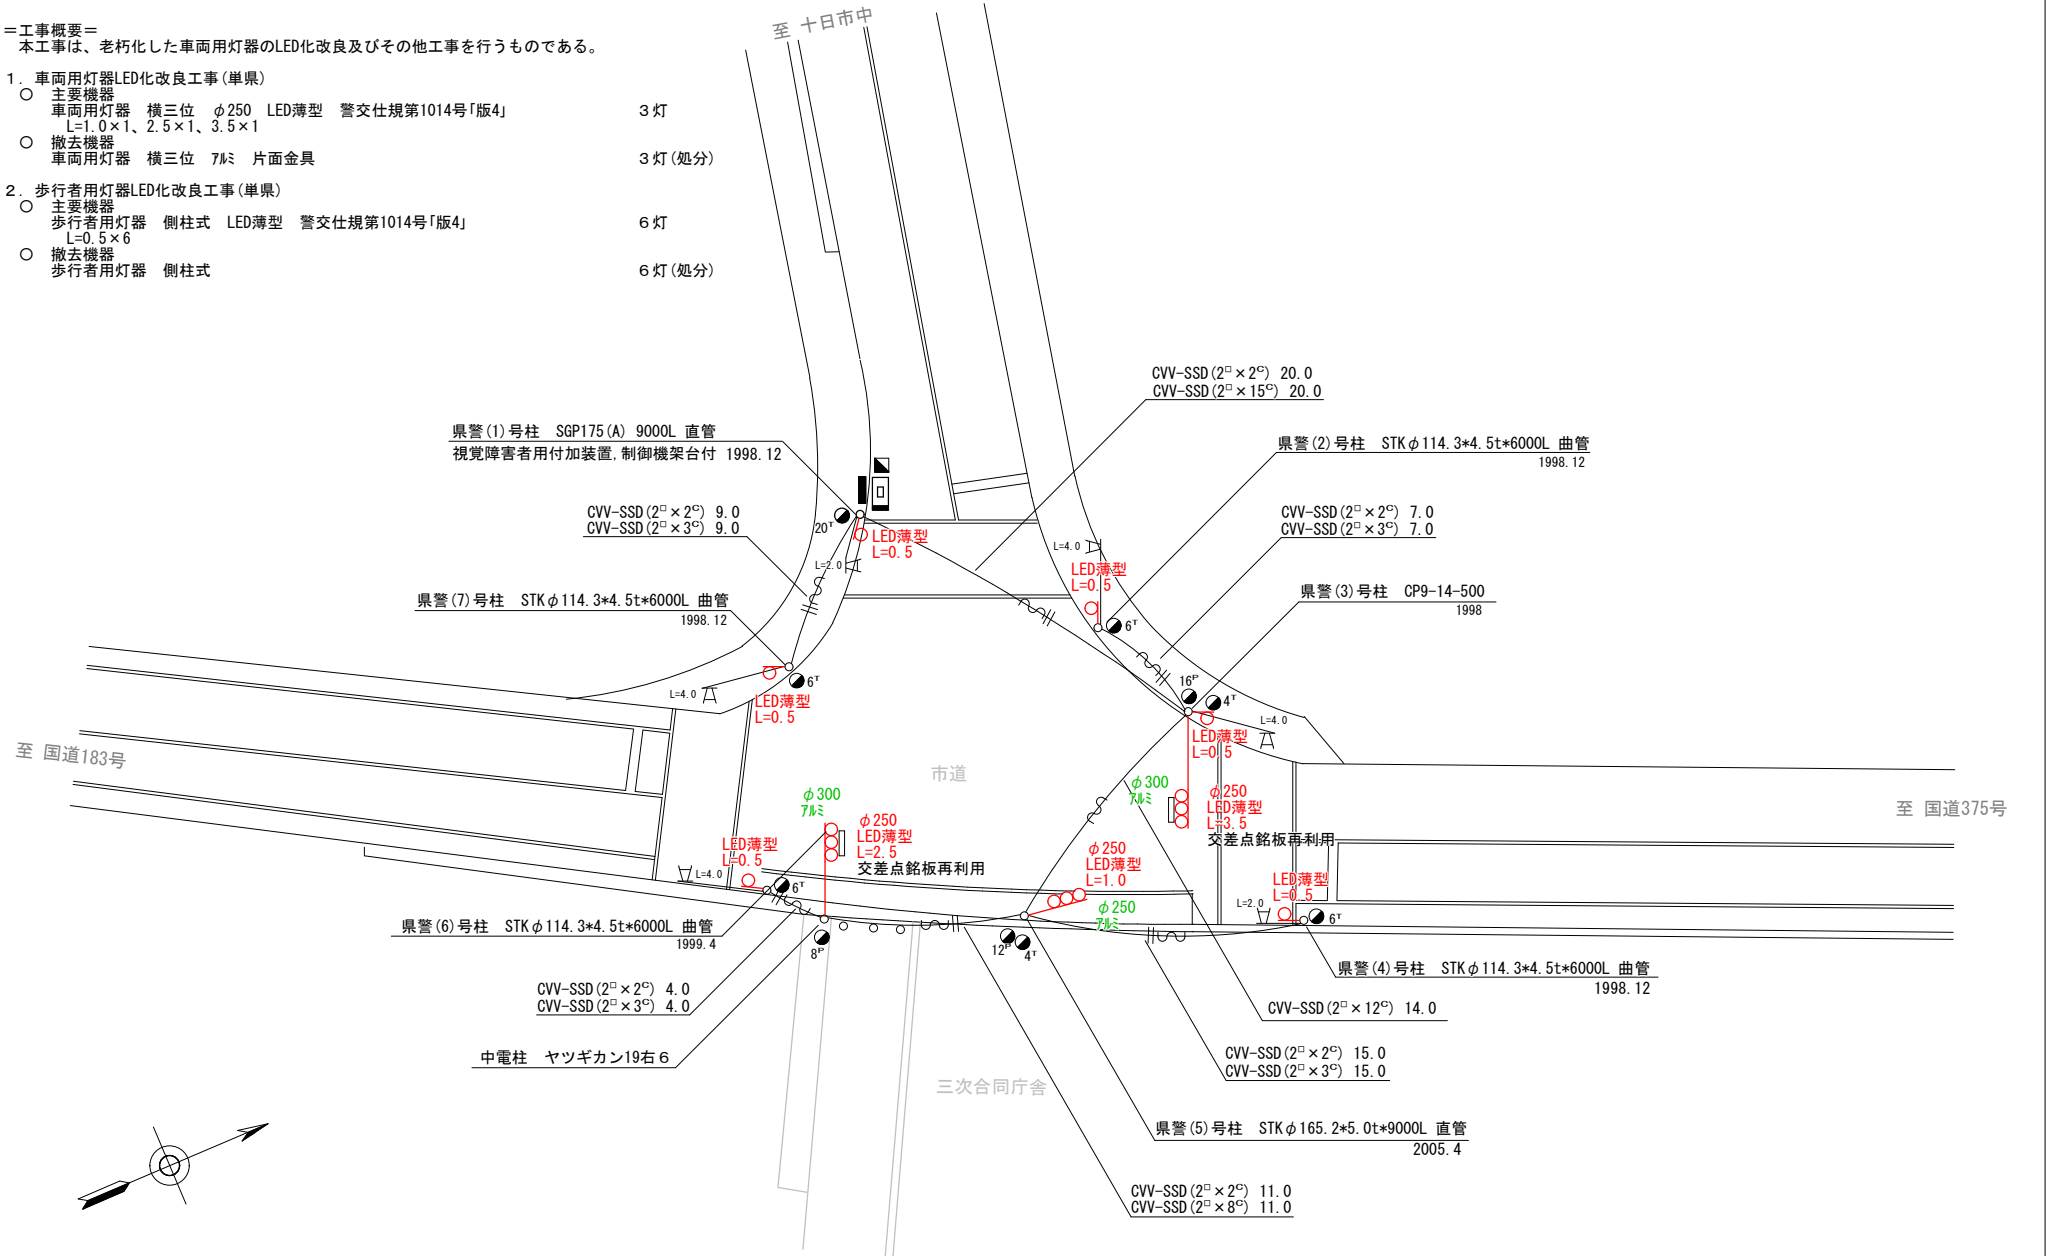


| | | | | | | | | | | |
|---------------------|----|----|----|----|----|----|--------------|---|-------------|-----------------|
| 広島県警察本部 交通部交通規制課 | 課長 | 室長 | 次席 | 補佐 | 課員 | 設計 | 令和 7 年 1 1 月 | 工事名 三次市十日市東4丁目6番1号先 三次合同庁舎前交差点 信号機改良その他 工事 | 警察署名 三 次 | 規制番号 9 - 7 2 |
| | | | | | | | 1 枚の内 1 枚 | | | |
| | | | | | | | 縮尺 1 / 2 5 0 | | | |

| | | | | | | | | | | | | | | | | | | | | | | |
|---|--|----------|--|--------|--|----------|--|----------|--|----------|--|----------|--|---------|--|----------|--|--------|--|---------------|--|---------|
| 凡 | | 制御機(側柱式) | | 車両感知器 | | 押ボタン箱側柱式 | | 車両用信号灯器 | | 押ボタン箱自立式 | | 歩行者用信号灯器 | | 信号柱(新設) | | 架空制御ケーブル | | 露出配管 | | 視覚障害者用付加装置制御機 | | 灯火式可変標識 |
| | | 制御機(自立式) | | 送受器 | | 押ボタン箱自立式 | | 歩行者用信号灯器 | | 押ボタン箱自立式 | | 縦型信号灯器 | | 信号柱(既設) | | 埋設配管 | | ハンドホール | | 視覚障害者用付加装置制御機 | | 反射式可変標識 |
| 例 | | 端末信号送信装置 | | 光学式感知器 | | 配電盤 | | 縦型信号灯器 | | 信号柱(既設) | | 埋設配管 | | 信号柱(既設) | | 埋設配管 | | ハンドホール | | 視覚障害者用付加装置制御機 | | 可変標識制御機 |

＝工事概要＝
本工事は、老朽化した車両用灯器のLED化改良及びその他工事を行うものである。

1. 車両用灯器LED化改良工事(単県)

- 主要機器
車両用灯器 横三位 φ250 LED薄型 警交仕規第1014号「版4」 4 灯
L=0.5×1、1.0×1、1.5×1、3.0×1
- 撤去機器
車両用灯器 横三位 7㍓ 片面金具 3 灯(処分)
車両用灯器 横三位 7㍓ 灯体のみ(C-1金具) 1 灯(処分)

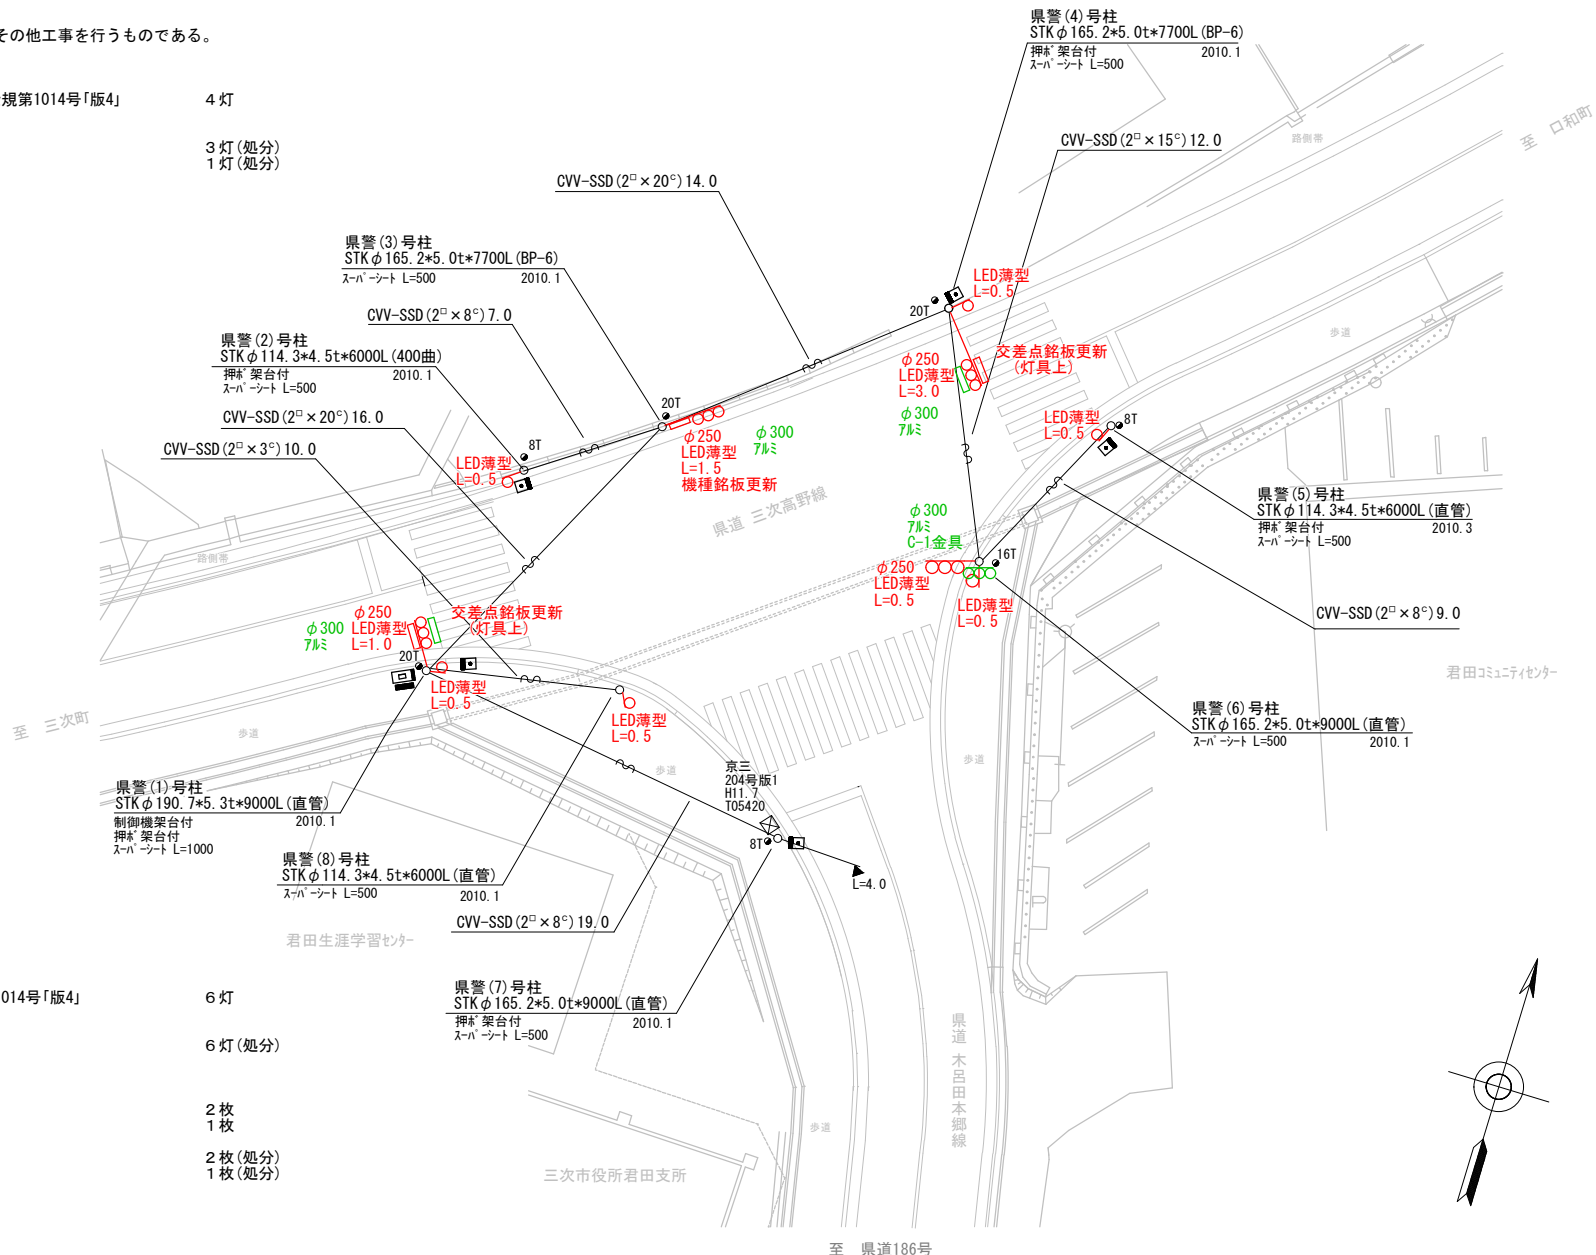

2. 歩行者用灯器LED化改良工事(単県)

- 主要機器
歩行者用灯器 側柱式 LED薄型 警交仕規第1014号「版4」 6 灯
L=0.5×6
- 撤去機器
歩行者用灯器 側柱式 6 灯(処分)


3. 改修工事(単県)

- 主要機材
交差点銘板 灯具取付 2 枚
機種銘板 7㍓取付 1 枚 「半感应式信号機」
- 撤去機材
交差点銘板 灯具取付 2 枚(処分)
機種銘板 7㍓取付 1 枚(処分) 「半感应式信号機」

広島県警察本部
交通部交通規制課

| | | | | | | | | | |
|----|----|----|----|----|----|---|--|-------------|-----------------|
| 課長 | 室長 | 次席 | 補佐 | 課員 | 設計 | 令和 7 年 1 1 月 1 枚の内 1 枚 縮尺 1 / 2 5 0 | 工事名 三 次 市 君 田 町 東 入 君 6 4 4 番 地 8 先 君 田 支 所 前 交 差 点 信 号 機 改 良 そ の 他 工 事 | 警察署名 三 次 | 規制番号 9 - 8 8 |
|----|----|----|----|----|----|---|--|-------------|-----------------|

| | | | | | | | | | | | | | | | | | | |
|---|--|----------|--|--------|--|----------|--|----------|--|---------|--|----------|--|--------|--|-----------------|--|---------|
| 凡 | | 制御機(側柱式) | | 車両感知器 | | 押ボタン箱側柱式 | | 車両用信号灯器 | | 端子箱 | | 架空制御ケーブル | | 露出配管 | | 視覚障害者用付加装置制御機 | | 灯火式可変標識 |
| | | 制御機(自立式) | | 送受器 | | 押ボタン箱自立式 | | 歩行者用信号灯器 | | 信号柱(新設) | | 架空通信ケーブル | | ハンドホール | | 視覚障害者用付加装置(反射器) | | 反射式可変標識 |
| 例 | | 端末信号送信装置 | | 光学式感知器 | | 配電盤 | | 縦型信号灯器 | | 信号柱(既設) | | 埋設配管 | | ブルボックス | | 可変標識制御機 | | 画像カメラ |

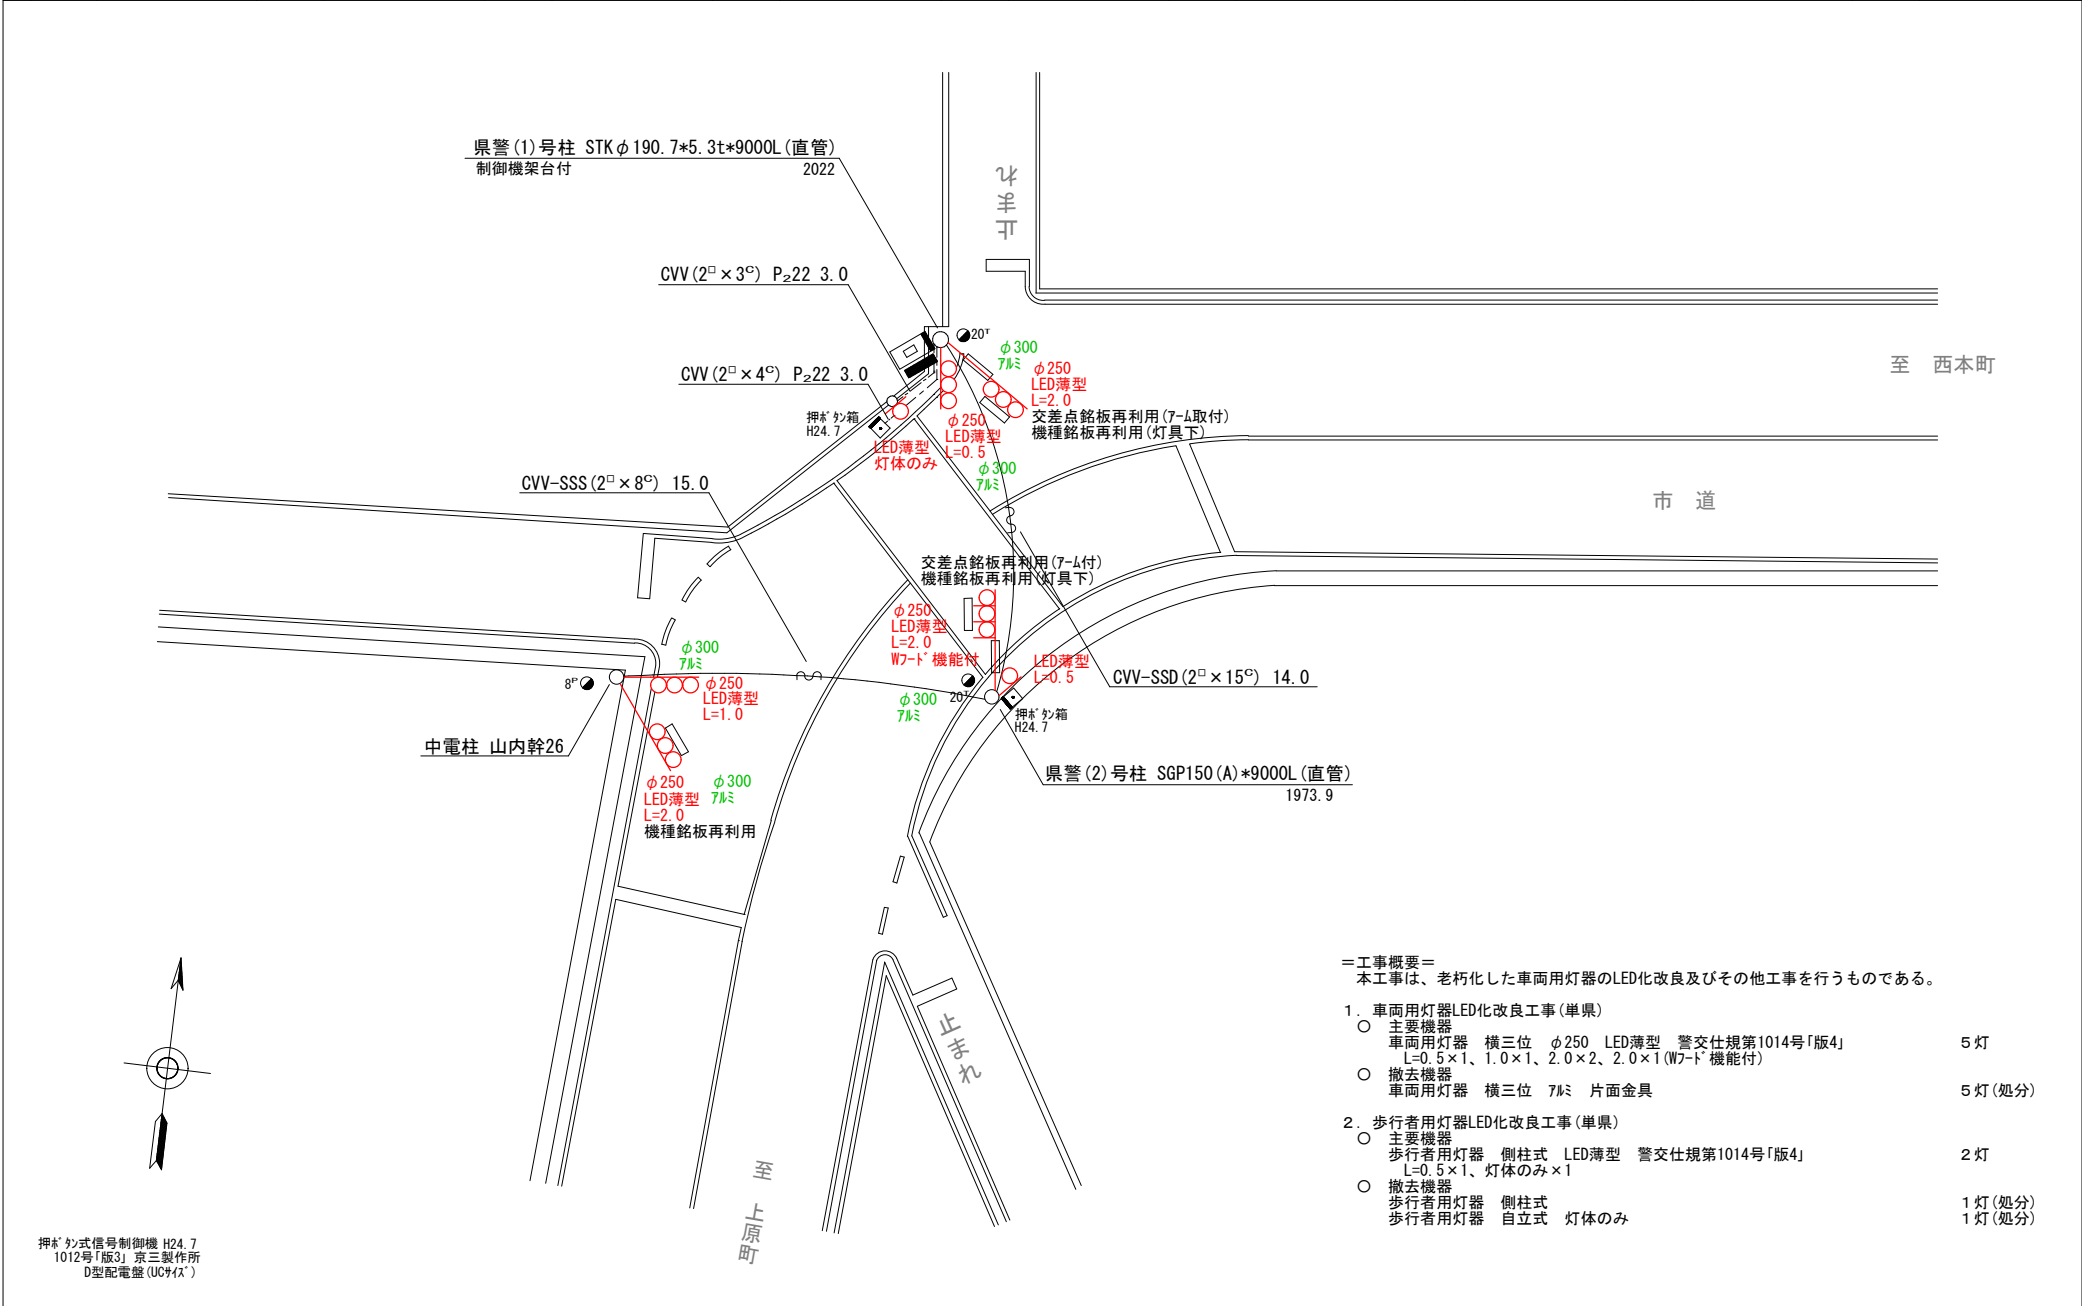

- ＝工事概要＝
本工事は、老朽化した車両用灯器のLED化改良及びその他工事を行うものである。
1. 車両用灯器LED化改良工事(単県)
- 主要機器
車両用灯器 横三位 φ250 LED薄型 警交仕規第1014号「版4」 5灯
L=0.5×1、1.0×1、2.0×2、2.0×1(Wワード機能付)
 - 撤去機器
車両用灯器 横三位 7mm 片面金具 5灯(処分)
2. 歩行者用灯器LED化改良工事(単県)
- 主要機器
歩行者用灯器 側柱式 LED薄型 警交仕規第1014号「版4」 2灯
L=0.5×1、灯体のみ×1
 - 撤去機器
歩行者用灯器 側柱式 1灯(処分)
歩行者用灯器 自立式 灯体のみ 1灯(処分)


| | | | | | | | | | | | |
|---------------------|----|----|----|----|----|----|--------------|-------------|--|-------------|-----------------|
| 広島県警察本部 交通部交通規制課 | 課長 | 室長 | 次席 | 補佐 | 課員 | 設計 | 令和 7 年 11 月 | 工 事 名 | 庄原市三日市町310番地先 三日市三差路 信号機改良その他 工事 | 警察署名 庄 原 | 規制番号 1 0 - 9 |
| | | | | | | | 1 枚の内 1 枚 | | | | |
| | | | | | | | 縮尺 1 / 2 0 0 | | | | |

| | | | | | | | | | | | | | | | | | | |
|---|--|----------|--|--------|--|----------|--|----------|--|---------|--|----------|--|--------|--|---------------|--|---------|
| 凡 | | 制御機(側柱式) | | 車両感知器 | | 押ボタン箱側柱式 | | 車両用信号灯器 | | 端子函 | | 架空制御ケーブル | | 露出配管 | | 視覚障害者用付加装置制御機 | | 灯火式可変標識 |
| 例 | | 制御機(自立式) | | 送受器 | | 押ボタン箱自立式 | | 歩行者用信号灯器 | | 信号柱(新設) | | 架空通信ケーブル | | ハンドホール | | 視覚障害者用付加装置 | | 反射式可変標識 |
| | | 端末信号送信装置 | | 光学式感知器 | | 配電盤 | | 縦型信号灯器 | | 信号柱(既設) | | 埋設配管 | | ブルボックス | | 可変標識制御機 | | 画像カメラ |

＝工事概要＝
本工事は、信号機の廃止に伴う撤去工事を行うものである。

1. 信号機廃止工事(単県)
- 撤去機器・機材
UC形交通信号制御機 警交仕規第1012号「版4」
コト電工製 R4.9 製造番号2J2469
配電盤 D形鉄製函 UC用 NFB・開閉器・コンセント付・停電対策用
車両用灯器 横三位 7 μ m 片面金具
信号柱(鋼管柱)STK ϕ 190.7*5.3t*9000L(直管) 制御機架台加工
信号柱(OP柱)CP9-14-500
信号柱(鋼管柱)SGP150(A)9000L
交差点名板

- 1 基(保管)
1 面(保管)
4 灯(処分)
1 本(保管)
1 本(処分)
1 本(処分)
2 枚(処分)

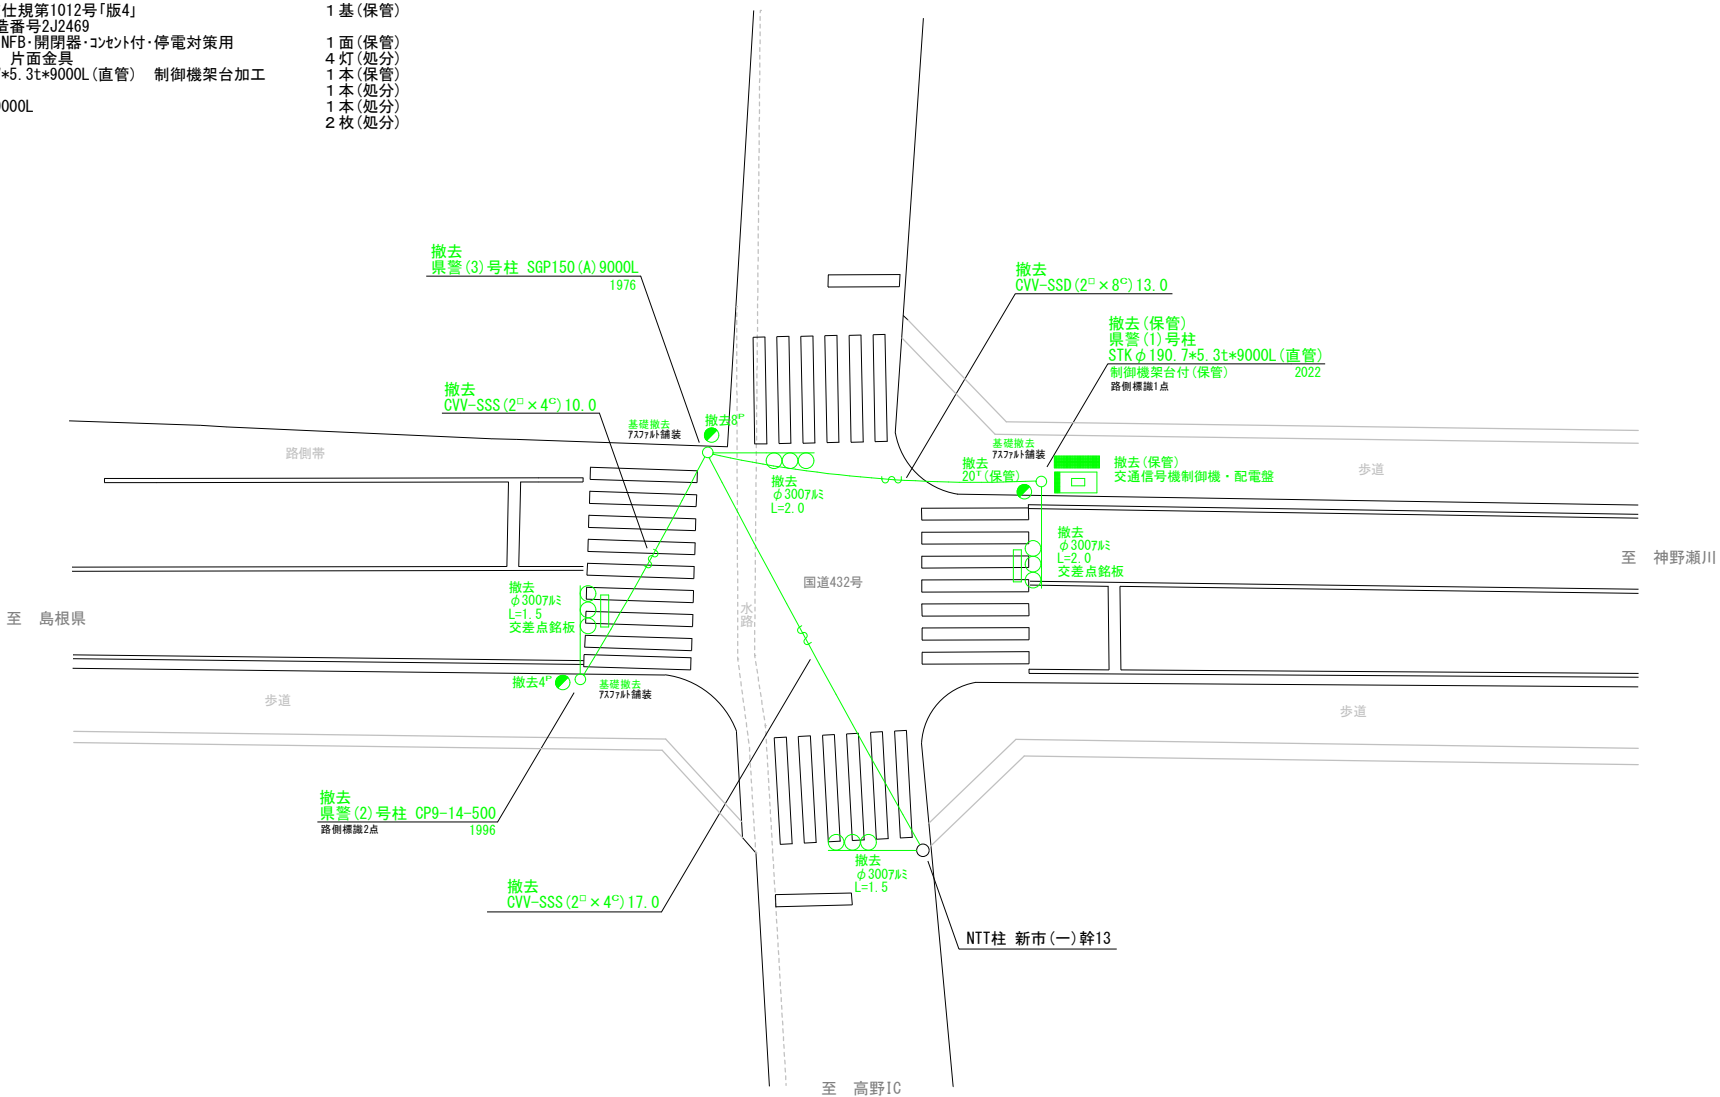


広島県警察本部
交通部交通規制課

| | | | | | | | | | | |
|----|----|----|----|----|----|--------------|-----|--------------------------------------|------|-------|
| 課長 | 室長 | 次席 | 補佐 | 課員 | 設計 | 令和 7 年 1 1 月 | 工事名 | 庄原市高野町新市708番地1先 新市交差点 信号機廃止 工事 | 警察署名 | 規制番号 |
| | | | | | | 1 枚の内 1 枚 | | | 庄 原 | 10-58 |
| | | | | | | 縮尺 1/200 | | | | |

| | | | | | | | | | | | | | | | | | | | | | | |
|---|--|----------|--|--------|--|----------|--|----------|--|---------|--|----------|--|----------|--|--------|--|--------|--|---------------|--|---------|
| 凡 | | 制御機(側柱式) | | 車両感知器 | | 押ボタン箱側柱式 | | 車両用信号灯器 | | 端子箱 | | 架空制御ケーブル | | 架空通信ケーブル | | 露出配管 | | ハンドホール | | 視覚障害者用付加装置制御機 | | 灯火式可変標識 |
| 例 | | 制御機(自立式) | | 送受器 | | 押ボタン箱自立式 | | 歩行者用信号灯器 | | 信号柱(新設) | | 架空通信ケーブル | | 埋設配管 | | ハンドホール | | ハンドホール | | 視覚障害者用付加装置制御機 | | 反射式可変標識 |
| | | 端末信号送信装置 | | 光学式感知器 | | 配電盤 | | 縦型信号灯器 | | 信号柱(既設) | | 埋設配管 | | ハンドホール | | ハンドホール | | ハンドホール | | 視覚障害者用付加装置制御機 | | 画像カメラ |

- =工事概要=
本工事は、老朽化した車両用灯器のLED化改良及びその他工事を行うものである。
1. 車両用灯器LED化改良工事(単県)
- 主要機器
車両用灯器 横三位 φ250 LED薄型 警交仕規第1014号「版4」 L=2.5×4 4 灯
 - 撤去機器
車両用灯器 横三位 7㍓ 片面金具 4 灯(処分)
2. 改修工事(単県)
- 主要機材
交差点銘板 灯具取付 2 枚
 - 撤去機材
交差点銘板 灯具取付 2 枚(処分)

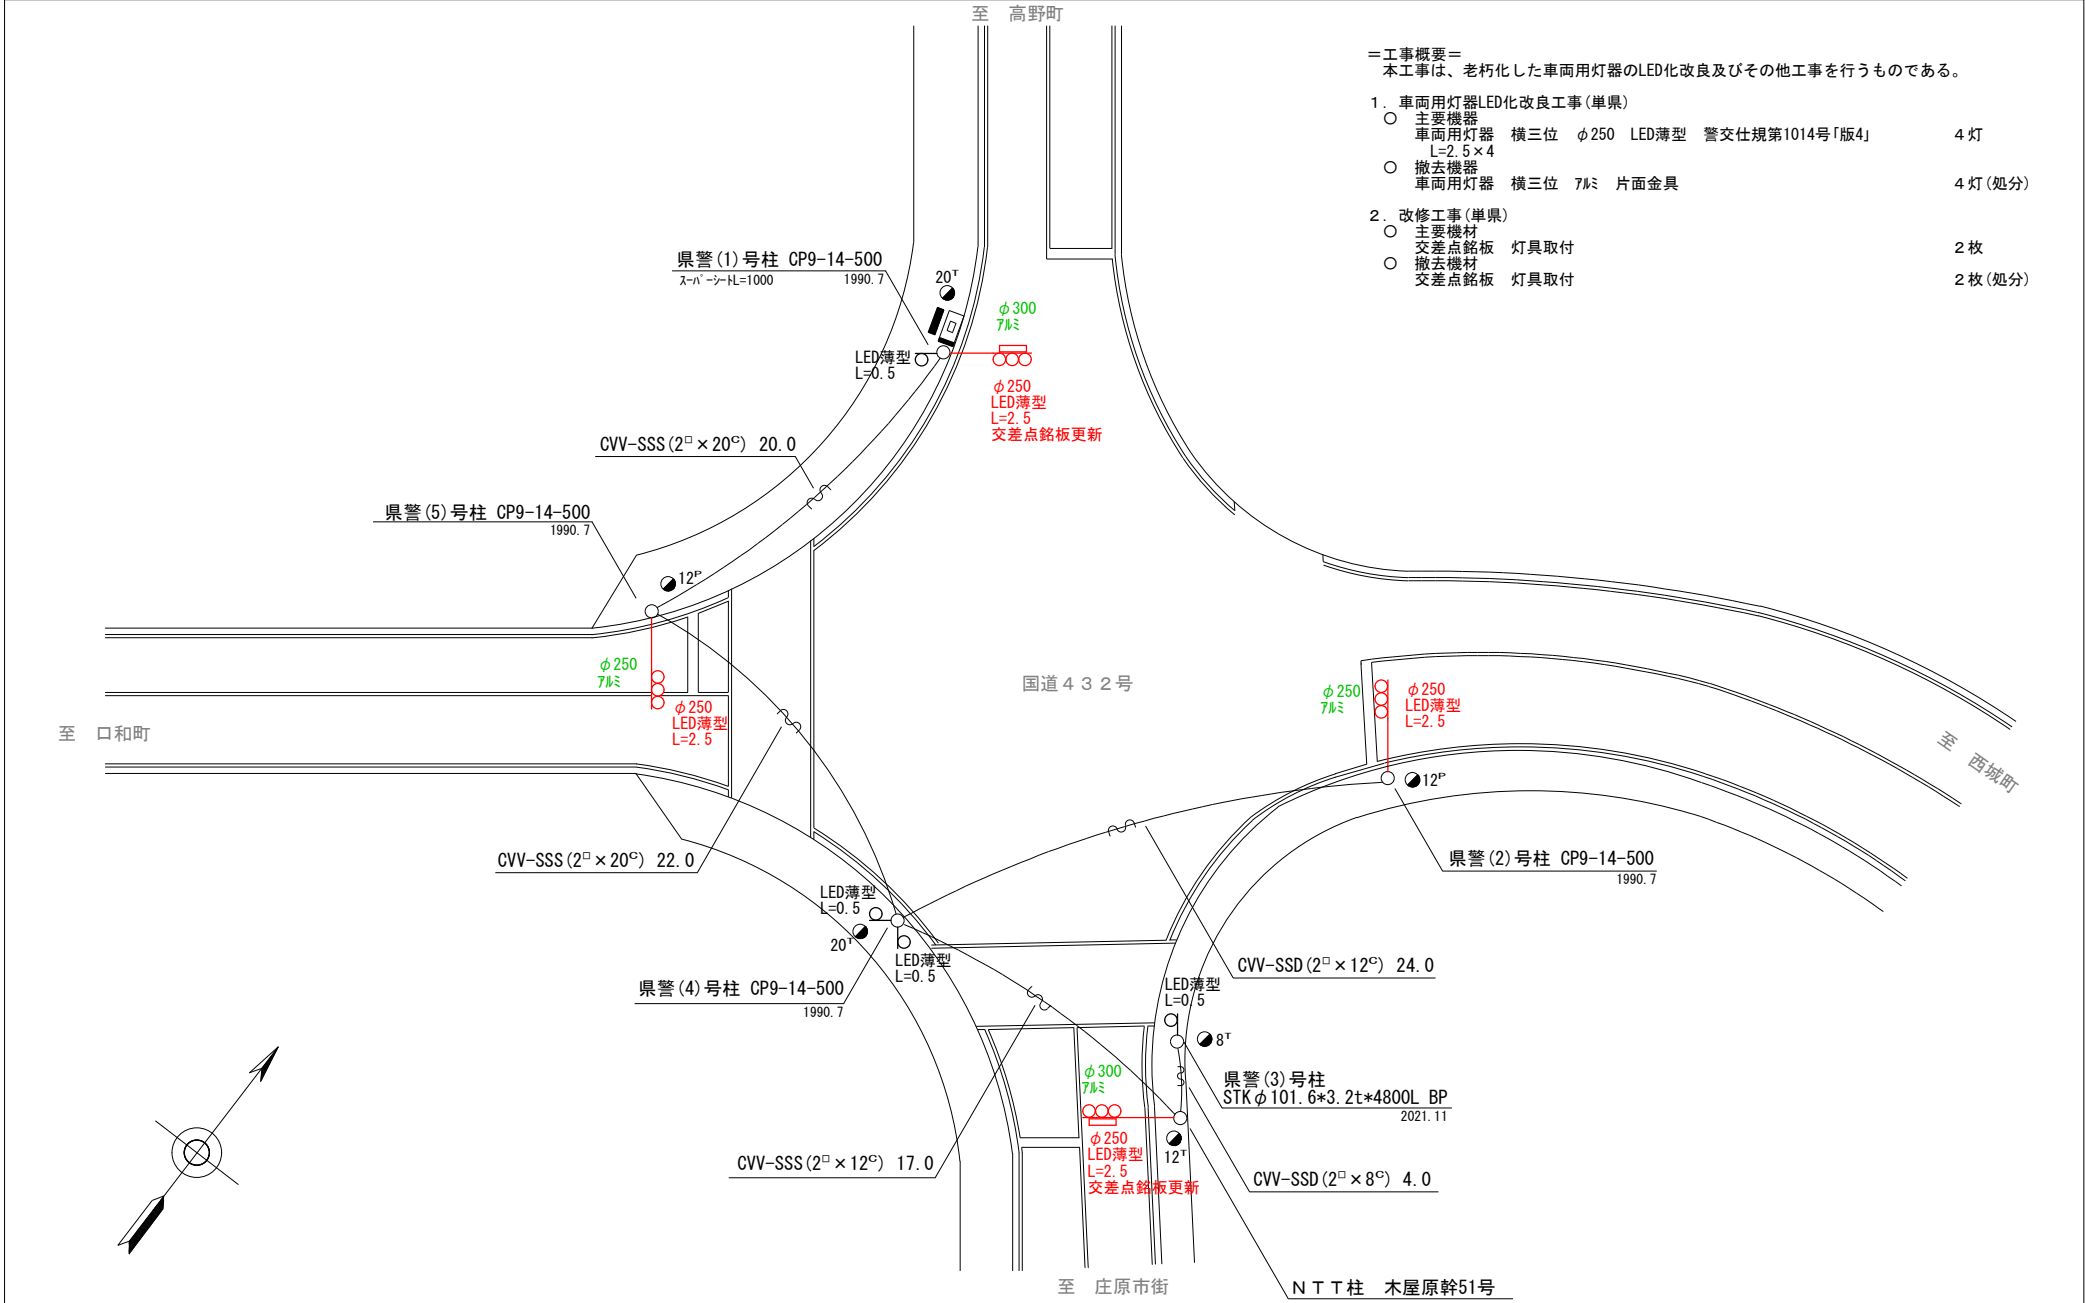

| | | | | | | | | | | | |
|---------------------|----|----|----|----|----|----|--------------|-------------|---|------|-----------|
| 広島県警察本部 交通部交通規制課 | 課長 | 室長 | 次席 | 補佐 | 課員 | 設計 | 令和 7 年 11 月 | 工 事 名 | 庄原市比和町木屋原700番地1先 木屋原交差点 信号機改良その他 工事 | 警察署名 | 規制番号 |
| | | | | | | | 1 枚の内 1 枚 | | | 庄 原 | 1 0 - 6 7 |
| | | | | | | | 縮尺 1 / 2 5 0 | | | | |