

工事番号:02-041

本部長	主務部長	主務課長	管制室長	次席	課長補佐	係長	係員	令和7年10月 監督職員 設 計
-----	------	------	------	----	------	----	----	------------------------

工 事 設 計 書

工事名称 北大橋東詰ほか20か所情報収集装置更新その他工事

工事場所 広島市中区白島北町19番1号先ほか20か所

工事期間 契約日の翌日から令和 年 月 日まで

監督職員

検査職員

広島県警察本部

工事概要

本工事は、老朽化した車両感知器及び灯器の更新等を行うものである。

工事にあたっては、本設計図書及び監督員の指示に従い、誠実に施工すること。

なお、交通整理員による交通誘導は、交通規制区域内で行い、十分安全に配意させること。

(工種：電気工事)

【工事場所・工事内容】

別紙「工事場所・工事内容一覧」のとおり

別紙

工事番号： 02-041

工事名称： 北大橋東詰ほか20か所情報収集装置更新その他工事

工事階層	規制番号	住所	路線名	施工区分
1. 北大橋東詰	1-884	広島市中区白島北町19番1号先	市道	-
1-1. 情報収集装置更新工事(特定)				昼間
2. 縮景園前交差点	1-33	広島市中区上八丁堀4番北東角先	市道	-
2-1. 情報収集装置更新工事(特定)				夜間
3. 合同庁舎東入口交差点	1-170	広島市中区上幟町3番南西角先	市道	-
3-1. 情報収集装置更新工事(特定)				夜間
4. 上幟公園前交差点	1-204	広島市中区橋本町2番北西角先	市道	-
4-1. 情報収集装置更新工事(特定)				夜間
5. 広島城南交差点	1-223	広島市中区基町2番北西角先	国道54号 (祇園新道)	-
5-1. 情報収集装置更新工事(特定)				夜間
6. 県立総合体育館前交差点	1-362	広島市中区基町4番北東角先	国道54号 (祇園新道)	-
6-1. 情報収集装置更新工事(特定)				夜間
7. 広瀬町交差点	1-347	広島市中区広瀬町1番南東角先	国道183号	-
7-1. 情報収集装置更新工事(特定)				夜間
8. 弥生通北口交差点	1-5	広島市中区橋本町10番南西角先	県道 (広島海田線)	-
8-1. 情報収集装置更新工事(特定)				夜間
9. 堀川町交差点	1-25	広島市中区堀川町4番南西角先	市道	-
9-1. 情報収集装置更新工事(特定)				夜間
10. 土橋町3番交差点	1-722	広島市中区土橋町3番南西角先	市道	-
10-1. 情報収集装置更新工事(特定)				夜間
11. 平和大橋西詰交差点	1-289	広島市中区中島町4番1号北方50メートル先	市道	-
11-1. 情報収集装置更新工事(特定)				夜間
12. 中島町交差点	1-673	広島市中区中島町8番18号先	市道	-
12-1. 情報収集装置更新工事(特定)				昼間
13. 日赤原爆病院前交差点	1-55	広島市中区千田町1丁目12番北角先	県道 (広島港線)	-
13-1. 情報収集装置更新工事(特定)				夜間
14. 舟入本町電停交差点	1-157	広島市中区舟入本町5番南西角先	市道	-
14-1. 情報収集装置更新工事(特定)				夜間
15. 吉島西1丁目交差点	1-701	広島市中区吉島西1丁目21番南東角先	市道	-
15-1. 情報収集装置更新工事(特定)				昼間
16. 吉島交番前交差点	1-77	広島市中区吉島西3丁目16番南東角先	市道	-
16-1. 情報収集装置更新工事(特定)				昼間
16-2. 信号柱更新工事(単県)				昼間
17. 鶴江橋西詰交差点	1-786	広島市東区矢賀6丁目2番22号先	県道 (広島中島線)	-
17-1. 情報収集提供装置更新工事(特定)				夜間
18. 木舟交差点	1-1025	広島市佐伯区五日市中央7丁目25番南東角先	国道2号	-
18-1. 情報収集提供装置更新工事(特定)				夜間
19. 阿品駅東交差点	28-60	廿日市市阿品2丁目26番16号先	国道2号	-
19-1. 車両用灯器LED化改良工事(単県)				夜間
19-2. 歩行者用灯器LED化改良工事(単県)				夜間
19-3. 情報収集提供装置更新工事(特定)				夜間
20. 的場交差点	1-1	広島市南区の場町1丁目7番1号先	県道 (広島三次線)	-
20-1. 改修工事(単県)				夜間
21. 荒神三差路交差点	1-29	広島市南区西荒神町1番36号先	県道 (広島三次線)	-
21-1. 撤去工事(単県)				昼間
22. 定数設定	-	-	-	-
22-1. 定数設定工事(特定)				-

品 名	形 状	数 量	単 位	单 価	金 額
1. 北大橋東詰					
(1). 情報収集装置更新工事(特定)					
機 器 費					
車両用感知器(超音波式)	感知用1車線用アーム・バンド付5.0m	1.0	基		
小 計					
材 料 費					
感知器用架台	固定式 C分離サズ	1.0	ヶ		
600Vビニル絶縁電線（撚り線）	IV 2.0 SQ	7.0	m		
制御用ビニル絶縁ビニルシースケーブル	CVV 2.0-4C	4.0	〃		
PEアースクランプ		1.0	ヶ		
消耗雑材品		1.0	式		
小 計					
試験調整費					
電気通信技術員	昼間 試験調整費	0.7	人		
小 計					
労 務 費					
電 工 費		1.0	式		
安全管理費	交通整理員B(昼間)	1.5	人		
撤去処分労務費	感知器	1.0	式		
小 計					
共通仮設費		1.0	式		
現場管理費		1.0	式		
一般管理費		1.0	式		
計					
合 計					

品 名	形 状	数 量	単 位	单 価	金 額
2. 縮景園前交差点					
(1). 情報収集装置更新工事(特定)					
機 器 費					
車両用感知器(超音波式)制御部	感知用 2車線用	1. 0	基		
車両用感知器(超音波式)センサ部	感知用	2. 0	ヘッド		
車両感知器ヘッド取付金具	美装角アーム用指定色	2. 0	ヶ		
塗装費	感知器架台	1. 0	基		
"	車両感知器制御機	1. 0	"		
"	車両感知器ヘッド	2. 0	ヘッド		
小 計					
材 料 費					
感知器用架台	固定式 C分離タイプ	1. 0	ヶ		
制御用ビニル絶縁ビニルシースケーブル	CVV 2.0-6C	5. 0	m		
消耗雑材品		1. 0	式		
小 計					
試験調整費					
電気通信技術員	夜間 試験調整費	1. 4	人		
小 計					
労 務 費					
電 工 費		1. 0	式		
安全管理費	交通整理員B(夜間)	1. 0	人		
撤去処分労務費	感知器	1. 0	式		
小 計					
共通仮設費		1. 0	式		
現場管理費		1. 0	式		
一般管理費		1. 0	式		
計					

品 名	形 状	数 量	単 位	単 価	金 額
3. 合同庁舎東入口交差点					
(1). 情報収集装置更新工事(特定)					
機 器 費					
車両用感知器(超音波式)制御部	感知用 1車線用	1.0	基		
車両用感知器(超音波式)センサ部	感知用	1.0	ヘッド		
塗装費	車両感知器制御機	1.0	基		
〃	車両感知器ヘッド	1.0	ヘッド		
小 計					
材 料 費					
制御用ビニル絶縁ビニルシースケーブル	CVV 2.0-4C	5.0	m		
制御機接続チューブ	MC-13 L450 31コネクター付	1.0	組		
消耗雑材品		1.0	式		
小 計					
試験調整費					
電気通信技術員	夜間 試験調整費	0.7	人		
小 計					
労 務 費					
電 工 費		1.0	式		
安全管理費	交通整理員B(夜間)	1.0	人		
撤去処分労務費	感知器	1.0	式		
小 計					
共通仮設費		1.0	式		
現場管理費		1.0	式		
一般管理費		1.0	式		
計					
合 計					

品 名	形 状	数 量	単 位	単 価	金 額
4. 上幟公園前交差点					
(1). 情報収集装置更新工事(特定)					
機 器 費					
車両用感知器(超音波式)制御部	感知用 2車線用	1.0	基		
車両用感知器(超音波式)センサ部	感知用	2.0	ヘッド		
車両感知器ヘッド取付金具	美装角アーム用指定色	2.0	ヶ		
塗装費	車両感知器制御機	1.0	基		
"	車両感知器ヘッド	2.0	ヘッド		
小 計					
材 料 費					
制御機スタンド	感知器制御機美装用 角形 アンカー	1.0	ヶ		
消耗雑材品		1.0	式		
小 計					
その他工事費					
モルタル補修(夜間)	仕上げ厚5cm	0.2	m2		
コンクリートはつり(夜間)	3cm厚以下	0.2	"		
小 計					
試験調整費					
電気通信技術員	夜間 試験調整費	1.4	人		
小 計					
労 務 費					
電 工 費		1.0	式		
普通作業員費		1.0	"		
安全管理費	交通整理員B(夜間)	1.0	人		
撤去処分労務費	感知器	1.0	式		
小 計					
共通仮設費		1.0	式		
現場管理費		1.0	式		

品 名	形 状	数 量	単 位	単 価	金 額
5. 広島城南交差点					
(1). 情報収集装置更新工事(特定)					
機 器 費					
車両用感知器(超音波式)	感知用1車線用アーム・バンド付9.0m	1.0	基		
"	感知用3車線用アーム・バンド付9.0m	1.0	"		
塗装費	感知器架台	2.0	"		
"	車両感知器アームL=8.5~10.0	2.0	本		
"	車両感知器制御機	2.0	基		
"	車両感知器ヘッド	4.0	ヘッド		
小 計					
材 料 費					
感知器用架台	固定式 C分離タイプ	2.0	ヶ		
制御用ビニル絶縁ビニルシースケーブル	CVV 2.0-4C	4.0	m		
"	CVV 2.0-6C	4.0	"		
消耗雑材品		1.0	式		
小 計					
試験調整費					
電気通信技術員	夜間 試験調整費	2.8	人		
小 計					
労 務 費					
電 工 費		1.0	式		
安全管理費	交通整理員A(夜間)	1.0	人		
"	交通整理員B(夜間)	2.0	"		
撤去処分労務費	感知器	1.0	式		
小 計					
共通仮設費		1.0	式		
現場管理費		1.0	式		
一般管理費		1.0	式		

品 名	形 状	数 量	単 位	単 価	金 額
6. 県立総合体育館前交差点					
(1). 情報収集装置更新工事(特定)					
機 器 費					
車両用感知器(超音波式)	感知用3車線用アーム・バンド付10.0m	1.0	基		
塗装費	感知器架台	1.0	〃		
〃	車両感知器アームL=8.5~10.0	1.0	本		
〃	車両感知器制御機	1.0	基		
〃	車両感知器ヘッド	3.0	ヘッド		
小 計					
材 料 費					
感知器用架台	固定式 C分離サイズ	1.0	ヶ		
制御用ビニル絶縁ビニルシースケーブル	CVV 2.0-6C	4.0	m		
消耗雑材品		1.0	式		
小 計					
試験調整費					
電気通信技術員	夜間 試験調整費	2.1	人		
小 計					
労 務 費					
電 工 費		1.0	式		
安全管理費	交通整理員A(夜間)	1.0	人		
〃	交通整理員B(夜間)	0.5	〃		
撤去処分労務費	感知器	1.0	式		
小 計					
共通仮設費		1.0	式		
現場管理費		1.0	式		
一般管理費		1.0	式		
計					

品 名	形 状	数 量	単 位	单 価	金 額
7. 広瀬町交差点					
(1). 情報収集装置更新工事(特定)					
機 器 費					
車両用感知器(超音波式)制御部	感知用 1車線用	2.0	基		
車両用感知器(超音波式)センサ部	感知用	2.0	ヘッド		
車両感知器ヘッド 取付金具	美装角アーム用指定色	2.0	ヶ		
塗装費	車両感知器制御機	2.0	基		
〃	車両感知器ヘッド	2.0	ヘッド		
小 計					
材 料 費					
制御用ビニル絶縁ビニルシースケーブル	CVV 2.0-4C	10.0	m		
制御機接続チューブ	MC-13 L450 31コネクター付	2.0	組		
消耗雑材品		1.0	式		
小 計					
試験調整費					
電気通信技術員	夜間 試験調整費	1.4	人		
小 計					
労 務 費					
電 工 費		1.0	式		
安全管理費	交通整理員B(夜間)	1.5	人		
撤去処分労務費	感知器	1.0	式		
小 計					
共通仮設費		1.0	式		
現場管理費		1.0	式		
一般管理費		1.0	式		
計					
合 計					

品 名	形 状	数 量	単 位	単 価	金 額
8. 弥生通北口交差点					
(1). 情報収集装置更新工事(特定)					
機 器 費					
車両用感知器(超音波式)	感知用2車線用アーム・バント付9.0m	1.0	基		
塗装費	車両感知器アームL=8.5~10.0	1.0	本		
〃	車両感知器制御機	1.0	基		
〃	車両感知器ヘッド	2.0	ヘッド		
小 計					
材 料 費					
制御用ビニル絶縁ビニルシースケーブル	CVV 2.0-6C	5.0	m		
制御機接続チューブ	MC-13 L450 31コネクター付	1.0	組		
消耗雑材品		1.0	式		
小 計					
試験調整費					
電気通信技術員	夜間 試験調整費	1.4	人		
小 計					
労 務 費					
電 工 費		1.0	式		
安全管理費	交通整理員B(夜間)	1.5	人		
撤去処分労務費	感知器	1.0	式		
小 計					
共通仮設費		1.0	式		
現場管理費		1.0	式		
一般管理費		1.0	式		
計					
合 計					

品 名	形 状	数 量	単 位	单 価	金 額
9. 堀川町交差点					
(1). 情報収集装置更新工事(特定)					
機 器 費					
車両用感知器(超音波式)制御部	感知用 1車線用	1.0	基		
車両用感知器(超音波式)センサ部	感知用	1.0	ヘッド		
車両感知器ヘッド取付金具	美装角アーム用指定色	1.0	ヶ		
塗装費	車両感知器制御機	1.0	基		
"	車両感知器ヘッド	1.0	ヘッド		
小 計					
材 料 費					
制御機スタンド	感知器制御機美装用 角形 アンカー	1.0	ヶ		
消耗雑材品		1.0	式		
小 計					
その他工事費					
インターロッキングブロック設置工 (夜間)	厚さ6cm	0.2	m2		
インターロッキングブロック撤去工 (夜間)		0.2	"		
小 計					
試験調整費					
電気通信技術員	夜間 試験調整費	0.7	人		
小 計					
労 務 費					
電 工 費		1.0	式		
普通作業員費		1.0	"		
安全管理費	交通整理員B (夜間)	1.0	人		
撤去処分労務費	感知器	1.0	式		
小 計					
共通仮設費		1.0	式		
現場管理費		1.0	式		

品 名	形 状	数 量	単 位	单 価	金 額
10. 土橋町3番交差点					
(1). 情報収集装置更新工事(特定)					
機 器 費					
車両用感知器(超音波式)制御部	感知用 3車線用	1. 0	基		
車両用感知器(超音波式)センサ部	感知用	3. 0	ヘッド		
車両感知器ヘッド取付金具	美装丸アーム用指定色	3. 0	ヶ		
塗装費	感知器架台	1. 0	基		
"	車両感知器制御機	1. 0	"		
"	車両感知器ヘッド	3. 0	ヘッド		
小 計					
材 料 費					
感知器用架台	固定式 C分離サイズ	1. 0	ヶ		
制御用ビニル絶縁ビニルシースケーブル	CVV 2.0-6C	5. 0	m		
消耗雑材品		1. 0	式		
小 計					
試験調整費					
電気通信技術員	夜間 試験調整費	2. 1	人		
小 計					
労 務 費					
電 工 費		1. 0	式		
安全管理費	交通整理員B(夜間)	1. 5	人		
撤去処分労務費	感知器	1. 0	式		
小 計					
共通仮設費		1. 0	式		
現場管理費		1. 0	式		
一般管理費		1. 0	式		
計					

品 名	形 状	数 量	単 位	単 価	金 額
11. 平和大橋西詰交差点					
(1). 情報収集装置更新工事(特定)					
機 器 費					
車両用感知器(超音波式)制御部	感知用 1車線用	1.0	基		
車両用感知器(超音波式)センサ部	感知用	1.0	ヘッド		
車両感知器ヘッド取付金具	美装角アーム用指定色	1.0	ヶ		
塗装費	車両感知器制御機	1.0	基		
〃	車両感知器ヘッド	1.0	ヘッド		
小 計					
材 料 費					
制御機スタンド	感知器制御機美装用 角形 アンカー	1.0	ヶ		
消耗雑材品		1.0	式		
小 計					
その他工事費					
モルタル補修(夜間)	仕上げ厚5cm	0.2	m2		
コンクリートはつり(夜間)	3cm厚以下	0.2	〃		
小 計					
試験調整費					
電気通信技術員	夜間 試験調整費	0.7	人		
小 計					
労 務 費					
電 工 費		1.0	式		
普通作業員費		1.0	〃		
安全管理費	交通整理員B(夜間)	1.0	人		
撤去処分労務費	感知器	1.0	式		
小 計					
共通仮設費		1.0	式		
現場管理費		1.0	式		

品 名	形 状	数 量	単 位	单 価	金 額
12. 中島町交差点					
(1). 情報収集装置更新工事(特定)					
機 器 費					
車両用感知器(超音波式)	感知用1車線用アーム・バント付4.5m	1.0	基		
塗装費	感知器架台	1.0	〃		
〃	車両感知器アーム=3.5~5.0	1.0	本		
〃	車両感知器制御機	1.0	基		
〃	車両感知器ヘッド	1.0	ヘッド		
小 計					
材 料 費					
感知器用架台	固定式 C分離サイズ	1.0	ヶ		
制御用ビニル絶縁ビニルシースケーブル	CVV 2.0-4C	5.0	m		
消耗雑材品		1.0	式		
小 計					
試験調整費					
電気通信技術員	昼間 試験調整費	0.7	人		
小 計					
労 務 費					
電 工 費		1.0	式		
安全管理費	交通整理員B(昼間)	1.0	人		
撤去処分労務費	感知器	1.0	式		
小 計					
共通仮設費		1.0	式		
現場管理費		1.0	式		
一般管理費		1.0	式		
計					
合 計					

品 名	形 状	数 量	単 位	単 価	金 額
13. 日赤原爆病院前交差点					
(1). 情報収集装置更新工事(特定)					
機 器 費					
車両用感知器(超音波式)	感知用1車線用アーム・バンド付9.5m	1.0	基		
車両用感知器(超音波式)制御部	感知用 1車線用	1.0	〃		
車両用感知器(超音波式)センサ部	感知用	1.0	ヘッド		
車両感知器ヘッド取付金具	美装丸アーム用指定色	1.0	ヶ		
塗装費	感知器架台	1.0	基		
〃	車両感知器アームL=8.5~10.0	1.0	本		
〃	車両感知器制御機	2.0	基		
〃	車両感知器ヘッド	2.0	ヘッド		
小 計					
材 料 費					
感知器用架台	固定式 C分離サイズ	1.0	ヶ		
制御用ビニル絶縁ビニルシースケーブル	CVV 2.0-4C	10.0	m		
消耗雑材品		1.0	式		
小 計					
試験調整費					
電気通信技術員	夜間 試験調整費	1.4	人		
小 計					
労 務 費					
電 工 費		1.0	式		
安全管理費	交通整理員B(夜間)	2.0	人		
撤去処分労務費	感知器	1.0	式		
小 計					
共通仮設費		1.0	式		
現場管理費		1.0	式		
一般管理費		1.0	式		

品 名	形 状	数 量	単 位	単 価	金 額
14. 舟入本町電停交差点					
(1). 情報収集装置更新工事(特定)					
機 器 費					
車両用感知器(超音波式)	感知用1車線用アーム・バンド付6.0m	1.0	基		
小 計					
材 料 費					
感知器用架台	固定式 C分離サズ	1.0	ヶ		
鋼管柱加工費	感知器架台取付加工	1.0	式		
端子函 (屋外用差込式)	4T (バンド込み)	1.0	ヶ		
600Vビニル絶縁電線 (撚り線)	IV 2.0 SQ	7.0	m		
制御用ビニル絶縁ビニルシースケーブル	CVV 2.0-4C	4.0	〃		
PEアースクランプ		1.0	ヶ		
消耗雑材品		1.0	式		
小 計					
試験調整費					
電気通信技術員	夜間 試験調整費	0.7	人		
小 計					
労 務 費					
電 工 費		1.0	式		
安全管理費	交通整理員B(夜間)	1.5	人		
撤去処分労務費	感知器	1.0	式		
小 計					
共通仮設費		1.0	式		
現場管理費		1.0	式		
一般管理費		1.0	式		
計					
合 計					

品 名	形 状	数 量	単 位	单 価	金 額
15. 吉島西1丁目交差点					
(1). 情報収集装置更新工事(特定)					
機 器 費					
車両用感知器(超音波式)	感知用1車線用アーム・バンド付10.5m	1.0	基		
小 計					
材 料 費					
600Vビニル絶縁電線(擦り線)	IV 2.0 SQ	4.0	m		
制御用ビニル絶縁ビニルシースケーブル	CVV 2.0-4C	5.0	"		
制御機接続チューブ	MC-13 L450 31コネクター付	1.0	組		
薄鋼電線管	19	3.0	m		
"	31	4.0	"		
エントランスキャップ(薄鋼)	31	1.0	ヶ		
パイプ留金物	KBP-25 (19~26.5)	2.0	"		
"	KBP-40 (33~42)	3.0	"		
自在バンド(器具取付)	IBT-208	5.0	本		
接地棒	丸形 E-B3 φ10×1000(土工あり)	1.0	"		
消耗雑材品		1.0	式		
小 計					
試験調整費					
電気通信技術員	昼間 試験調整費	0.7	人		
小 計					
労 務 費					
電 工 費		1.0	式		
普通作業員費		1.0	"		
安全管理費	交通整理員B(昼間)	1.5	人		
撤去処分労務費	感知器	1.0	式		
小 計					
共通仮設費		1.0	式		
現場管理費		1.0	式		

品 名	形 状	数 量	単 位	単 価	金 額
16. 吉島交番前交差点					
(1). 情報収集装置更新工事(特定)					
機 器 費					
車両用感知器(超音波式)	感知用1車線用アーム・バンド付6.5m	1.0	基		
小 計					
材 料 費					
感知器用架台	固定式 C分離サイン	1.0	ヶ		
端子函(屋外用差込式)	4T(バンド込み)	1.0	"		
600Vビニル絶縁電線(撚り線)	IV 2.0 SQ	4.0	m		
制御用ビニル絶縁ビニルシースケーブル	CVV 2.0-4C	4.0	"		
接地棒	丸形 E-B3 φ10×1000(土工なし)	1.0	本		
消耗雑材品		1.0	式		
小 計					
試験調整費					
電気通信技術員	昼間 試験調整費	0.7	人		
小 計					
労 務 費					
電 工 費		1.0	式		
安全管理費	交通整理員B(昼間)	1.5	人		
撤去処分労務費	感知器	1.0	式		
小 計					
共通仮設費		1.0	式		
現場管理費		1.0	式		
一般管理費		1.0	式		
計					

品 名	形 状	数 量	単 位	単 価	金 額
(2). 信号柱更新工事(単県)					
材 料 費					
信号柱 (鋼管柱)	STK φ 165.2*5.0*9000L 直管	1.0	本		
耐食塗装費	直管 φ 165.2～φ 216.3高さ400mm	1.0	〃		
鋼管柱加工費	感知器架台取付加工	1.0	式		
自在バント (ケーブル引留)	4BD-HD-12(120～195)	1.0	本		
ケーブル支持金物	SFT-209付	2.0	〃		
ワイヤーシップル	丸型 (18mm)	1.0	ヶ		
巻付グリップ	シップル用 (18mm)	1.0	〃		
電柱札	鋼管柱用 アルミ製 90*130	1.0	枚		
鋼管柱用反射シート	HPステッカー (マーク入) 鋼管柱用	1.0	〃		
消耗雑材品		1.0	式		
小 計					
その他工事費					
モルタル補修	仕上げ厚5cm	0.1	m ²		
コンクリートはつり	3cm厚以下	0.1	〃		
再資源化処分費<広島>	コンクリート塊 CP9-19-350 0.6t/本	1.0	本		
再資源化運搬費	コンクリート塊 CP9-19-350 0.6t/本	1.0	〃		
小 計					
労 務 費					
電 工 費		1.0	式		
信号柱建柱	鋼管柱 (建柱車利用)	1.0	本		
安全管理費	交通整理員B(昼間)	1.5	人		
撤去処分労務費	柱	1.0	式		
小 計					
共通仮設費		1.0	式		
現場管理費		1.0	式		
一般管理費		1.0	式		
計					

品 名	形 状	数 量	単 位	单 価	金 額
17. 鶴江橋西詰交差点					
(1). 情報収集提供装置更新工事(特定)					
機 器 費					
光ビーコン(S6-TCU)	2車線用 アーム・バンド付7.0m	2.0	基		
小 計					
材 料 費					
感知器用架台	固定式 光ビーコンサイズ	2.0	ヶ		
通信用3号接続端子函	S型 直線用	1.0	"		
600Vビニル絶縁電線（撚り線）	IV 2.0 SQ	14.0	m		
制御用ビニル絶縁ビニルシースケーブル	CVV 2.0-2C	10.0	"		
市内対PE絶縁ビニルシースケーブル	F・CPEV 0.65-5P	9.0	"		
PEアースクランプ		2.0	ヶ		
消耗雑材品		1.0	式		
小 計					
試験調整費					
電気通信技術者	夜間 試験調整費	5.7	人		
小 計					
労 務 費					
電 工 費		1.0	式		
安全管理費	交通整理員B(夜間)	2.0	人		
撤去処分労務費	光ビーコン	1.0	式		
小 計					
共通仮設費		1.0	式		
現場管理費		1.0	式		
一般管理費		1.0	式		
計					
合 計					

品 名	形 状	数 量	単 位	单 価	金 額
18. 木舟交差点					
(1). 情報収集提供装置更新工事(特定)					
機 器 費					
光ビーコン(S6-TCU)	1車線用 アーム・バント付3.5m	1.0	基		
"	2車線用 アーム・バント付6.5m	1.0	"		
"	2車線用 アーム・バント付8.0m	1.0	"		
"	2車線用 アーム・バント付8.5m	1.0	"		
小 計					
材 料 費					
感知器用架台	固定式 光ビーコンサイズ	1.0	ヶ		
通信用3号接続端子函	S型 直線用	2.0	"		
600Vビニル絶縁電線(撚り線)	IV 2.0 SQ	19.0	m		
市内対PE絶縁ビニルシースケーブル	F・CPEV 0.65-3P	9.0	"		
"	F・CPEV 0.65-7P	9.0	"		
"	F・CPEV-SSD 0.65-6P	22.0	"		
制御機接続チューブ	MC-13 L450 31コネクター付	3.0	組		
薄鋼電線管	19	9.0	m		
"	31	12.0	"		
エントラスキャップ(薄鋼)	31	3.0	ヶ		
パイ留金物	KBP-25 (19~26.5)	6.0	"		
"	KBP-40 (33~42)	9.0	"		
自在バント(器具取付)	IBT-208	15.0	本		
自在バント(ケーブル引留)	4BD-HD-17(170~265)	2.0	"		
ワイヤーシップル	丸型 (18mm)	2.0	ヶ		
巻付クリップ	シップル用 (18mm)	2.0	"		
PEアースクランプ		1.0	"		
接地棒	丸形 E-B3 φ 10×1000(土工あり)	3.0	本		
消耗雑材品		1.0	式		
小 計					
試験調整費					
電気通信技術者	夜間 試験調整費	8.0	人		
小 計					

品 名	形 状	数 量	単 位	单 価	金 額
(3). 情報収集提供装置更新工事(特定)					
機 器 費					
光ビーコン(S6-TCU)	2車線用 アーム・バント付7.0m	2.0	基		
小 計					
材 料 費					
感知器用架台	固定式 光ビーコンサイズ	2.0	ヶ		
600Vビニル絶縁電線(擦り線)	IV 2.0 SQ	14.0	m		
市内対PE絶縁ビニルシースケーブル	F・CPEV-SSD 0.65-6P	40.0	"		
自在バント(ケーブル引留)	4BD-HD-12(120~195)	1.0	本		
"	4BD-HD-17(170~265)	3.0	"		
ワイヤーシップル	丸型(18mm)	4.0	ヶ		
巻付クリップ	シップル用(18mm)	4.0	"		
PEアースクランプ		2.0	"		
消耗雑材品		1.0	式		
小 計					
試験調整費					
電気通信技術者	夜間 試験調整費	5.0	人		
小 計					
労 務 費					
電 工 費		1.0	式		
安全管理費	交通整理員B(夜間)	3.0	人		
撤去処分労務費	光ビーコン	1.0	式		
小 計					
共通仮設費		1.0	式		
現場管理費		1.0	式		
一般管理費		1.0	式		
計					

品 名	形 状	数 量	単 位	单 価	金 額
20. 的場交差点					
(1). 改修工事(単県)					
機 器 費					
車両用灯器(LED薄型多素子タイプ)	矢印用250mm	2.0	灯		
交通信号制御機材 ^{オプション} (1012号)	リコール1	1.0	ユニット		
"	灯器開閉素子	1.0	素子		
信号制御機現地改造費	現示変更	1.0	式		
信号制御下位装置改造費	現示変更	1.0	"		
信号上位装置改造費	現示変更	1.0	"		
塗装費	車両用灯器(矢印式)	2.0	灯		
小 計					
材 料 費					
制御用ビニル絶縁ビニルシースケーブル	CVV 2.0-2C	24.0	m		
消耗雑材品		1.0	式		
小 計					
労 務 費					
電 工 費		1.0	式		
安全管理費	交通整理員A(夜間)	1.0	人		
"	交通整理員B(夜間)	4.0	"		
小 計					
共通仮設費		1.0	式		
現場管理費		1.0	式		
一般管理費		1.0	式		
計					
合 計					

課長	室長	次席	課長補佐	課員	設計


工事番号 02-041

令和7年度

北大橋東詰ほか20か所情報収集装置更新その他工事

広島県警察本部交通部交通規制課

凡 例	<input type="checkbox"/> 制御機(側柱式)	<input checked="" type="checkbox"/> 車両感知器	<input checked="" type="checkbox"/> 押ボタン箱側柱式	<input type="checkbox"/> 車両用信号灯器	<input checked="" type="checkbox"/> 端子函	<input type="checkbox"/> 架空制御ケーブル	<input type="checkbox"/> 露出配管	<input checked="" type="checkbox"/> 視覚障害者用付加装置制御機	<input type="checkbox"/> 灯火式可変標識
	<input type="checkbox"/> 制御機(自立式)	<input checked="" type="checkbox"/> 送受器	<input type="checkbox"/> 押ボタン箱自立式	<input type="checkbox"/> 歩行者用信号灯器	<input checked="" type="checkbox"/> 信号柱(新設)	<input type="checkbox"/> 架空通信ケーブル	<input type="checkbox"/> ハンドホール	<input type="checkbox"/> 視覚障害者用付加装置スピーカー	<input type="checkbox"/> 反射式可変標識
	<input checked="" type="checkbox"/> 端末信号送信装置	<input type="checkbox"/> 光学式感知器	<input type="checkbox"/> 配電盤	<input type="checkbox"/> 縱型信号灯器	<input type="checkbox"/> 信号柱(既設)	<input type="checkbox"/> 埋設配管	<input type="checkbox"/> プルボックス	<input checked="" type="checkbox"/> 可変標識制御機	

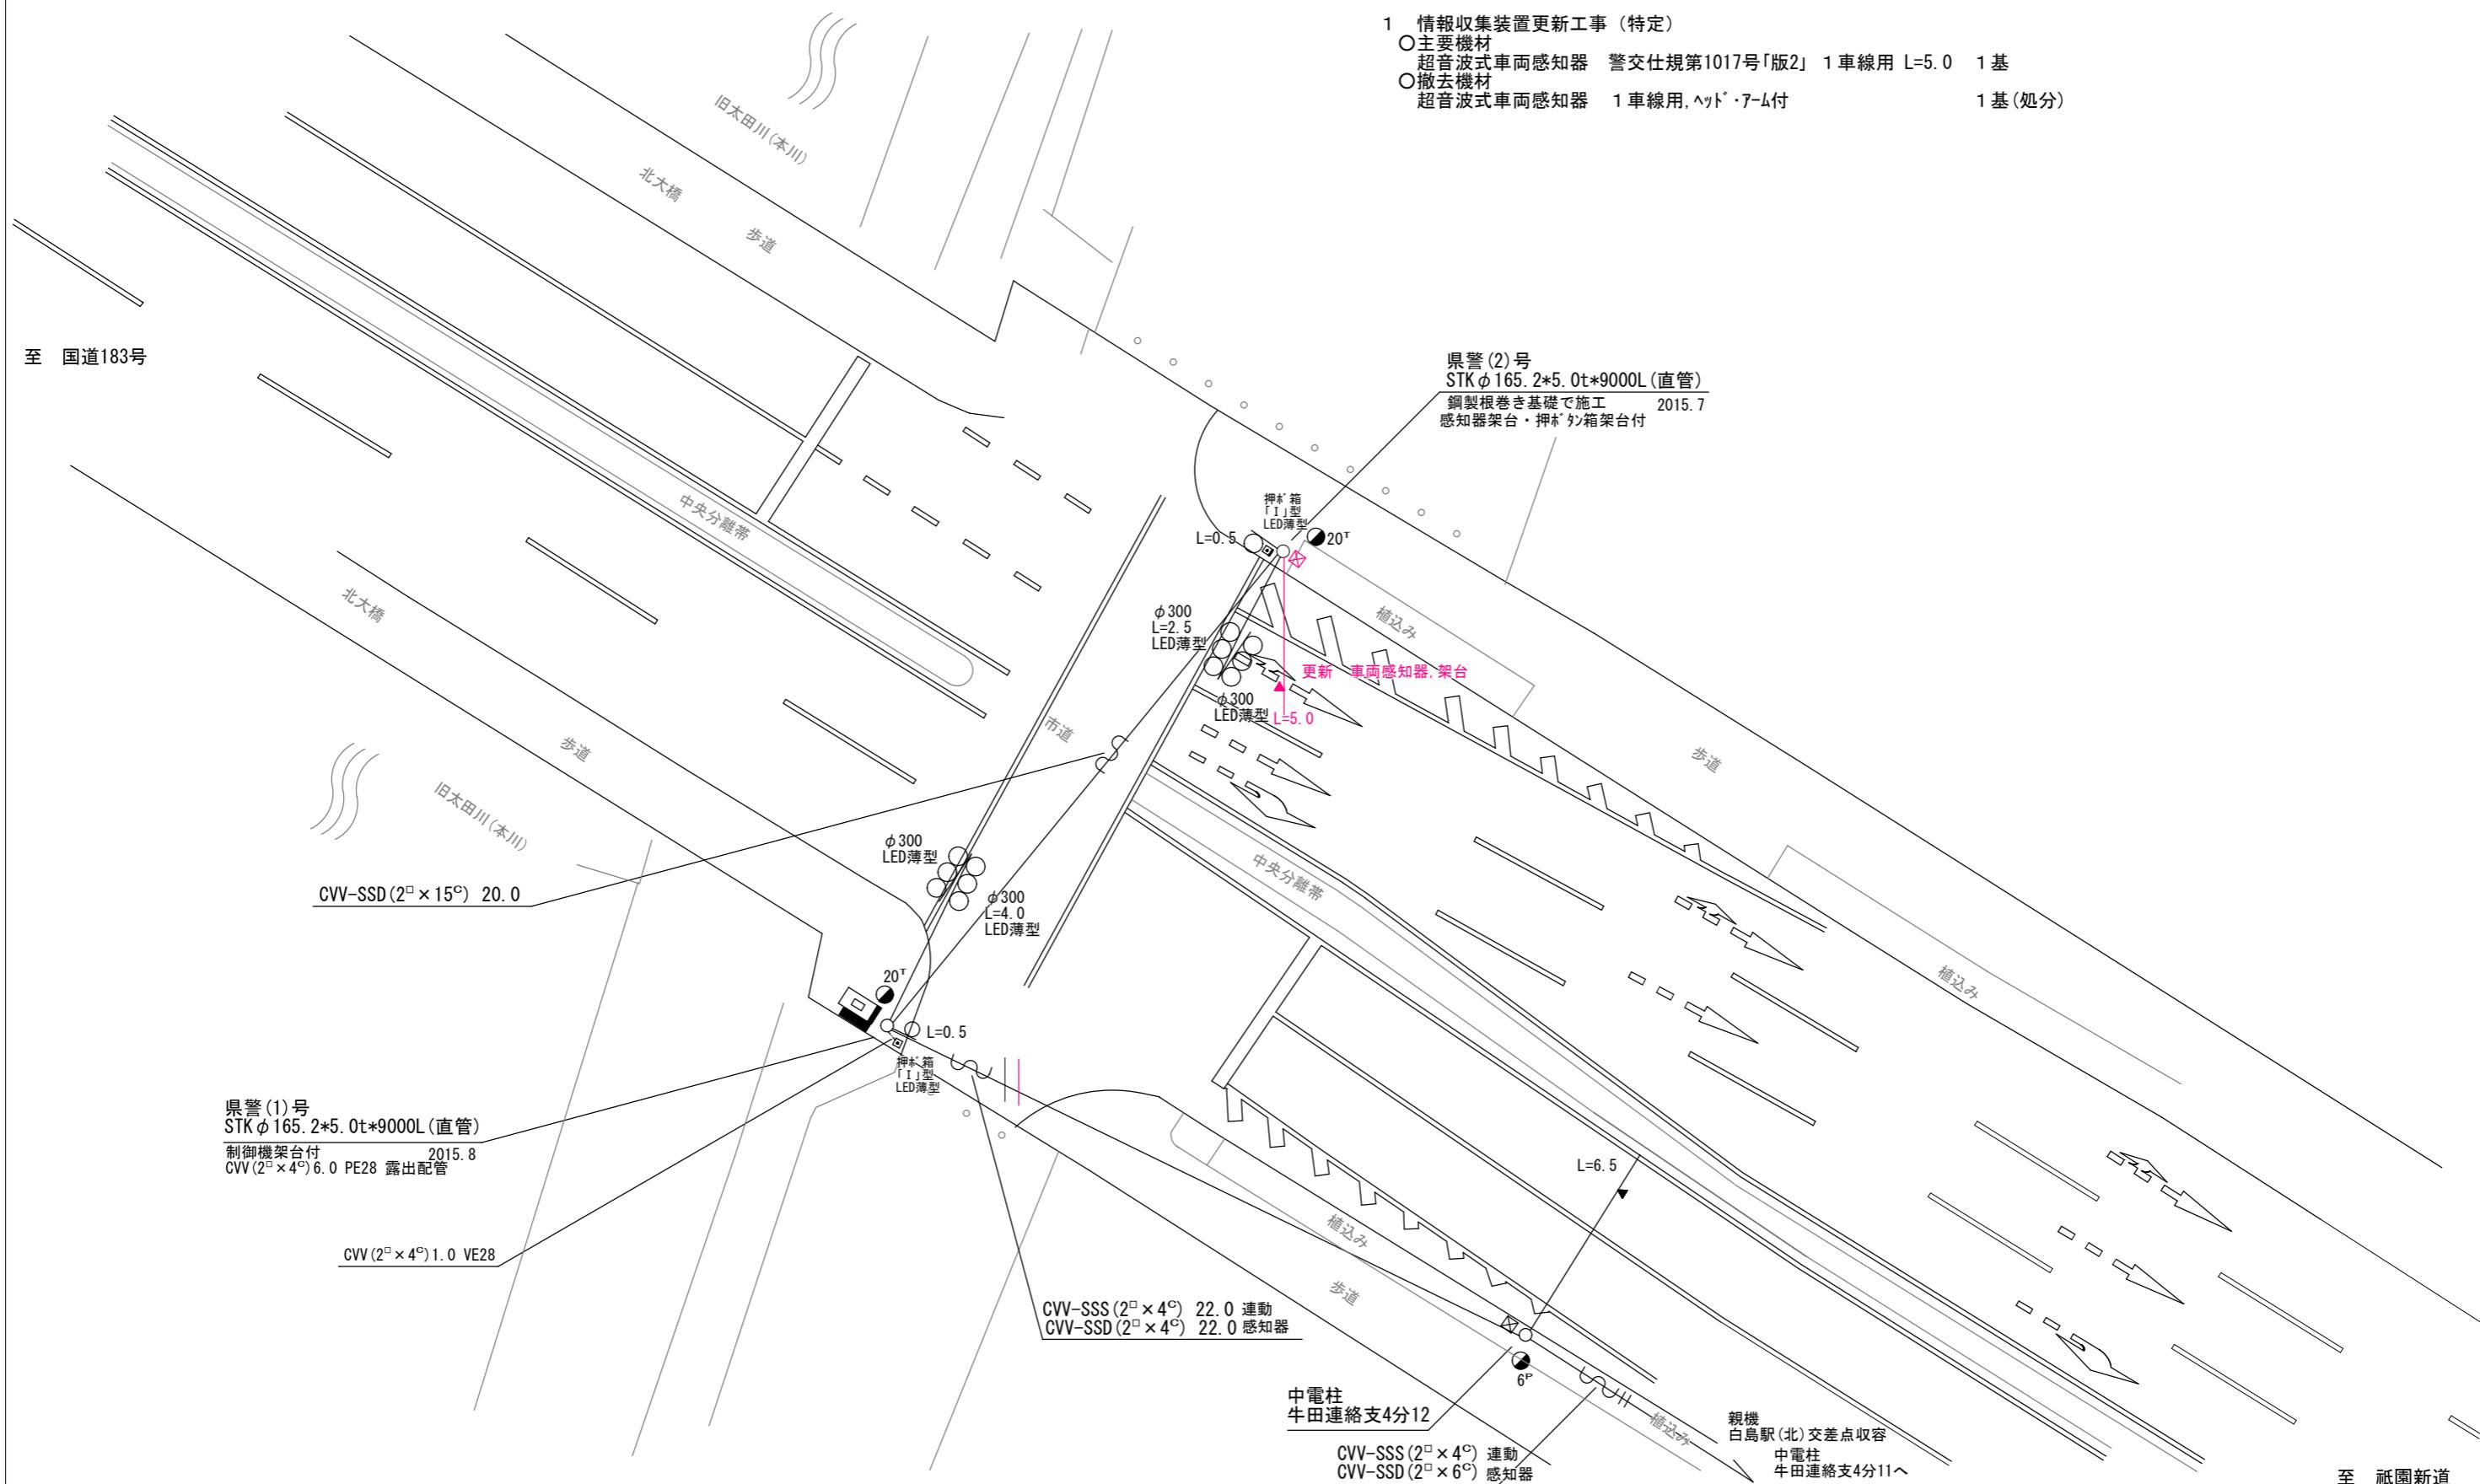

課長	室長	次席	補佐	課員	設計	令和 7 年 10 月	工事名	警察署名	規制番号
						21葉の内 1枚			
						縮尺 1/200			
広島県警察本部 交通部交通規制課						広島市中区白島北町19番1号先 北大橋東詰 情報収集装置更新 工事		広島中央	1-884

凡	□	制御機(側柱式)	☒	車両感知器	●	押ボタン箱側柱式	○○○	車両用信号灯器	●n P	端子函	∽∽	架空制御ケーブル	—	露出配管	■	視覚障害者用付加装置制御機	■	灯火式可変標識
例	□	制御機(自立式)	▲	送受器	●	押ボタン箱自立式	○	歩行者用信号灯器	●	信号柱(新設)	---	架空通信ケーブル	○	ハンドホール	△	視覚障害者用付加装置アタ-カ-	■	反射式可変標識
	▲	端末信号送信装置	□	光学式感知器	—	配電盤	○○○	縦型信号灯器	○	信号柱(既設)	-----	埋設配管	□ P	プルボックス	☒	可変標識制御機		

1 情報収集装置更新工事(特定)

○主要機材

超音波式車両感知器 警交仕規第1017号「版2」2車線用 ハッド付 指定色塗装 1基

○撤去機材


光学式車両感知器 2車線用、ハッド付

1基(処分)

至 八丁堀

撤去光学式車両感知器
新設超音波式車両感知器
更新架台
※角7-4取付

至 白島

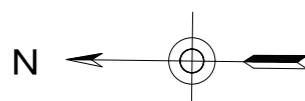

広島県警察本部
交通部交通規制課

課長	次席	調査官	課員	設計	令和7年10月 21葉の内 2枚 縮尺 1/300	工事名 広島市中区上八丁堀4-1先 縮景園前 交差点 情報収集装置更新	警察署名 広島中央	告示番号 1-33
----	----	-----	----	----	---------------------------------	--	--------------	--------------

凡	□	制御機(側柱式)	☒	車両感知器	●	押ボタン箱側柱式	○○○	車両用信号灯器	●n P	端子函	-∞-	架空制御ケーブル	—	露出配管	□	視覚障害者用付加装置制御機	■	灯火式可変標識
例	□	制御機(自立式)	▲	送受器	●	押ボタン箱自立式	○	歩行者用信号灯器	●	信号柱(新設)	—	架空通信ケーブル	○	ハンドホール	△	視覚障害者用付加装置スピーカー	■	反射式可変標識
	▲	端末信号送信装置	□	光学式感知器	—	配電盤	○○○	縦型信号灯器	○	信号柱(既設)	—	埋設配管	□	ブルボックス	☒	可変標識制御機		

1 情報収集装置更新工事(特定)


○主要機材

超音波式車両感知器 警交仕規第1017号「版2」 1車線用 ヘッド付 1基

○撤去機材

超音波式車両感知器 1車線用、ヘッド付

1基(処分)

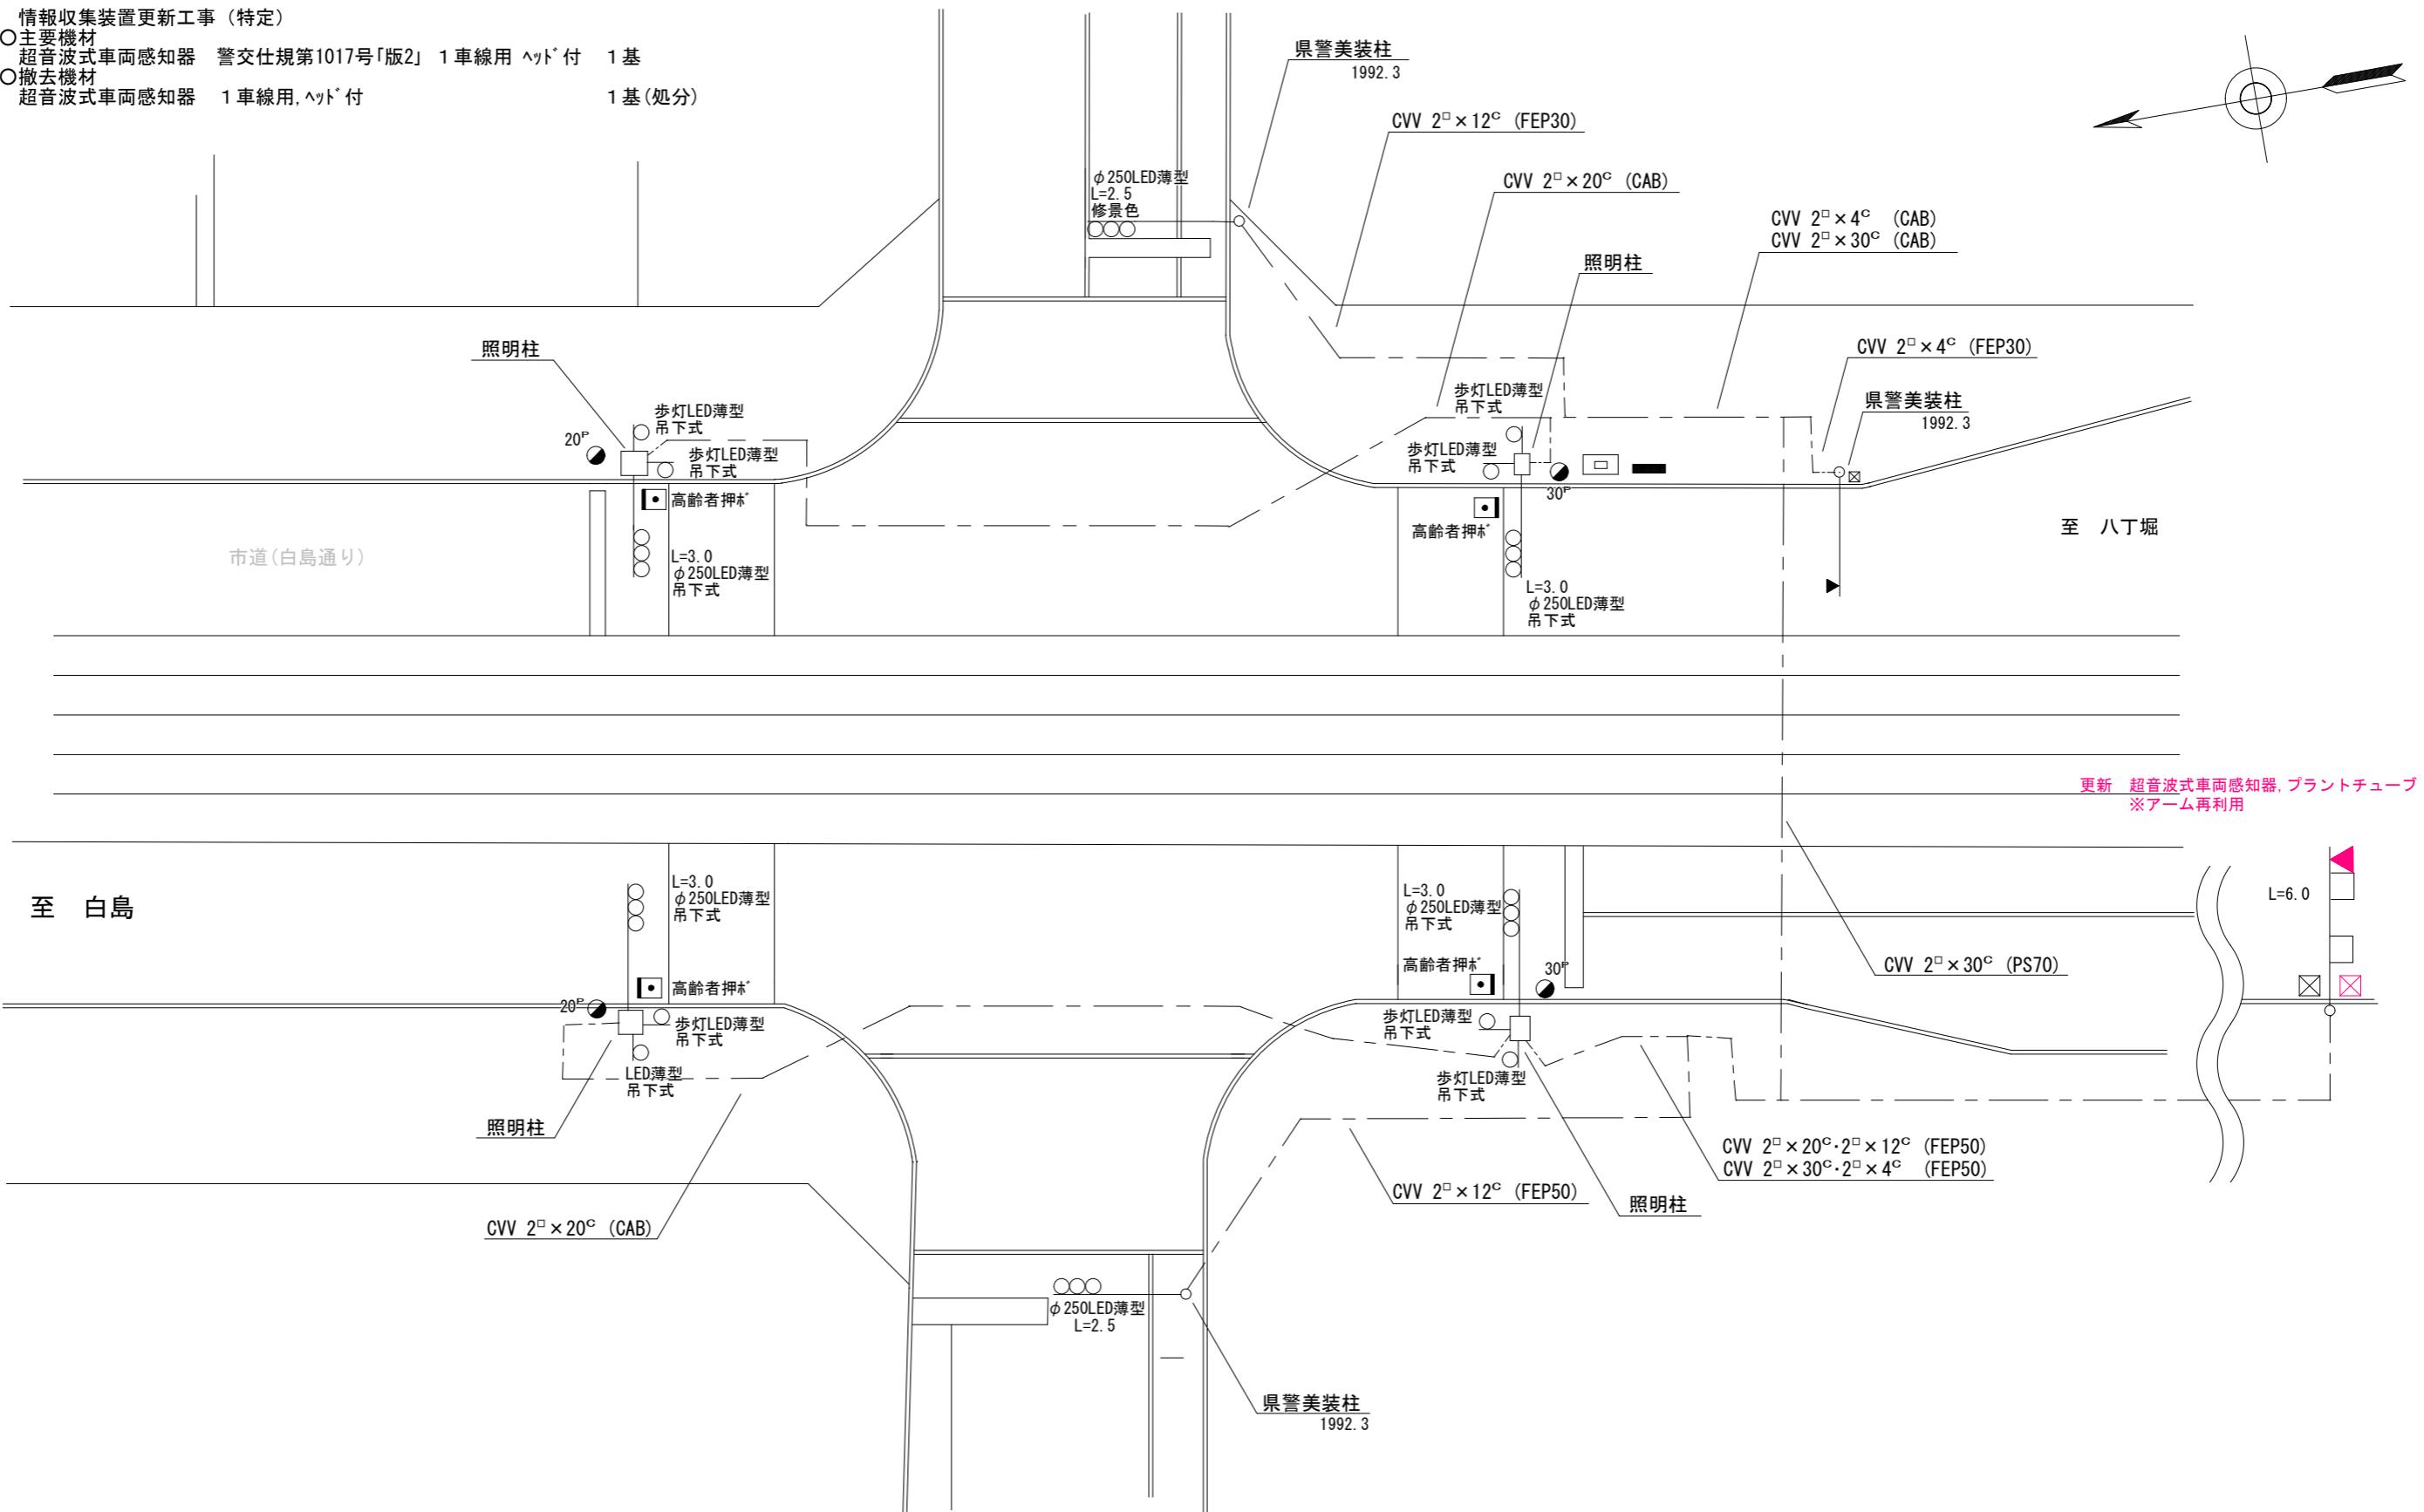


広島県警察本部 交通部交通規制課	課長	室長	次席	課長補佐	課員	設計	令和7年10月	工事名 名	広島市中区上幟町3番南西角先 合同庁舎東入口 交差点 情報収集装置更新 工事	警察署名	規制番号
							21枚の内 3枚				
							縮尺 1/250				
										広島中央	1-170

凡例	<input type="checkbox"/> 制御機(側柱式)	<input checked="" type="checkbox"/> 車両感知器	<input type="checkbox"/> 押ボタン箱側柱式	○○○ 車両用信号灯器	● P 端子函	— 架空制御ケーブル	— 露出配管	<input type="checkbox"/> 視覚障害者用付加装置制御機	■ 灯火式可変標識
	<input type="checkbox"/> 制御機(自立式)	<input type="checkbox"/> 送受器	<input type="checkbox"/> 押ボタン箱自立式	○ 歩行者用信号灯器	● 信号柱(新設)	— 架空通信ケーブル	□ ハンドホール	<input type="checkbox"/> 視覚障害者用付加装置スピーカー	■ 反射式可変標識
	<input type="checkbox"/> 端末信号送信装置	<input type="checkbox"/> 光学式感知器	<input type="checkbox"/> 配電盤	○○○ 縦型信号灯器	○ 信号柱(既設)	— 埋設配管	□ プルボックス	<input type="checkbox"/> 可変標識制御機	

1 情報収集装置更新工事 (特定)

- 主要機材
超音波式車両感知器 警交仕規第1017号「版2」2車線用 ヘッド付 指定色塗装 1基
- 撤去機材
超音波式車両感知器 2車線用、ヘッド付

1基(処分)

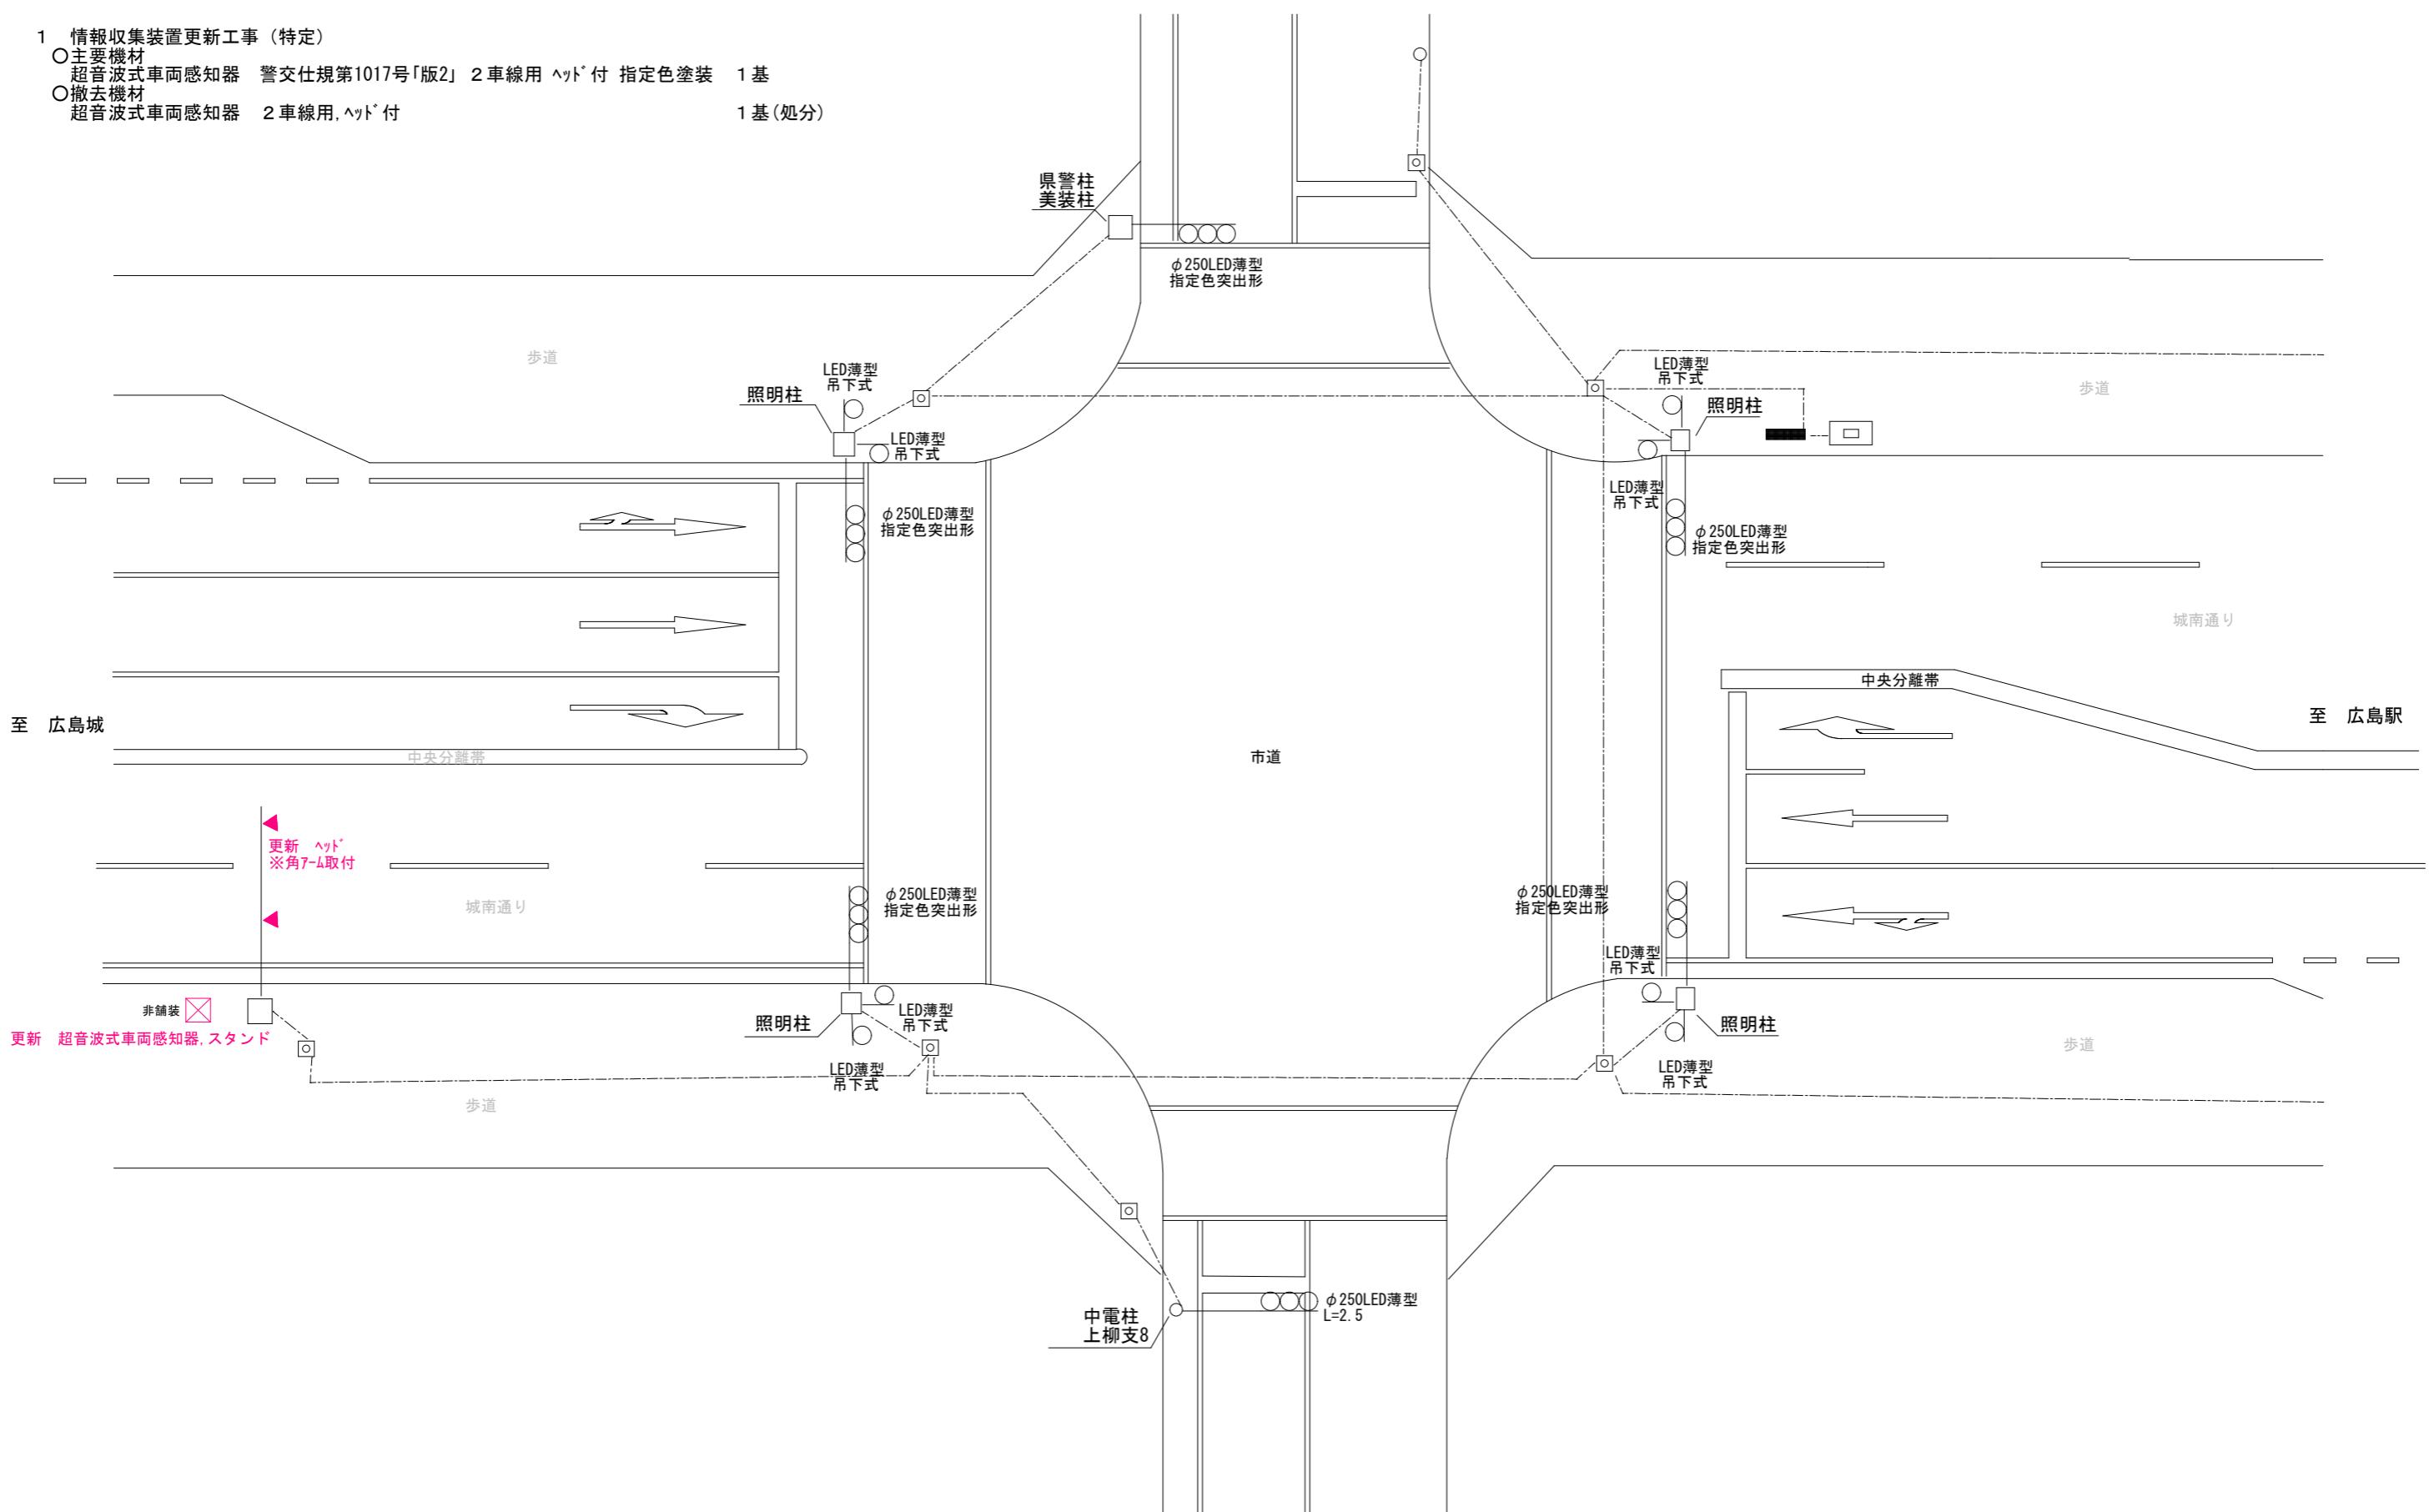


広島県警察本部 交通部交通規制課	課長	室長	次席	課員	設計	令和7年10月	工事名 広島市中区橋本町2番北西角先 上幟公園前交差点 情報収集装置更新	警察署名	規制番号
						21枚の内 4枚			
						縮尺 1/400		工事 広島中央	1-204

凡	<input type="checkbox"/>	制御機(側柱式)	<input checked="" type="checkbox"/>	車両感知器	<input type="checkbox"/>	押ボタン箱側柱式	<input type="checkbox"/>	車両用信号灯器	<input checked="" type="checkbox"/>	P	端子函	<input type="checkbox"/>	架空制御ケーブル	<input type="checkbox"/>	露出配管	<input type="checkbox"/>	視覚障害者用付加装置制御機	<input type="checkbox"/>	灯火式可変標識
	<input type="checkbox"/>	制御機(自立式)	<input checked="" type="checkbox"/>	送受器	<input type="checkbox"/>	押ボタン箱自立式	<input type="checkbox"/>	歩行者用信号灯器	<input checked="" type="checkbox"/>		信号柱(新設)	<input type="checkbox"/>	架空通信ケーブル	<input type="checkbox"/>	ハンドホール	<input type="checkbox"/>	視覚障害者用付加装置制御機	<input type="checkbox"/>	反射式可変標識
例	<input checked="" type="checkbox"/>	端末信号送信装置	<input type="checkbox"/>	光学式感知器	<input type="checkbox"/>	配電盤	<input type="checkbox"/>	縦型信号灯器	<input type="checkbox"/>	O	信号柱(既設)	<input type="checkbox"/>	埋設配管	<input type="checkbox"/>	ブルボックス	<input checked="" type="checkbox"/>	可変標識制御機		







1 情報収集装置更新工事(特定)

- 主要機材
超音波式車両感知器 警交仕規第1017号「版2」 1車線用 L=9.0 指定色塗装 1基
超音波式車両感知器 警交仕規第1017号「版2」 3車線用 L=9.0 指定色塗装 1基
○撤去機材
超音波式車両感知器 1車線用、ヘッド・アーム付 1基(処分)
超音波式車両感知器 3車線用、ヘッド・アーム付 1基(処分)

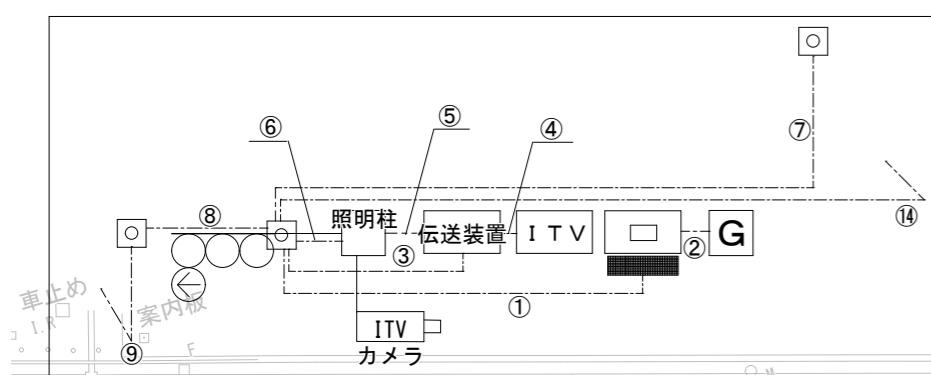

番号	管路	種別	延長	番号	管路	種別	延長	番号	管路	種別	延長	番号	管路	種別	延長				
①	P54	CVV(2° × 20°)	5m	FEP50	CVV(5° × 2°)	1m	⑦	FEP30	光ケーブル	15m	⑫	P54	CVV(2° × 20°)	2m					
		電力引き込み			構内ケーブル				CVV(1.25° × 20°)	2m			CVV(2° × 8°)						
		NTT引き込み			CVV(5° × 2°)				CVV(1.25° × 20°)				CVV(2° × 8°)	35m					
		CVV(2° × 4°)			CVV(1.25° × 20°)				CVV(2° × 20°)	21m	⑯	P54	CVV(2° × 20°)	28m					
②	FEP50	CV(5.5° × 4°)			CVV(5° × 2°)	2m		⑨	P54			CVV(2° × 20°)	P54	CVV(2° × 20°)	3m				
		CVV(1.25° × 15°)			CVV(1.25° × 20°)						CVV(2° × 20°)	⑮	P54	CVV(2° × 20°)	62m				
		LANケーブル(cat5)			CVV(1.25° × 20°)						CVV(2° × 20°)		P54	予備	32m				
		光ケーブル			CVV(2° × 20°)						CVV(2° × 20°)		P54	CVV(2° × 20°)	2m				
③	P36	電力引き込み	3m	P54	CVV(2° × 20°)	2m					CVV(2° × 20°)		⑯	P54	CVV(2° × 20°)	2m			
		NTT引き込み			CVV(2° × 20°)						CVV(2° × 20°)			P54	CVV(2° × 20°)	2m			
		光ケーブル			CVV(2° × 20°)						CVV(2° × 20°)			P54	CVV(2° × 20°)	2m			
		電力引き込み			CVV(2° × 20°)						CVV(2° × 20°)			P54	CVV(2° × 20°)	2m			

至 十日市

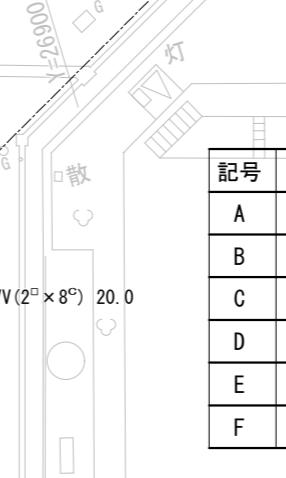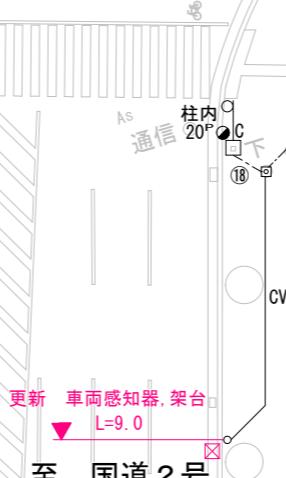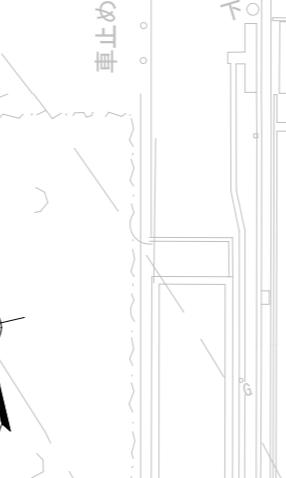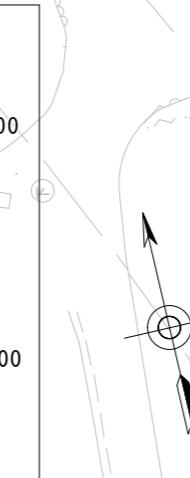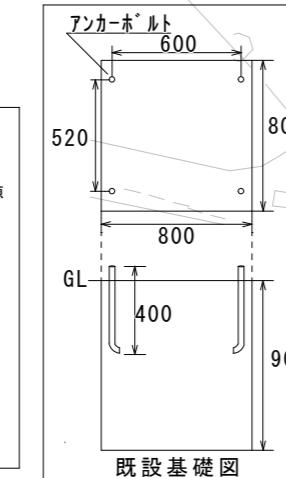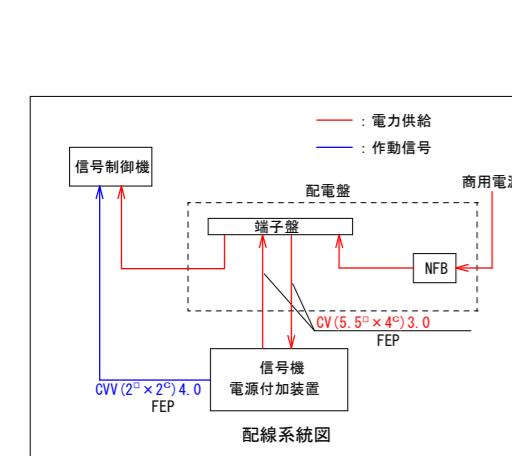


記号	管理者	規格	備考
A	国交省	照明柱	
B	国交省	照明柱	
C	国交省	照明柱	
D	国交省	照明柱	
E	県警	県警美装柱	
F	県警	STK φ190.7*5.3*7700L BP-2	

広島県警察本部
交通部交通規制課

課長	室長	次席	補佐	課員	設計	令和7年10月	工事名	広島市中区基町2番北西角先 広島城南交差点 情報収集装置更新	警察署名	規制番号
						21葉の内 5枚				
						縮尺 1/400			広島中央	1-223

凡	<input type="checkbox"/> 制御機(側柱式)	<input checked="" type="checkbox"/> 車両感知器	<input type="checkbox"/> 押ボタン箱側柱式	<input type="checkbox"/> 車両用信号灯器	<input type="checkbox"/> 端子函	<input type="checkbox"/> 架空制御ケーブル	<input type="checkbox"/> 露出配管	<input type="checkbox"/> 視覚障害者用付加装置御機	<input type="checkbox"/> 灯火式可変標識
例	<input type="checkbox"/> 制御機(自立式)	<input checked="" type="checkbox"/> 送受器	<input type="checkbox"/> 押ボタン箱自立式	<input type="checkbox"/> 歩行者用信号灯器	<input type="checkbox"/> 信号柱(新設)	<input type="checkbox"/> 架空通信ケーブル	<input type="checkbox"/> ハンドホール	<input type="checkbox"/> 視覚障害者用付加装置	<input type="checkbox"/> 反射式可変標識
	<input checked="" type="checkbox"/> 端末信号送信装置	<input type="checkbox"/> 光学式感知器	<input type="checkbox"/> 配電盤	<input type="checkbox"/> 縦型信号灯器	<input type="checkbox"/> 信号柱(既設)	<input type="checkbox"/> 埋設配管	<input type="checkbox"/> プルボックス	<input type="checkbox"/> 可変標識制御機	<input type="checkbox"/> 非常用自家発電装置

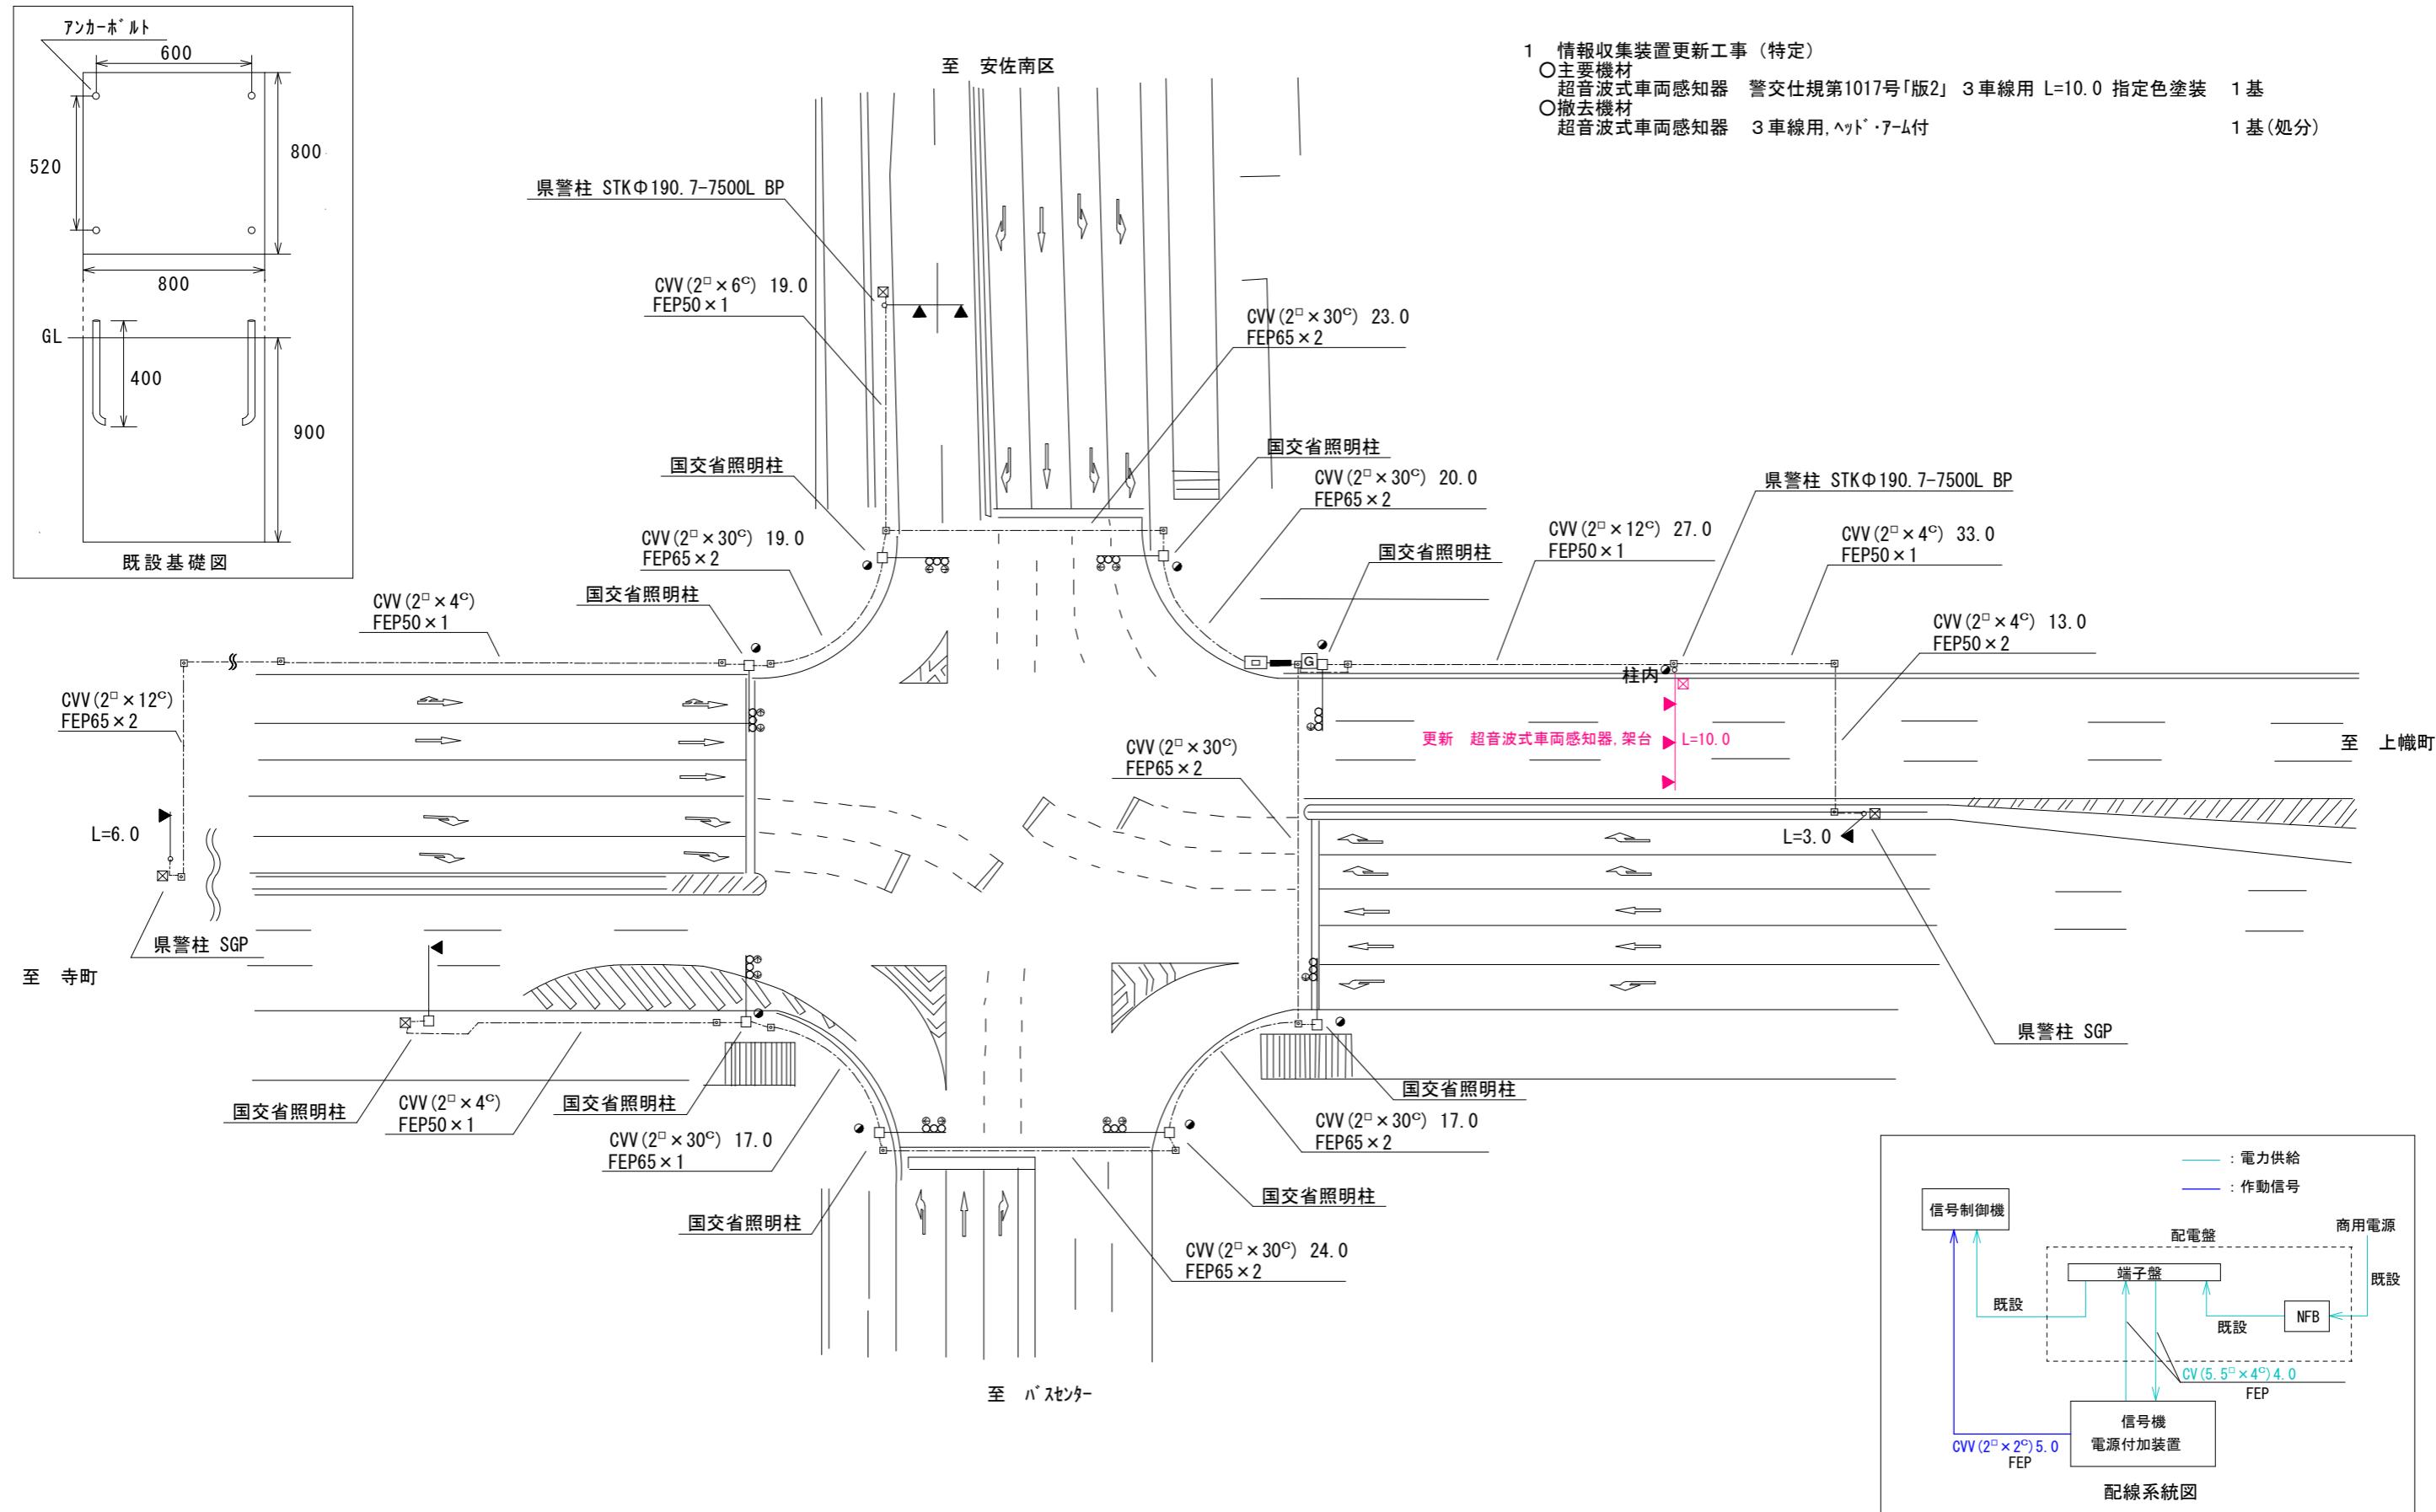

広島県警察本部 交通部交通規制課	課長	次席	調査官	課員	設計	令和7年10月 21葉の内 6枚 縮尺 1/500	工事名 広島市中区基町4番10号先 県立総合体育馆前 交差点 情報収集装置更新	警察署名 広島中央	告示番号 1-362

凡例	□ 制御機(側柱式)	☒ 車両感知器	▣ 押ボタン箱側柱式	○○○ 車両用信号灯器	● P 端子函	—○— 架空制御ケーブル	—■— 露出配管	■ 視覚障害者用付加装置制御機	■ 灯火式可変標識
	□ 制御機(自立式)	▲ 送受器	▣ 押ボタン箱自立式	○ 歩行者用信号灯器	● 信号柱(新設)	——— 架空通信ケーブル	□ ハンドホール	△ 視覚障害者用付加装置	■ 反射式可変標識
	▲ 端末信号送信装置	□ 光学式感知器	— 配電盤	○○○ 縦型信号灯器	○ 信号柱(既設)	----- 埋設配管	■ プルボックス	■ 可変標識制御機	□ 画像カメラ

1 情報収集装置更新工事 (特定)




○主要機材

超音波式車両感知器 警交仕規第1017号「版2」 1車線用 ヘッド付 指定色塗装 2基

○撤去機材

超音波式車両感知器 1車線用, ヘッド付

2基(処分)

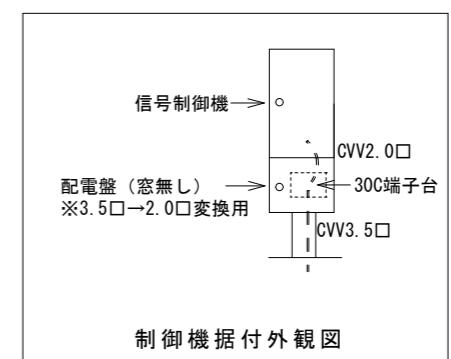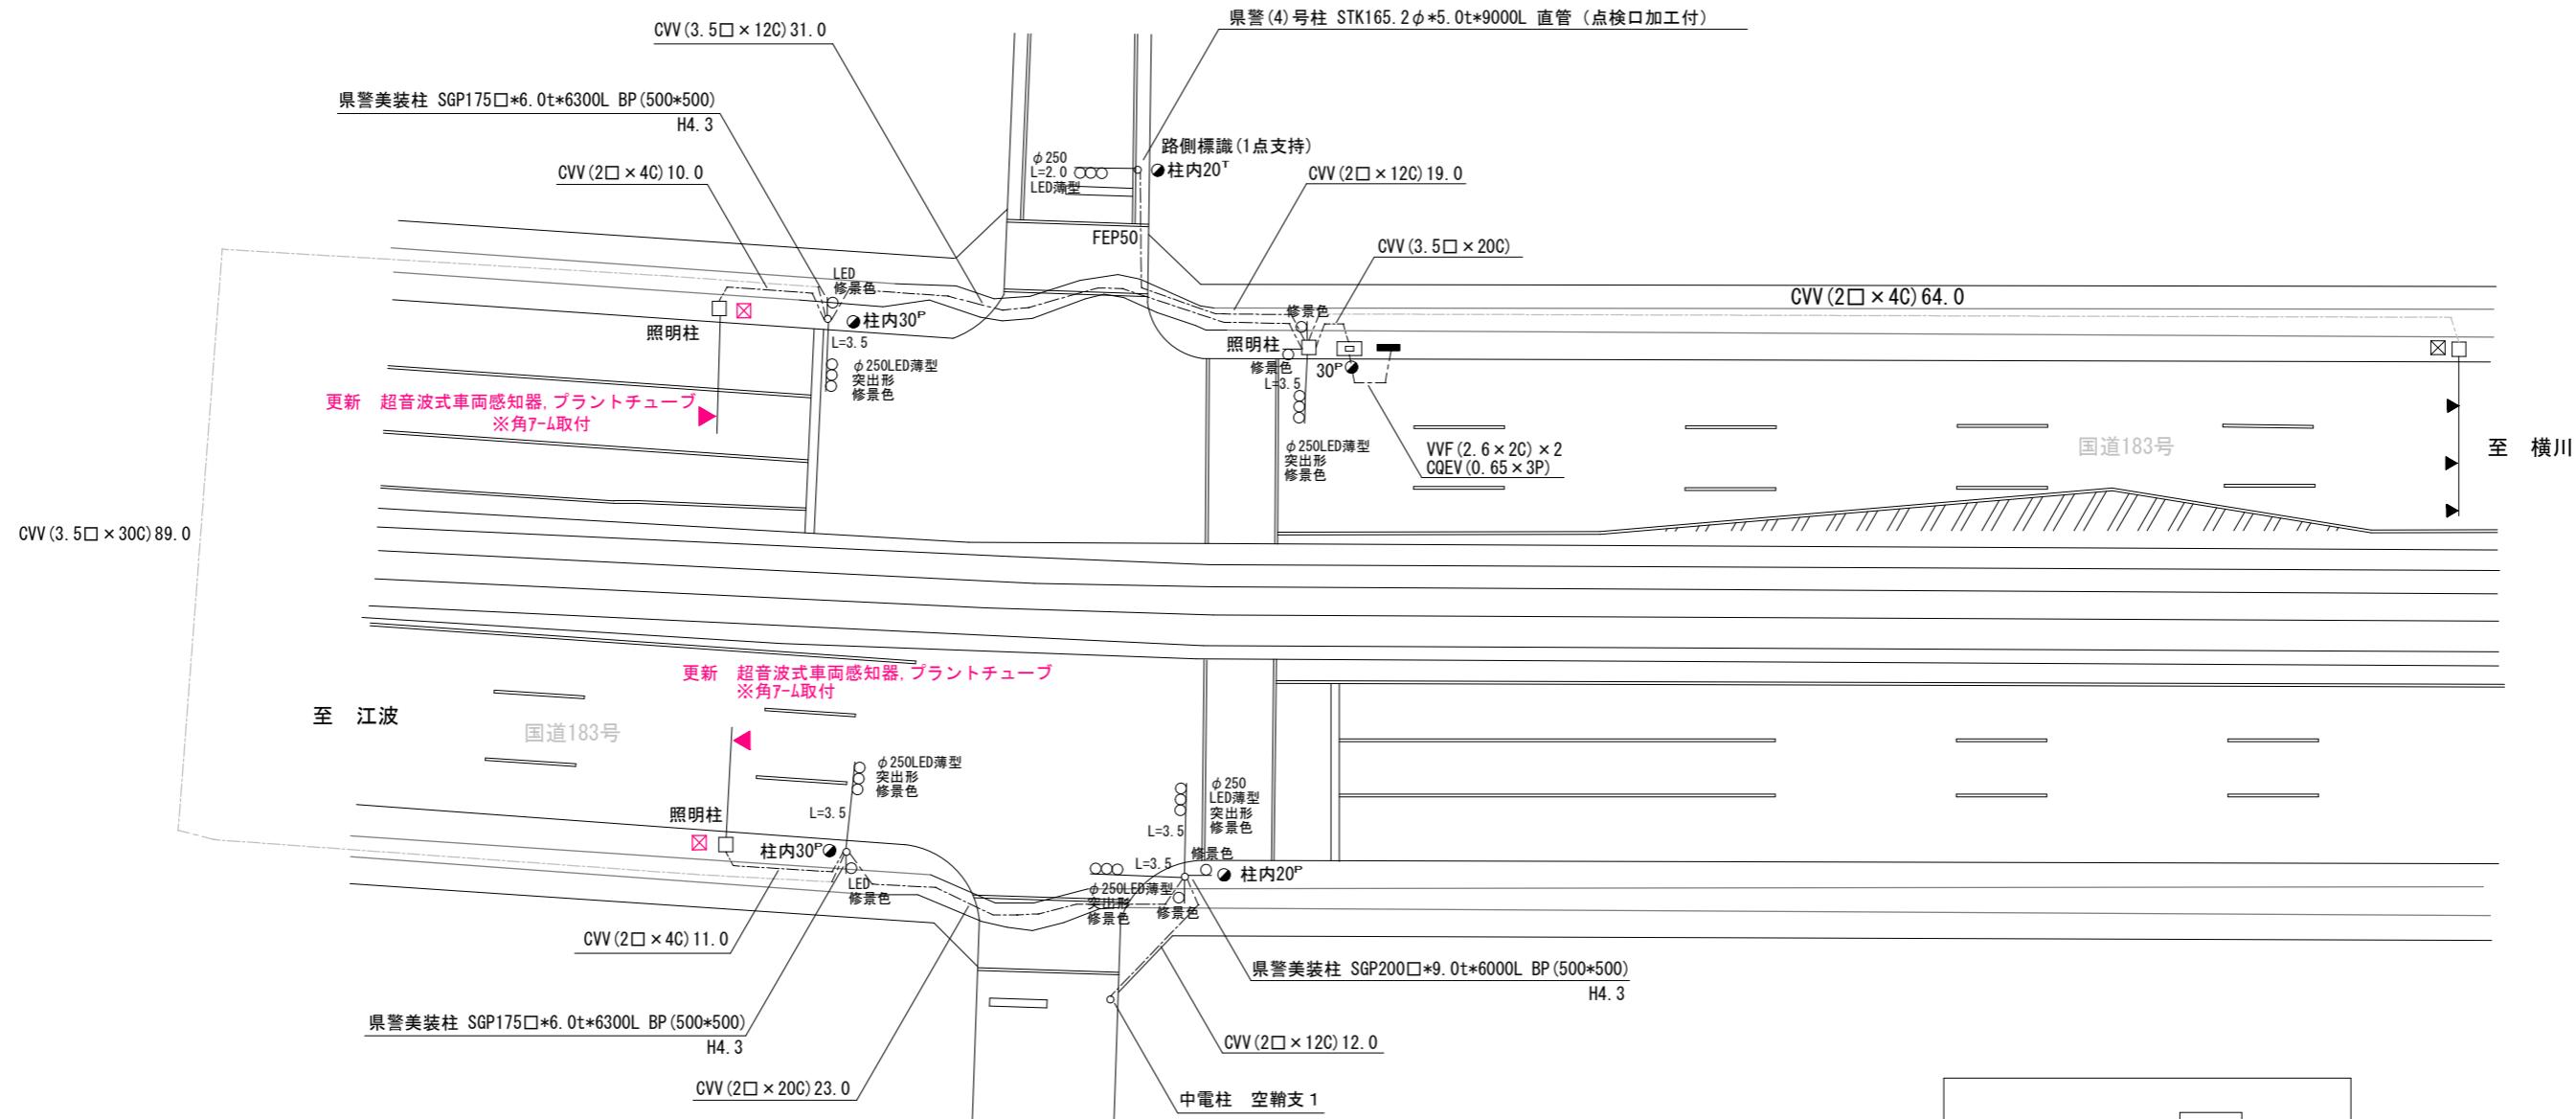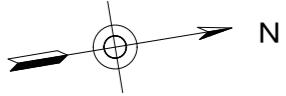

UC形交通信号制御機
警交仕規第232号「版3」
住友電気工業製 H23.1
製造番号100645

広島県警察本部 交通部交通規制課	課長	室長	次席	課長補佐	課員	設計	令和7年10月	工事名 広島市中区十日市町2丁目2番21号先 広瀬町交差点 情報収集装置更新	警察署名	規制番号
							21枚の内 7枚			
							縮尺 1/400			
									広島中央	1 - 3 4 7

凡例	<input type="checkbox"/> 制御機(側柱式)	<input checked="" type="checkbox"/> 車両感知器	<input type="checkbox"/> 押ボタン箱側柱式	<input type="checkbox"/> 車両用信号灯器	<input type="checkbox"/> 端子函	<input type="checkbox"/> 架空制御ケーブル	<input type="checkbox"/> 露出配管	<input type="checkbox"/> 盲人用制御機	<input type="checkbox"/> 灯火式可変標識
	<input type="checkbox"/> 制御機(自立式)	<input checked="" type="checkbox"/> 送受器	<input type="checkbox"/> 押ボタン箱自立式	<input type="checkbox"/> 歩行者用信号灯器	<input type="checkbox"/> 信号柱(新設)	<input type="checkbox"/> 架空通信ケーブル	<input type="checkbox"/> ハンドホール	<input type="checkbox"/> 盲人用スピーカー	<input type="checkbox"/> 反射式可変標識
	<input checked="" type="checkbox"/> 端末信号送信装置	<input type="checkbox"/> 光学式感知器	<input type="checkbox"/> 配電盤	<input type="checkbox"/> 縦型信号灯器	<input type="checkbox"/> 信号柱(既設)	<input type="checkbox"/> 埋設配管	<input type="checkbox"/> プルボックス	<input checked="" type="checkbox"/> 可変標識制御機	

1 情報収集装置更新工事(特定)

- 主要機材
超音波式車両感知器 警交仕規第1017号「版2」2車線用 L=9.0 指定色塗装 1基
- 撤去機材
超音波式車両感知器 2車線用、ヘッド・ーム付

1基(処分)



広島県警察本部 交通部交通規制課	課長	次席	調査官	課員	設計	令和7年10月	工事名 広島市中区銀山町3-1先 弥生通北口交差点 広島市中区銀山町4-16先 銀山町電停交差点 情報収集装置更新 工事	警察署名 広島東	告示番号
						21葉の内 8枚			
						縮尺 1 / 300			
						1-5 1-32			

凡例	□ 制御機(側柱式)	▣ 車両感知器	● 押ボタン箱側柱式	○○○	車両用信号灯器	● P	端子函	～～	架空制御ケーブル	—	露出配管	■	視覚障害者用付加装置制御機	—	灯火式可変標識
	□ 制御機(自立式)	▲ 送受器	● 押ボタン箱自立式	○	歩行者用信号灯器	●	信号柱(新設)	—	架空通信ケーブル	○	ハンドホール	△	視覚障害者用付加装置付属機	—	反射式可変標識
	▲ 端末信号送信装置	□ 光学式感知器	— 配電盤	○○○	縦型信号灯器	○	信号柱(既設)	—	埋設配管	□	ブルボックス	■	可変標識制御機		

1 情報収集装置更新工事 (特定)



○主要機材

超音波式車両感知器 警交仕規第1017号「版2」 1車線用 ヘッド付 指定色塗装 1基

○撤去機材

超音波式車両感知器 1車線用、ヘッド付

1基(処分)

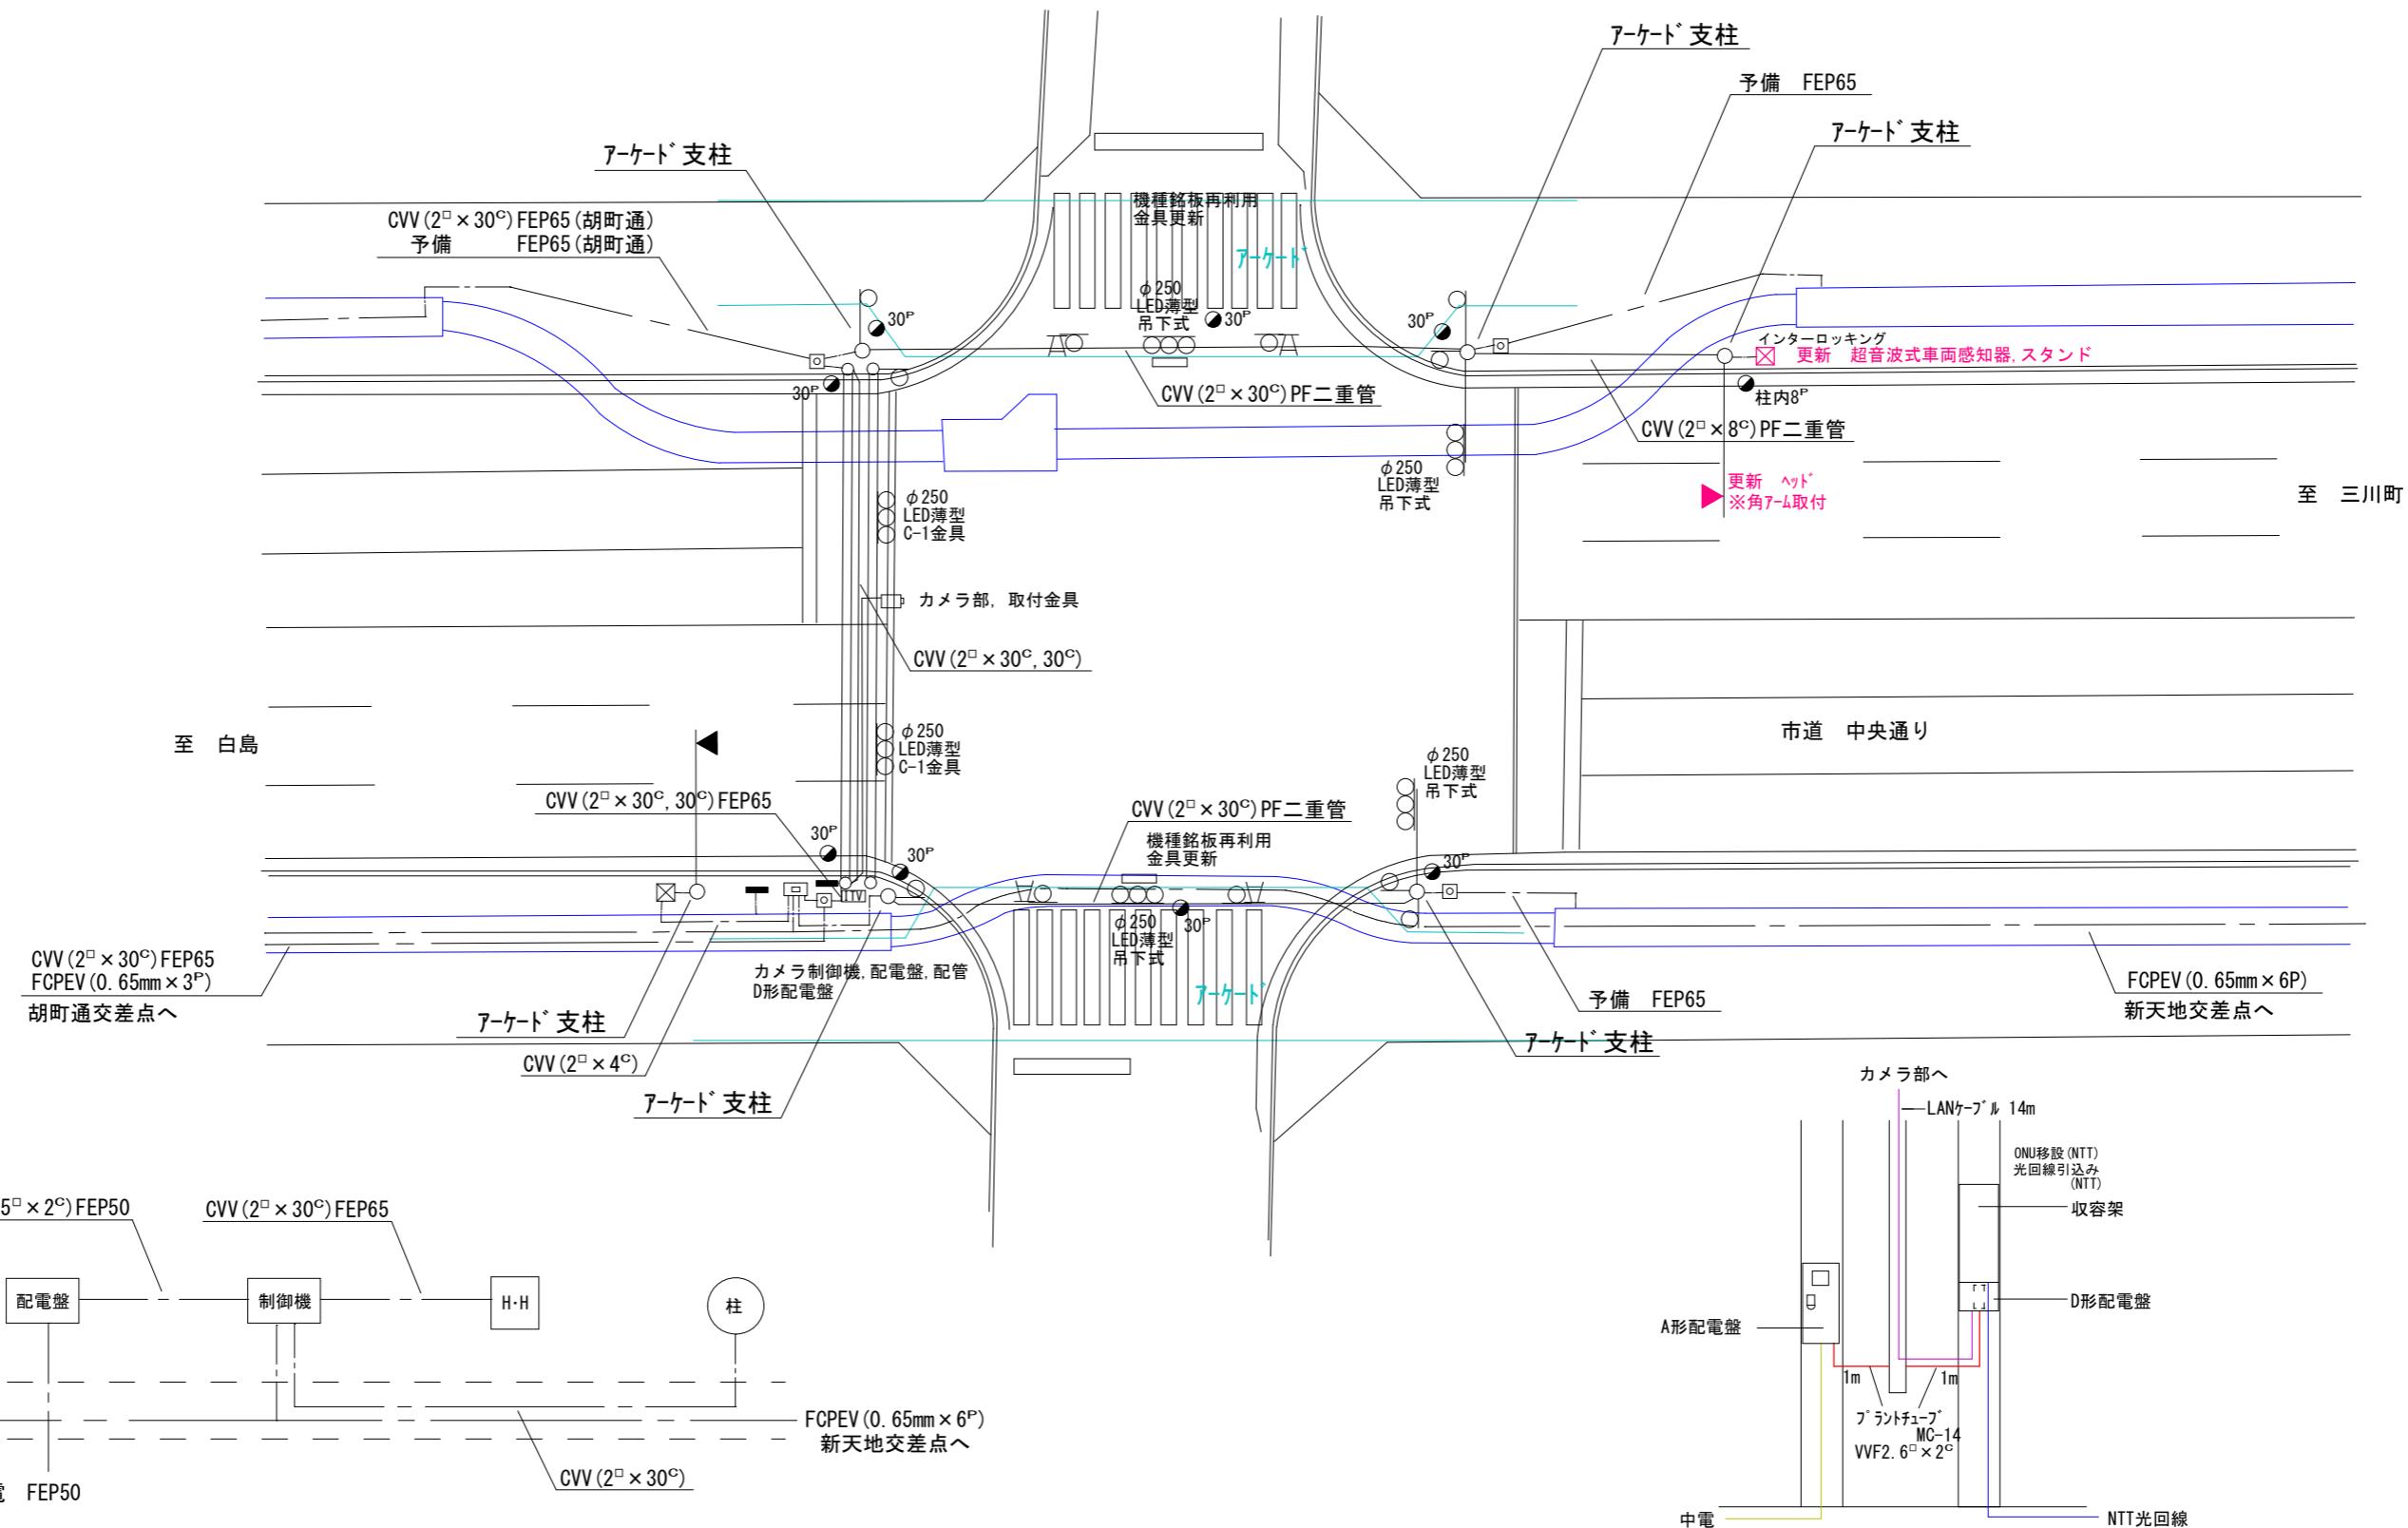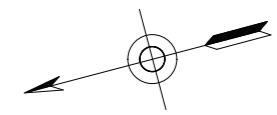


広島県警察本部 交通部交通規制課	課長	室長	次席	課員	設計	令和 7 年 10 月	工事名	広島市中区堀川町4番南西角先 堀川町 交差点 情報収集装置更新 工事	警察署名	規制番号
						21 枚の内 9 枚				
						縮尺 1 / 250				
広島中央	1 - 25									

凡 例	<input type="checkbox"/> 制御機(側柱式)	<input checked="" type="checkbox"/> 車両感知器	<input type="checkbox"/> 押ボタン箱側柱式		車両用信号灯器	<input checked="" type="checkbox"/> 端子函		架空制御ケーブル		露出配管	<input type="checkbox"/> 視覚障害者用付加装置制御機		灯火式可変標識
	<input type="checkbox"/> 制御機(自立式)		<input type="checkbox"/> 押ボタン箱自立式		歩行者用信号灯器	<input checked="" type="checkbox"/> 信号柱(新設)		架空通信ケーブル	<input type="checkbox"/> ハンドホール		視覚障害者用付加装置		反射式可変標識
		<input type="checkbox"/> 光学式感知器			縦型信号灯器	<input type="checkbox"/> 信号柱(既設)		埋設配管	<input checked="" type="checkbox"/> ブルボックス		可変標識制御機		


1 情報収集装置更新工事（特定）

- 主要機材
超音波式車両感知器 警交仕規第1017号「版2」 3車線用 ヘッド付 指定色塗装 1基
 - 撤去機材
超音波式車両感知器 3車線用、ヘッド付 1基(処分)

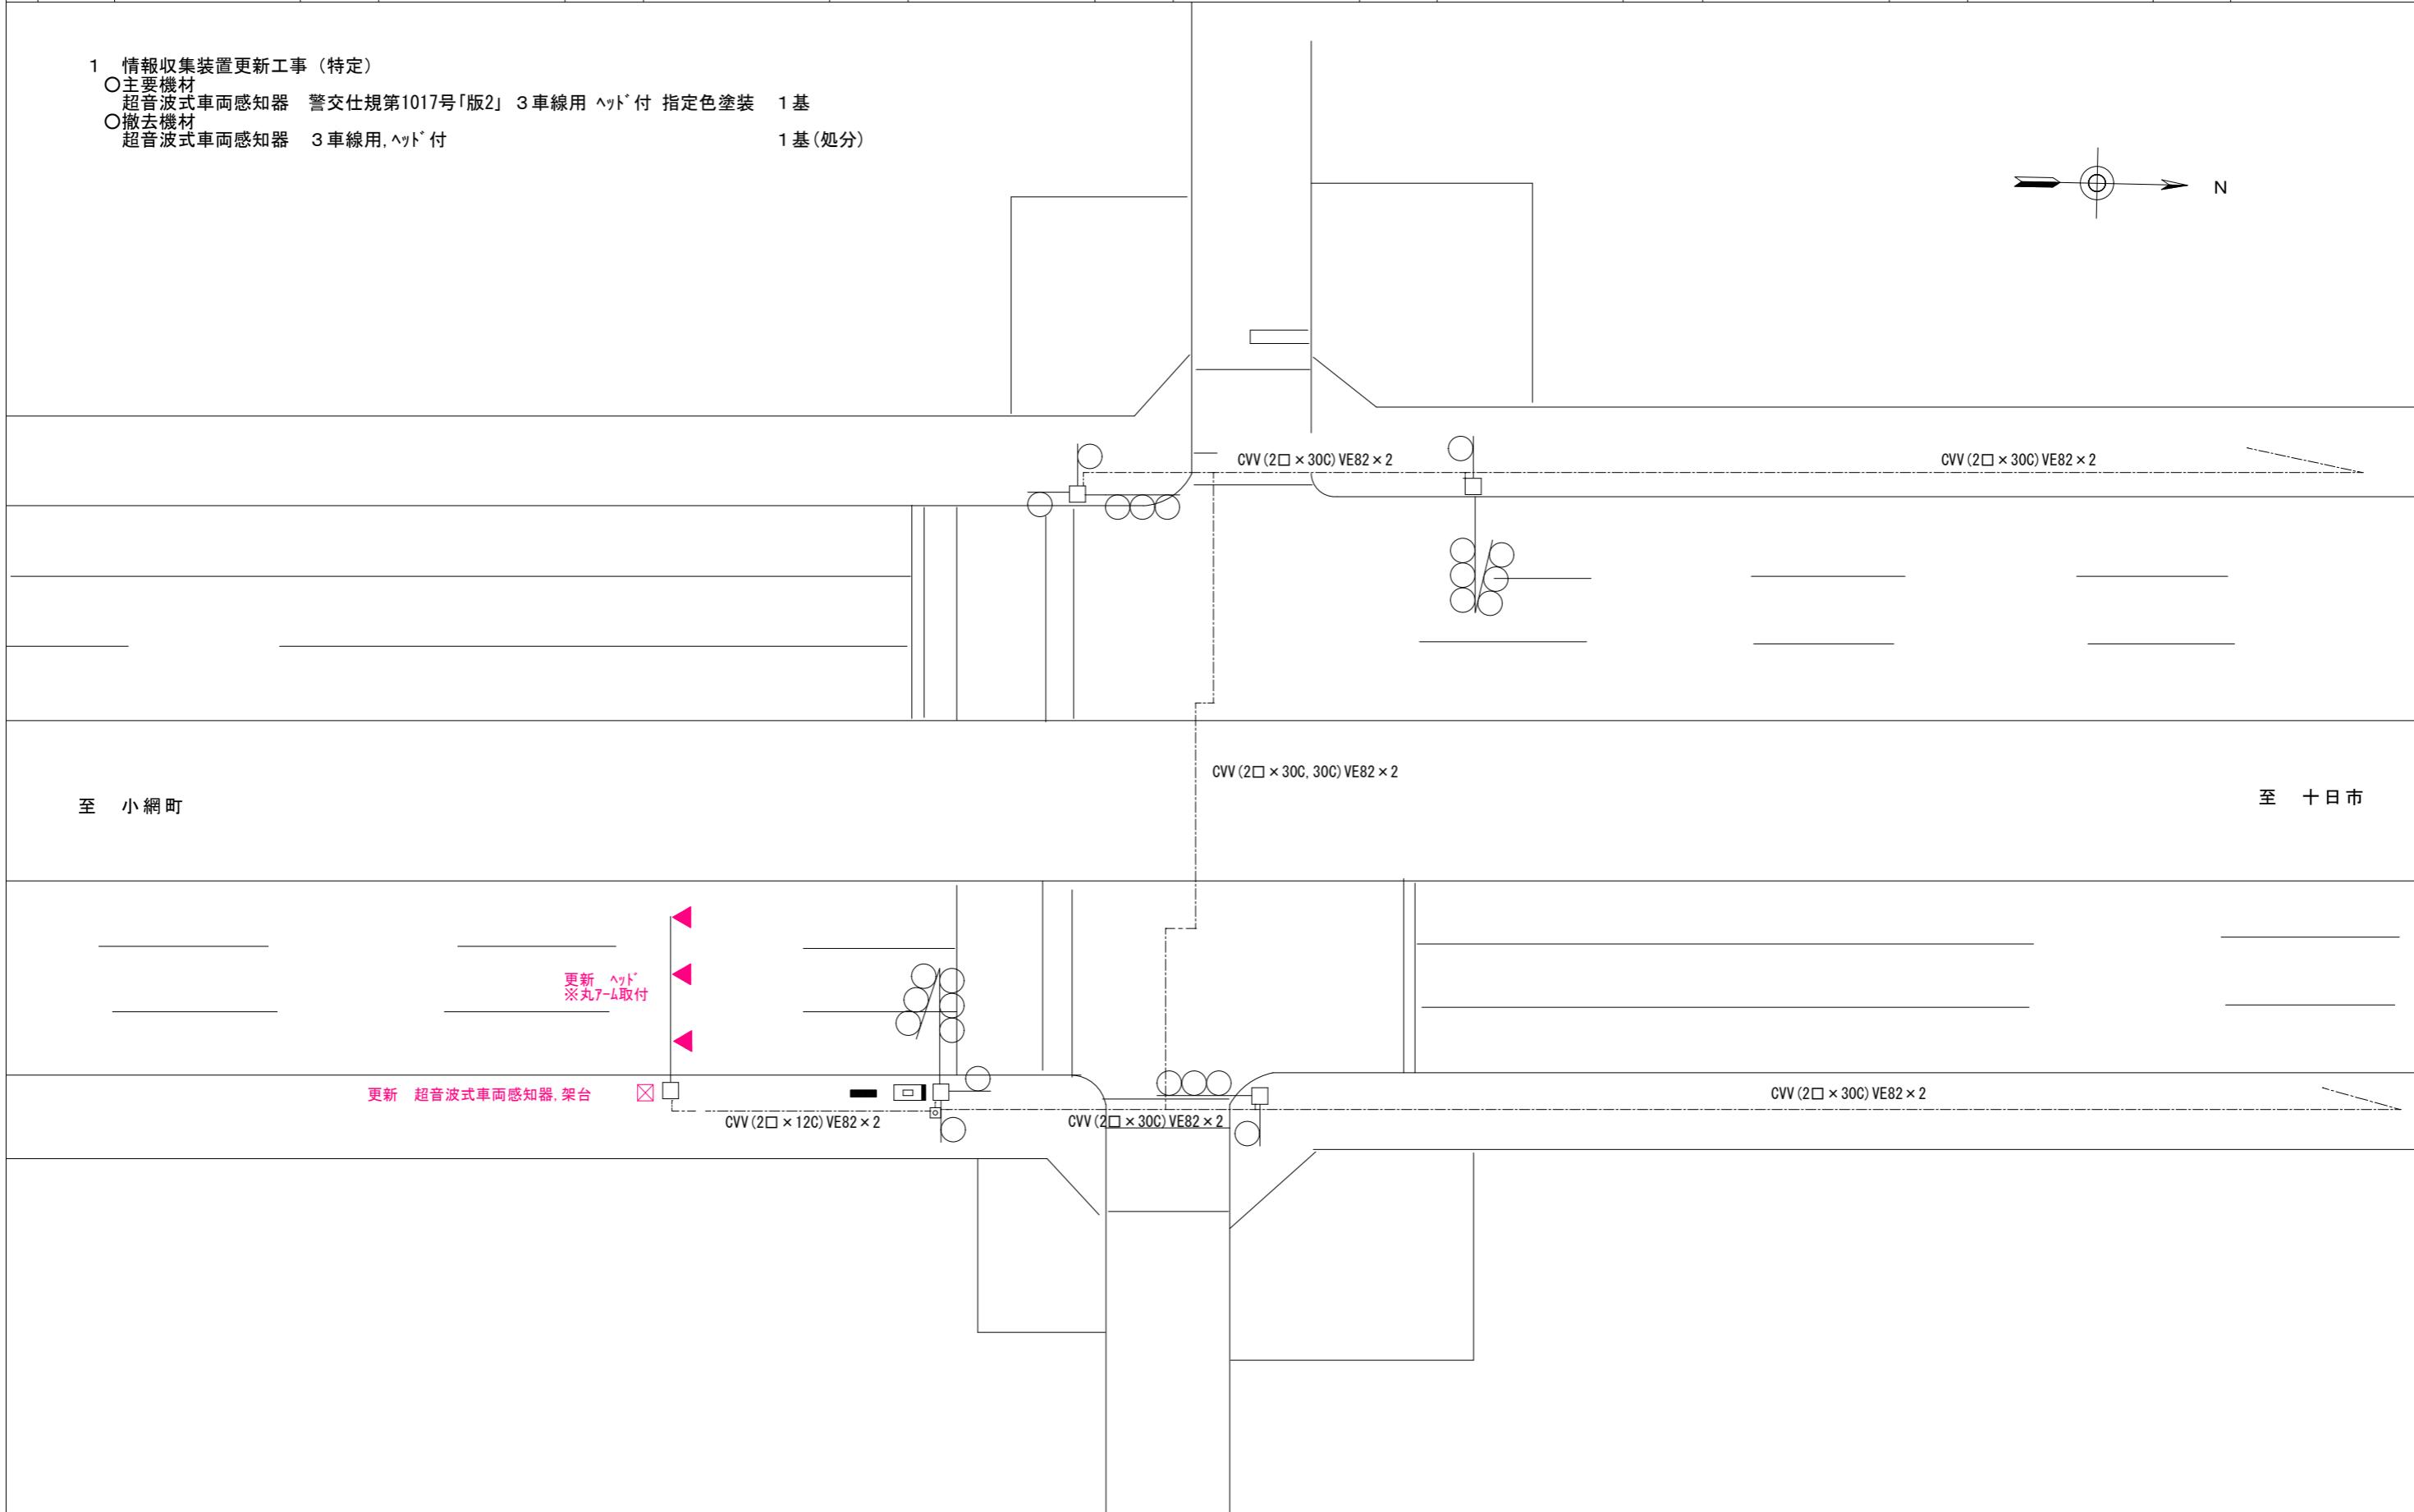

広島県警察本部
交通部交通規制課


凡	<input type="checkbox"/> 制御機(側柱式)	<input checked="" type="checkbox"/> 車両感知器	<input checked="" type="checkbox"/> 押ボタン箱側柱式	○○○	車両用信号灯器	<input checked="" type="checkbox"/> ●	端子函	-∞-	架空制御ケーブル	—	露出配管	<input checked="" type="checkbox"/>	盲人用制御機	<input type="checkbox"/>	灯火式可変標識
	<input type="checkbox"/> 制御機(自立式)	<input checked="" type="checkbox"/> 送受器	<input type="checkbox"/> 押ボタン箱自立式	○	歩行者用信号灯器	<input checked="" type="checkbox"/> ●	信号柱(新設)	- - -	架空通信ケーブル	—	ハンドホール	<input type="checkbox"/>	盲人用スピーカー	<input type="checkbox"/>	反射式可変標識
例	<input checked="" type="checkbox"/> 端末信号送信装置	<input type="checkbox"/> 光学式感知器	<input type="checkbox"/> 配電盤	○○○	縦型信号灯器	<input type="checkbox"/>	信号柱(既設)	- - -	埋設配管	—	ブルボックス	<input checked="" type="checkbox"/>	可変標識制御機		

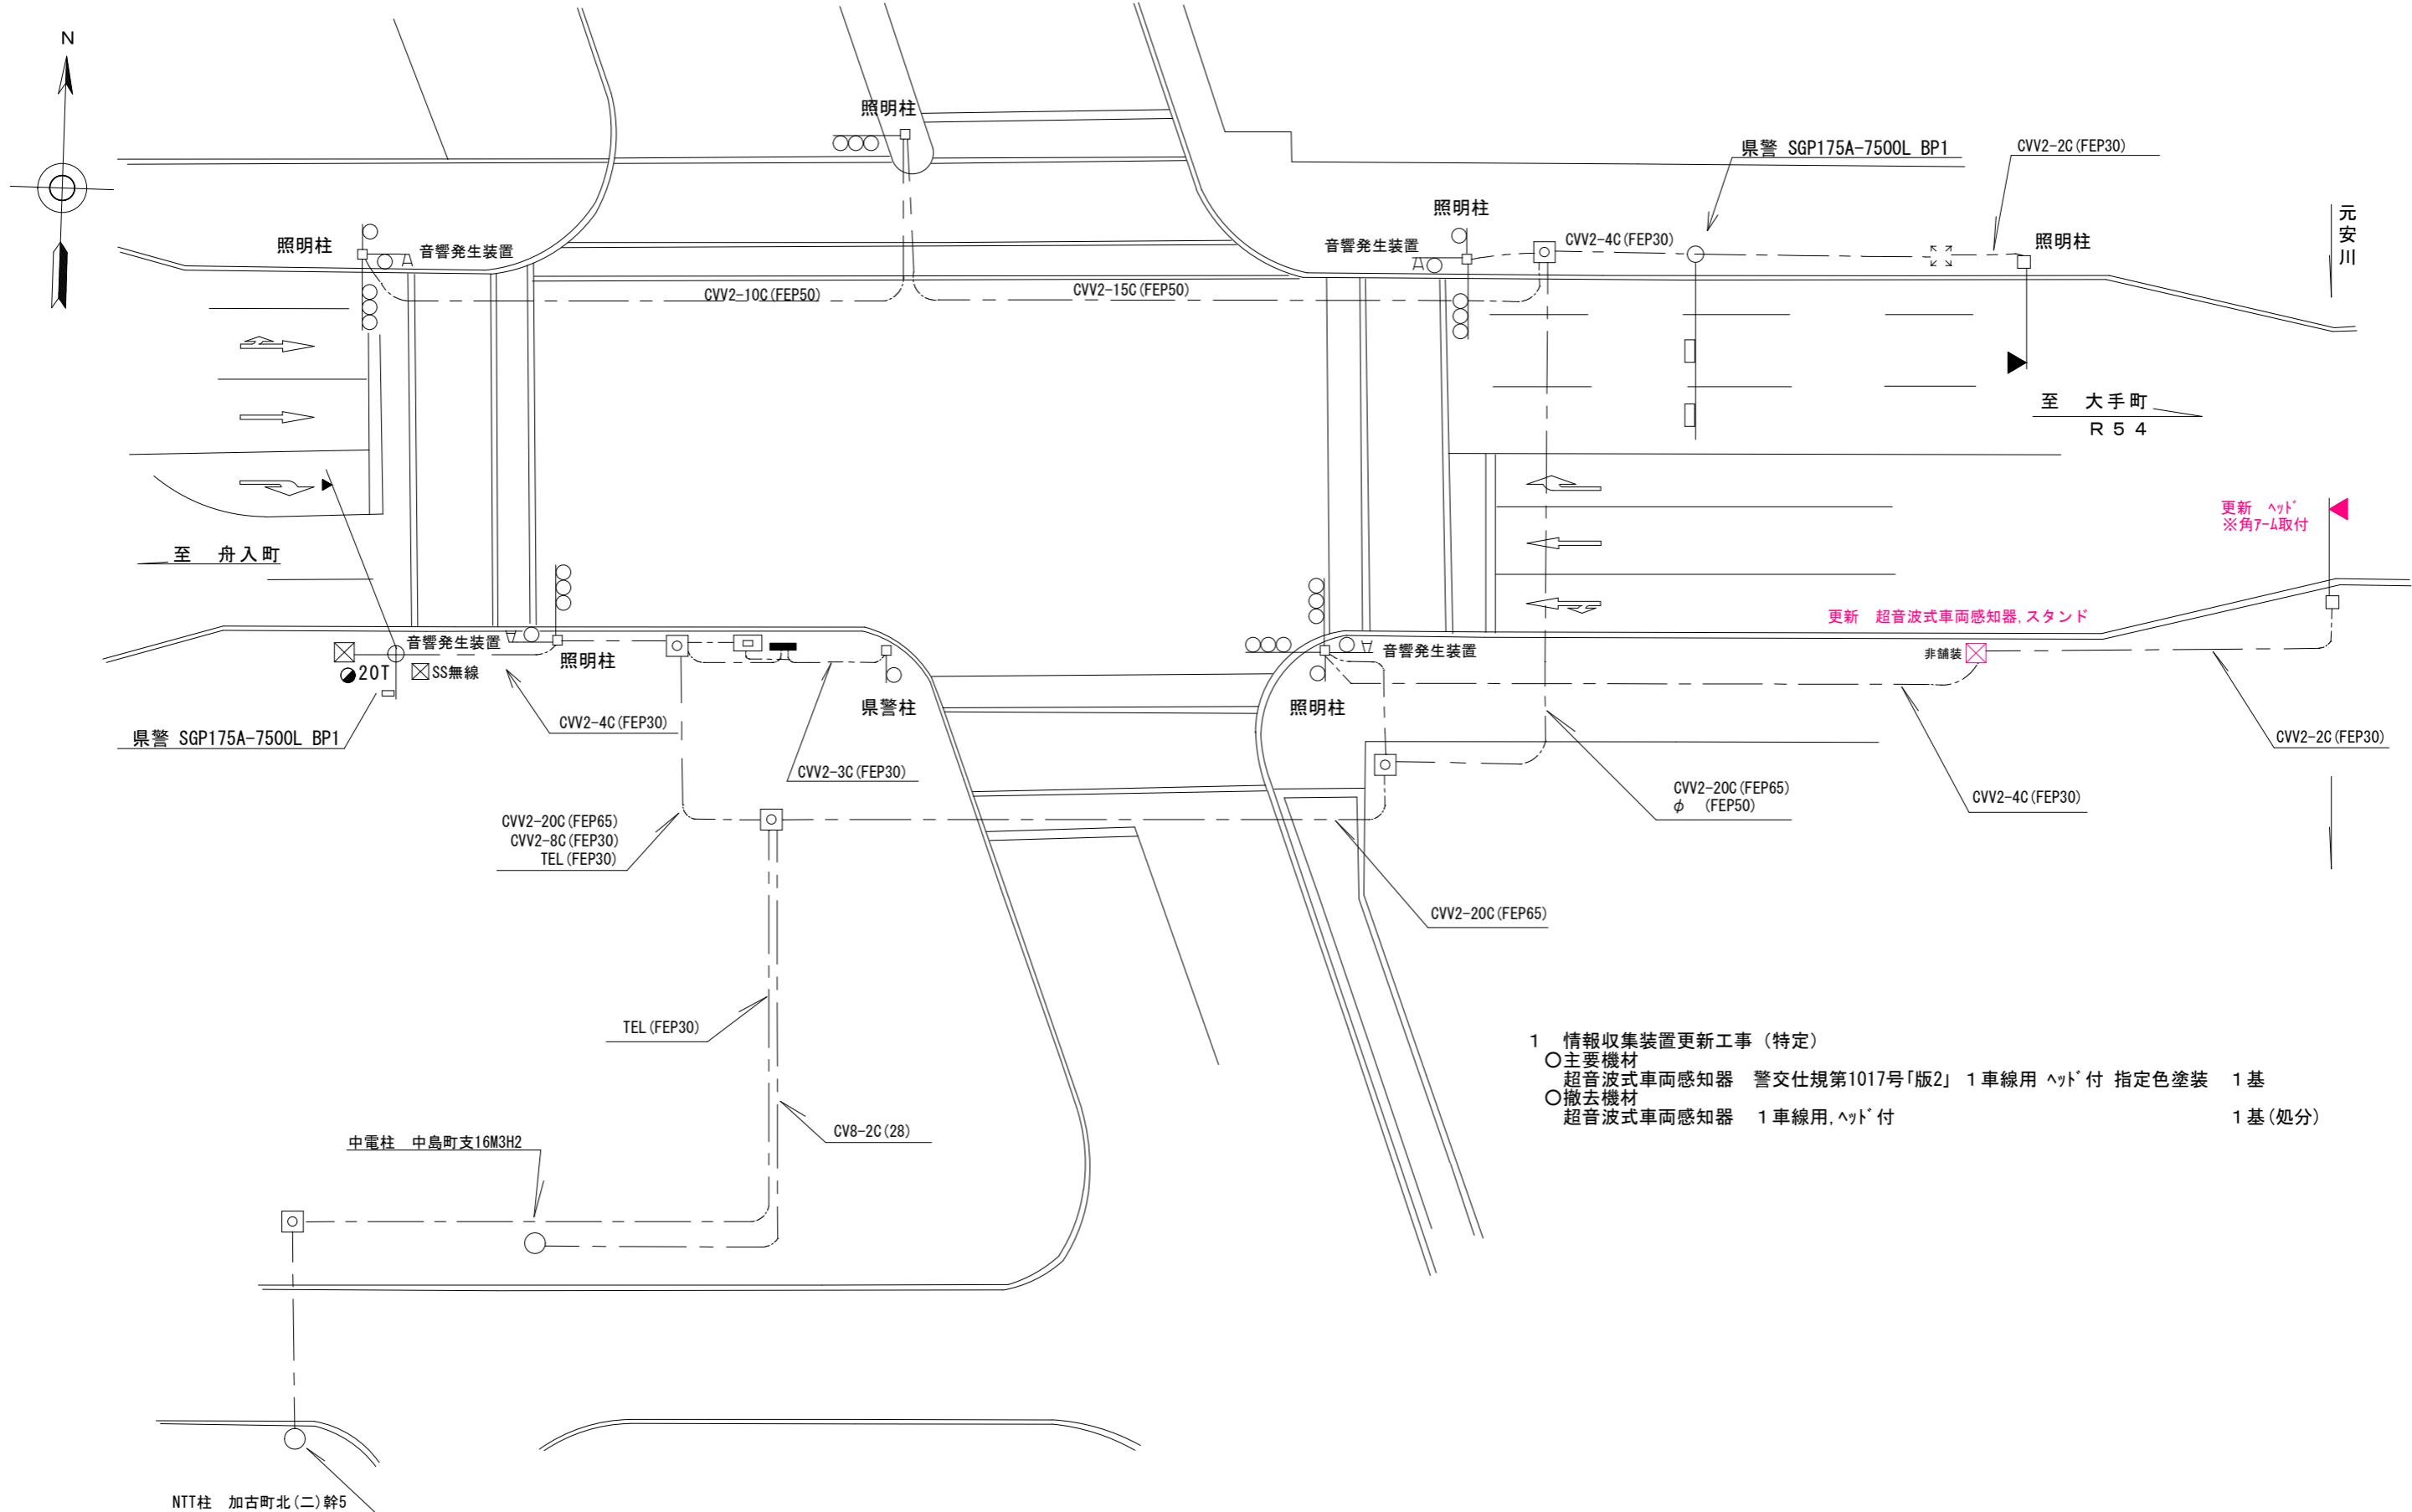

凡 例	<input type="checkbox"/> 制御機(側柱式)	<input checked="" type="checkbox"/> 車両感知器	<input type="checkbox"/> 押ボタン箱側柱式	<input type="checkbox"/> 車両用信号灯器	<input type="checkbox"/> 端子函	<input type="checkbox"/> 架空制御ケーブル	<input type="checkbox"/> 露出配管	<input type="checkbox"/> 視覚障害者用付加装置制御機	<input type="checkbox"/> 灯火式可変標識
	<input type="checkbox"/> 制御機(自立式)	<input type="checkbox"/> 送受器	<input type="checkbox"/> 押ボタン箱自立式	<input type="checkbox"/> 歩行者用信号灯器	<input type="checkbox"/> 信号柱(新設)	<input type="checkbox"/> 架空通信ケーブル	<input type="checkbox"/> ハンドホール	<input type="checkbox"/> 視覚障害者用附加装置スピーカー	<input type="checkbox"/> 反射式可変標識
	<input checked="" type="checkbox"/> 端末信号送信装置	<input type="checkbox"/> 光学式感知器	<input type="checkbox"/> 配電盤	<input type="checkbox"/> 縱型信号灯器	<input type="checkbox"/> 信号柱(既設)	<input type="checkbox"/> 埋設配管	<input type="checkbox"/> ブルボックス	<input checked="" type="checkbox"/> 可変標識制御機	<input type="checkbox"/> 端子台付変換用配電盤

1 情報収集装置更新工事(特定)

- 主要機材
超音波式車両感知器 警交仕規第1017号「版2」 1車線用 L=4.5 指定色塗装 1基
- 撤去機材
超音波式車両感知器 1車線用、ヘッド・アーム付 1基(処分)

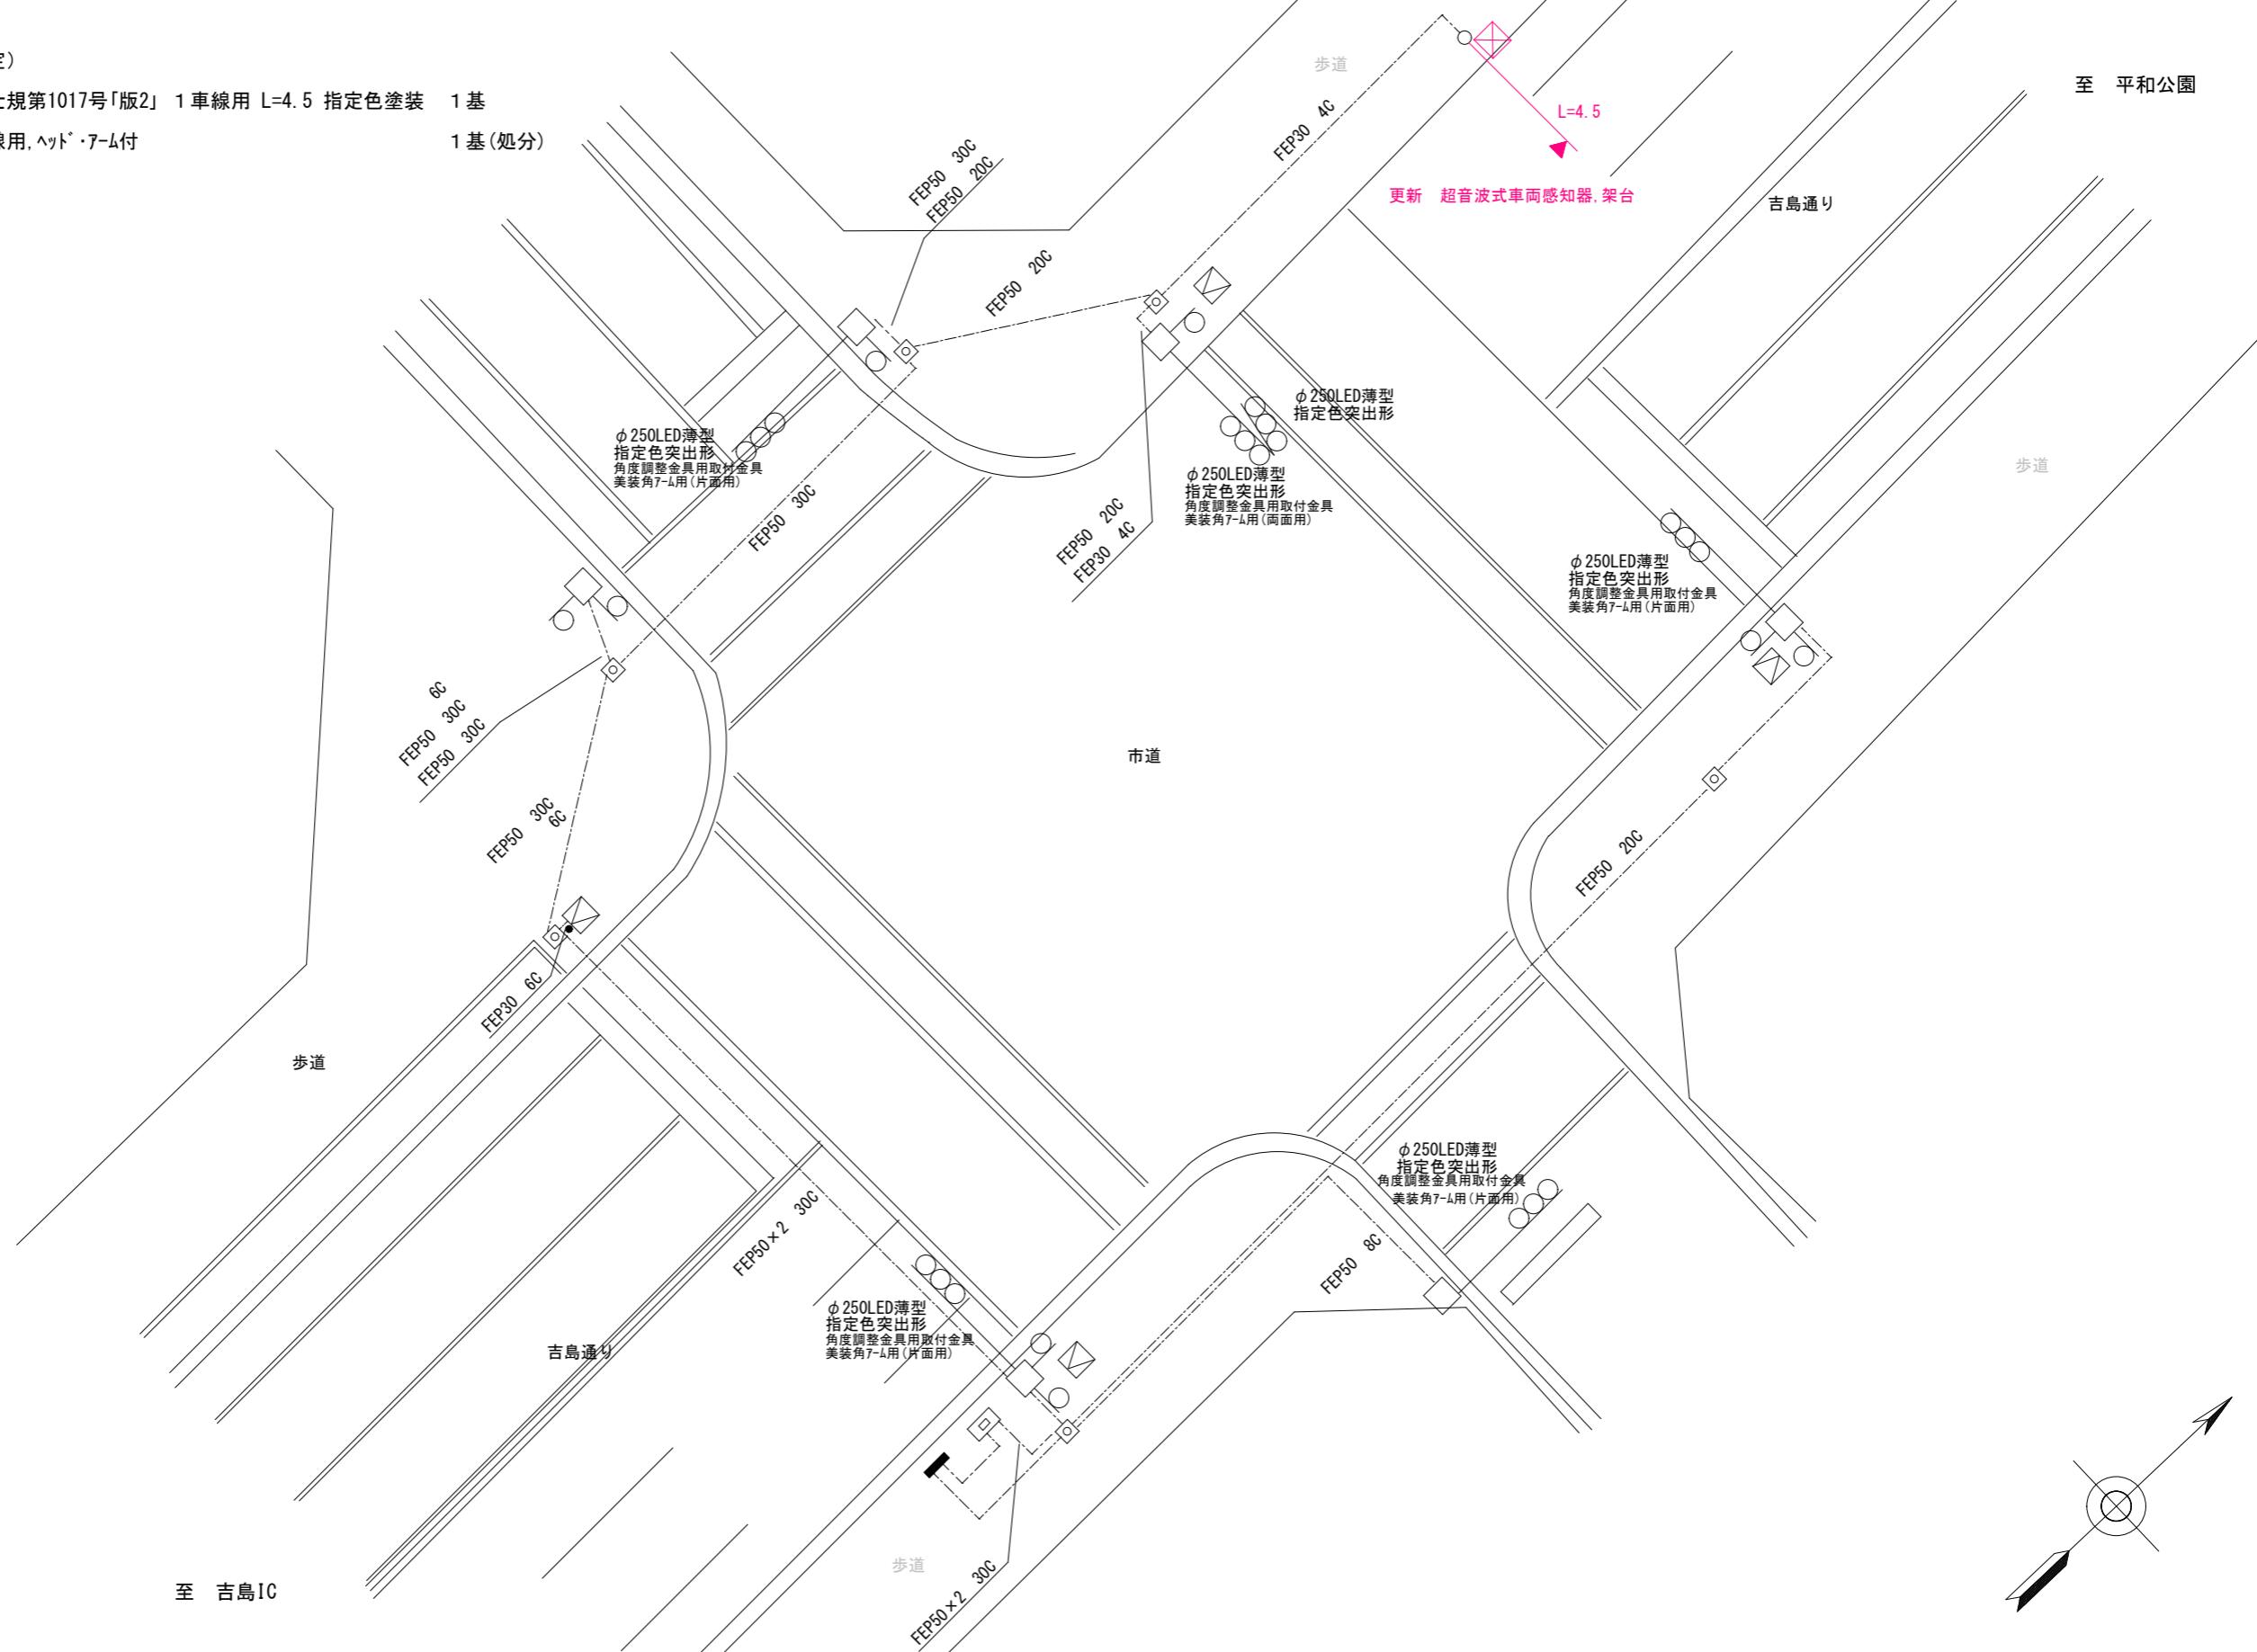


広島県警察本部 交通部交通規制課	課長	室長	次席	課員	設計	令和 7 年 10 月 21 枚の内 12 枚 縮尺 1 / 200	工事名 広島市中区中島町8番18号先 中島町交差点 情報収集装置更新	警察署名 広島中央	規制番号
									1-673

凡	□	制御機(側柱式)	☒	車両感知器	●	押ボタン箱側柱式	○○○	車両用信号灯器	●NP	端子函	—∞—	架空制御ケーブル	—	露出配管	■	視覚障害者用付加装置制御機	—	灯火式可変標識
	□	制御機(自立式)	▲	送受器	●	押ボタン箱自立式	○—	歩行者用信号灯器	●	信号柱(新設)	-----	架空通信ケーブル	□	ハンドホール	△	視覚障害者用付加装置ICカード	—	反射式可変標識
例	◆	端末信号送信装置	□	光学式感知器	■	配電盤	○○○	縦型信号灯器	○	信号柱(既設)	-----	埋設配管	□	ブルボックス	×	可変標識制御機	□	画像カメラ

1 情報収集装置更新工事（特定）

○主要機材			
超音波式車両感知器	警交仕規第1017号「版2」 警交仕規第1017号「版2」	1車線用 1車線用	L=9.5 指定色塗装 ヘッド付 指定色塗装
超音波式車両感知器			1基 1基
○撤去機材			
超音波式車両感知器	1車線用, ヘッド・アーム付		1基(処分)
超音波式車両感知器	1車線用, ヘッド付		1基(処分)

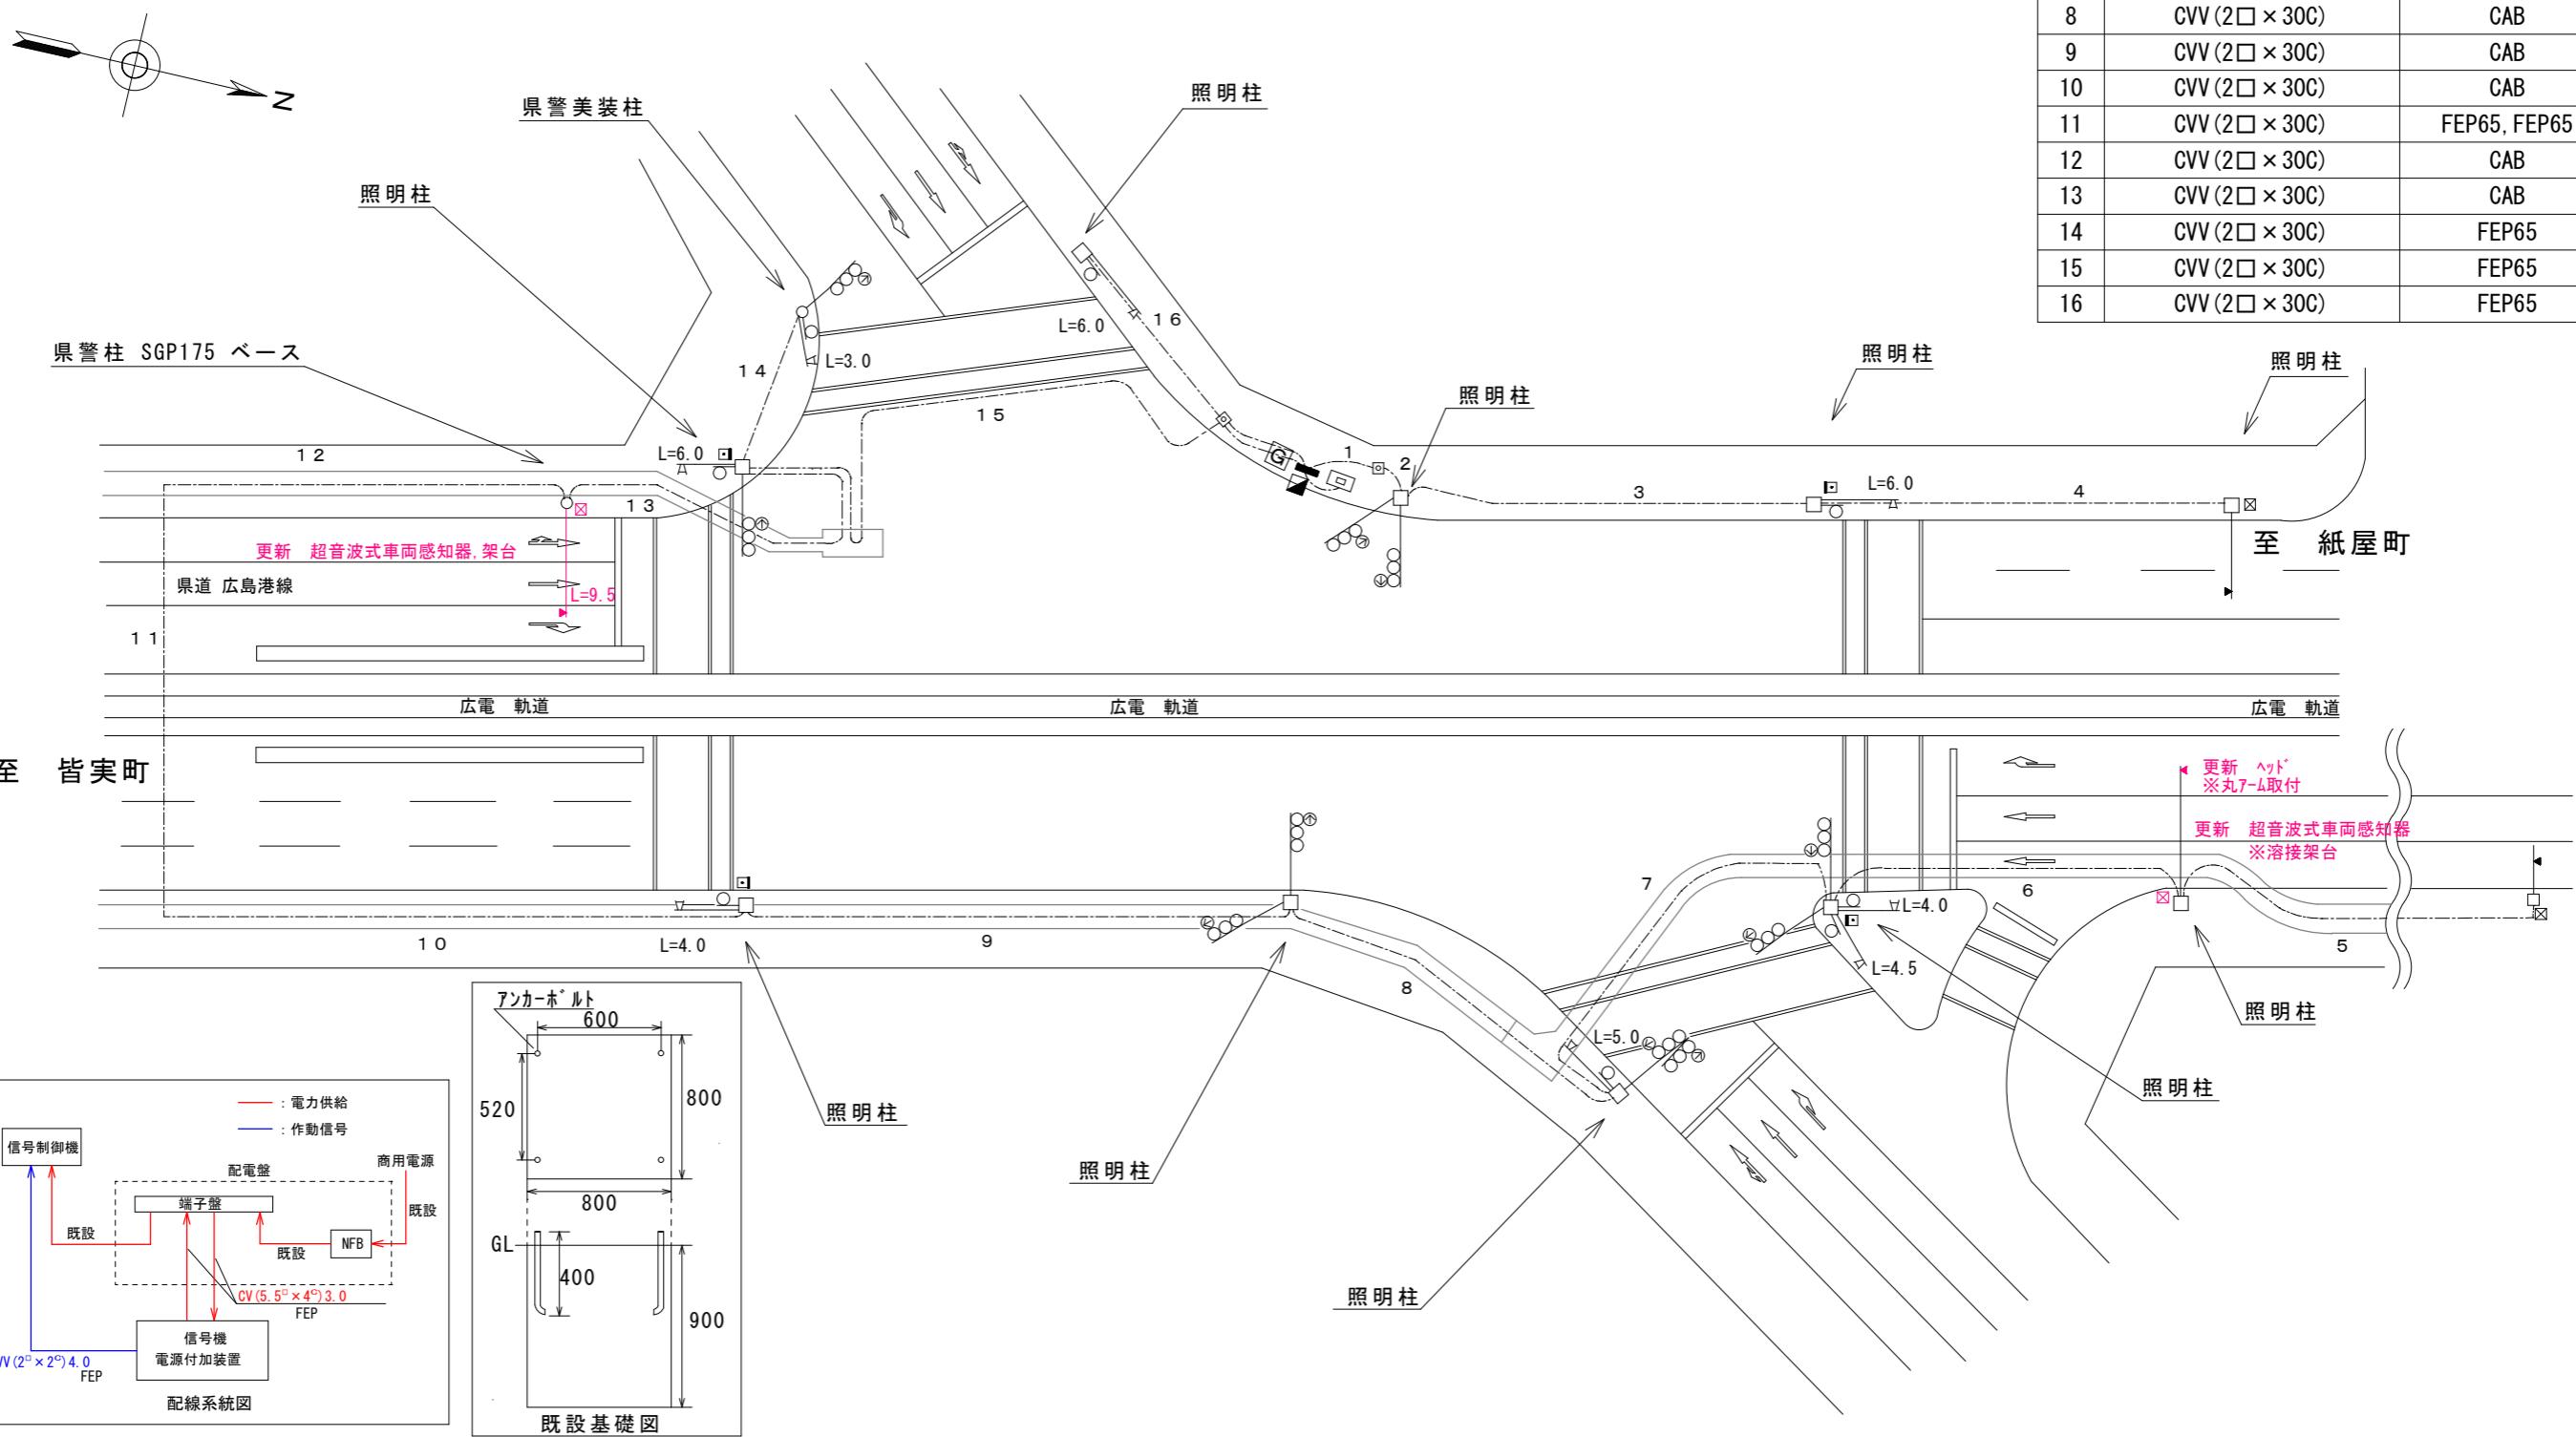

番号	ケーブル	管路
1	CVV(2□×30C)	FEP65
2	CVV(2□×30C)	FEP65
3	CVV(2□×30C)	FEP65, FEP65
4	CVV(2□×4C)	FEP65, FEP65
5	CVV(2□×12C)	CAB
6	CVV(2□×20C)	CAB
7	CVV(2□×30C)	CAB
8	CVV(2□×30C)	CAB
9	CVV(2□×30C)	CAB
10	CVV(2□×30C)	CAB
11	CVV(2□×30C)	FEP65, FEP65
12	CVV(2□×30C)	CAB
13	CVV(2□×30C)	CAB
14	CVV(2□×30C)	FEP65
15	CVV(2□×30C)	FEP65
16	CVV(2□×30C)	FEP65

広島県警察本部
交通部交通規制課

課長	室長	次席	課員	設計

令和 7 年 10 月
21 枚の内 13 枚
縮尺 1/500


工事名 広島市中区千田町1丁目12番北角先
日赤原爆病院前 交差点 情報収集装置

警察署名	規制番号
広島中央	1 - 5 5

凡	[□] 制御機(側柱式)	[☒] 車両感知器	[■] 押ボタン箱側柱式	[○○○] 車両用信号灯器	[●n P] 端子函	—∞— 架空制御ケーブル	—■— 露出配管	☒ 視覚障害者用付加装置制御機	■ 灯火式可変標識
	[□] 制御機(自立式)	[▲] 送受器	[●] 押ボタン箱自立式	[○] 歩行者用信号灯器	[●] 信号柱(新設)	——— 架空通信ケーブル	[○] ハンドホール	[△] 視覚障害者用付加装置スピーカー	[■] 反射式可変標識
例	[■] 端末信号送信装置	[□] 光学式感知器	[—] 配電盤	[○○○] 縱型信号灯器	[○] 信号柱(既設)	----- 埋設配管	[□] プルボックス	[☒] 可変標識制御機	


1 情報収集装置更新工事 (特定)

- 主要機材
超音波式車両感知器 警交仕規第1017号「版2」 1車線用 L=6.0 1基
- 撤去機材
超音波式車両感知器 1車線用, ヘッド・アーム付 1基(処分)

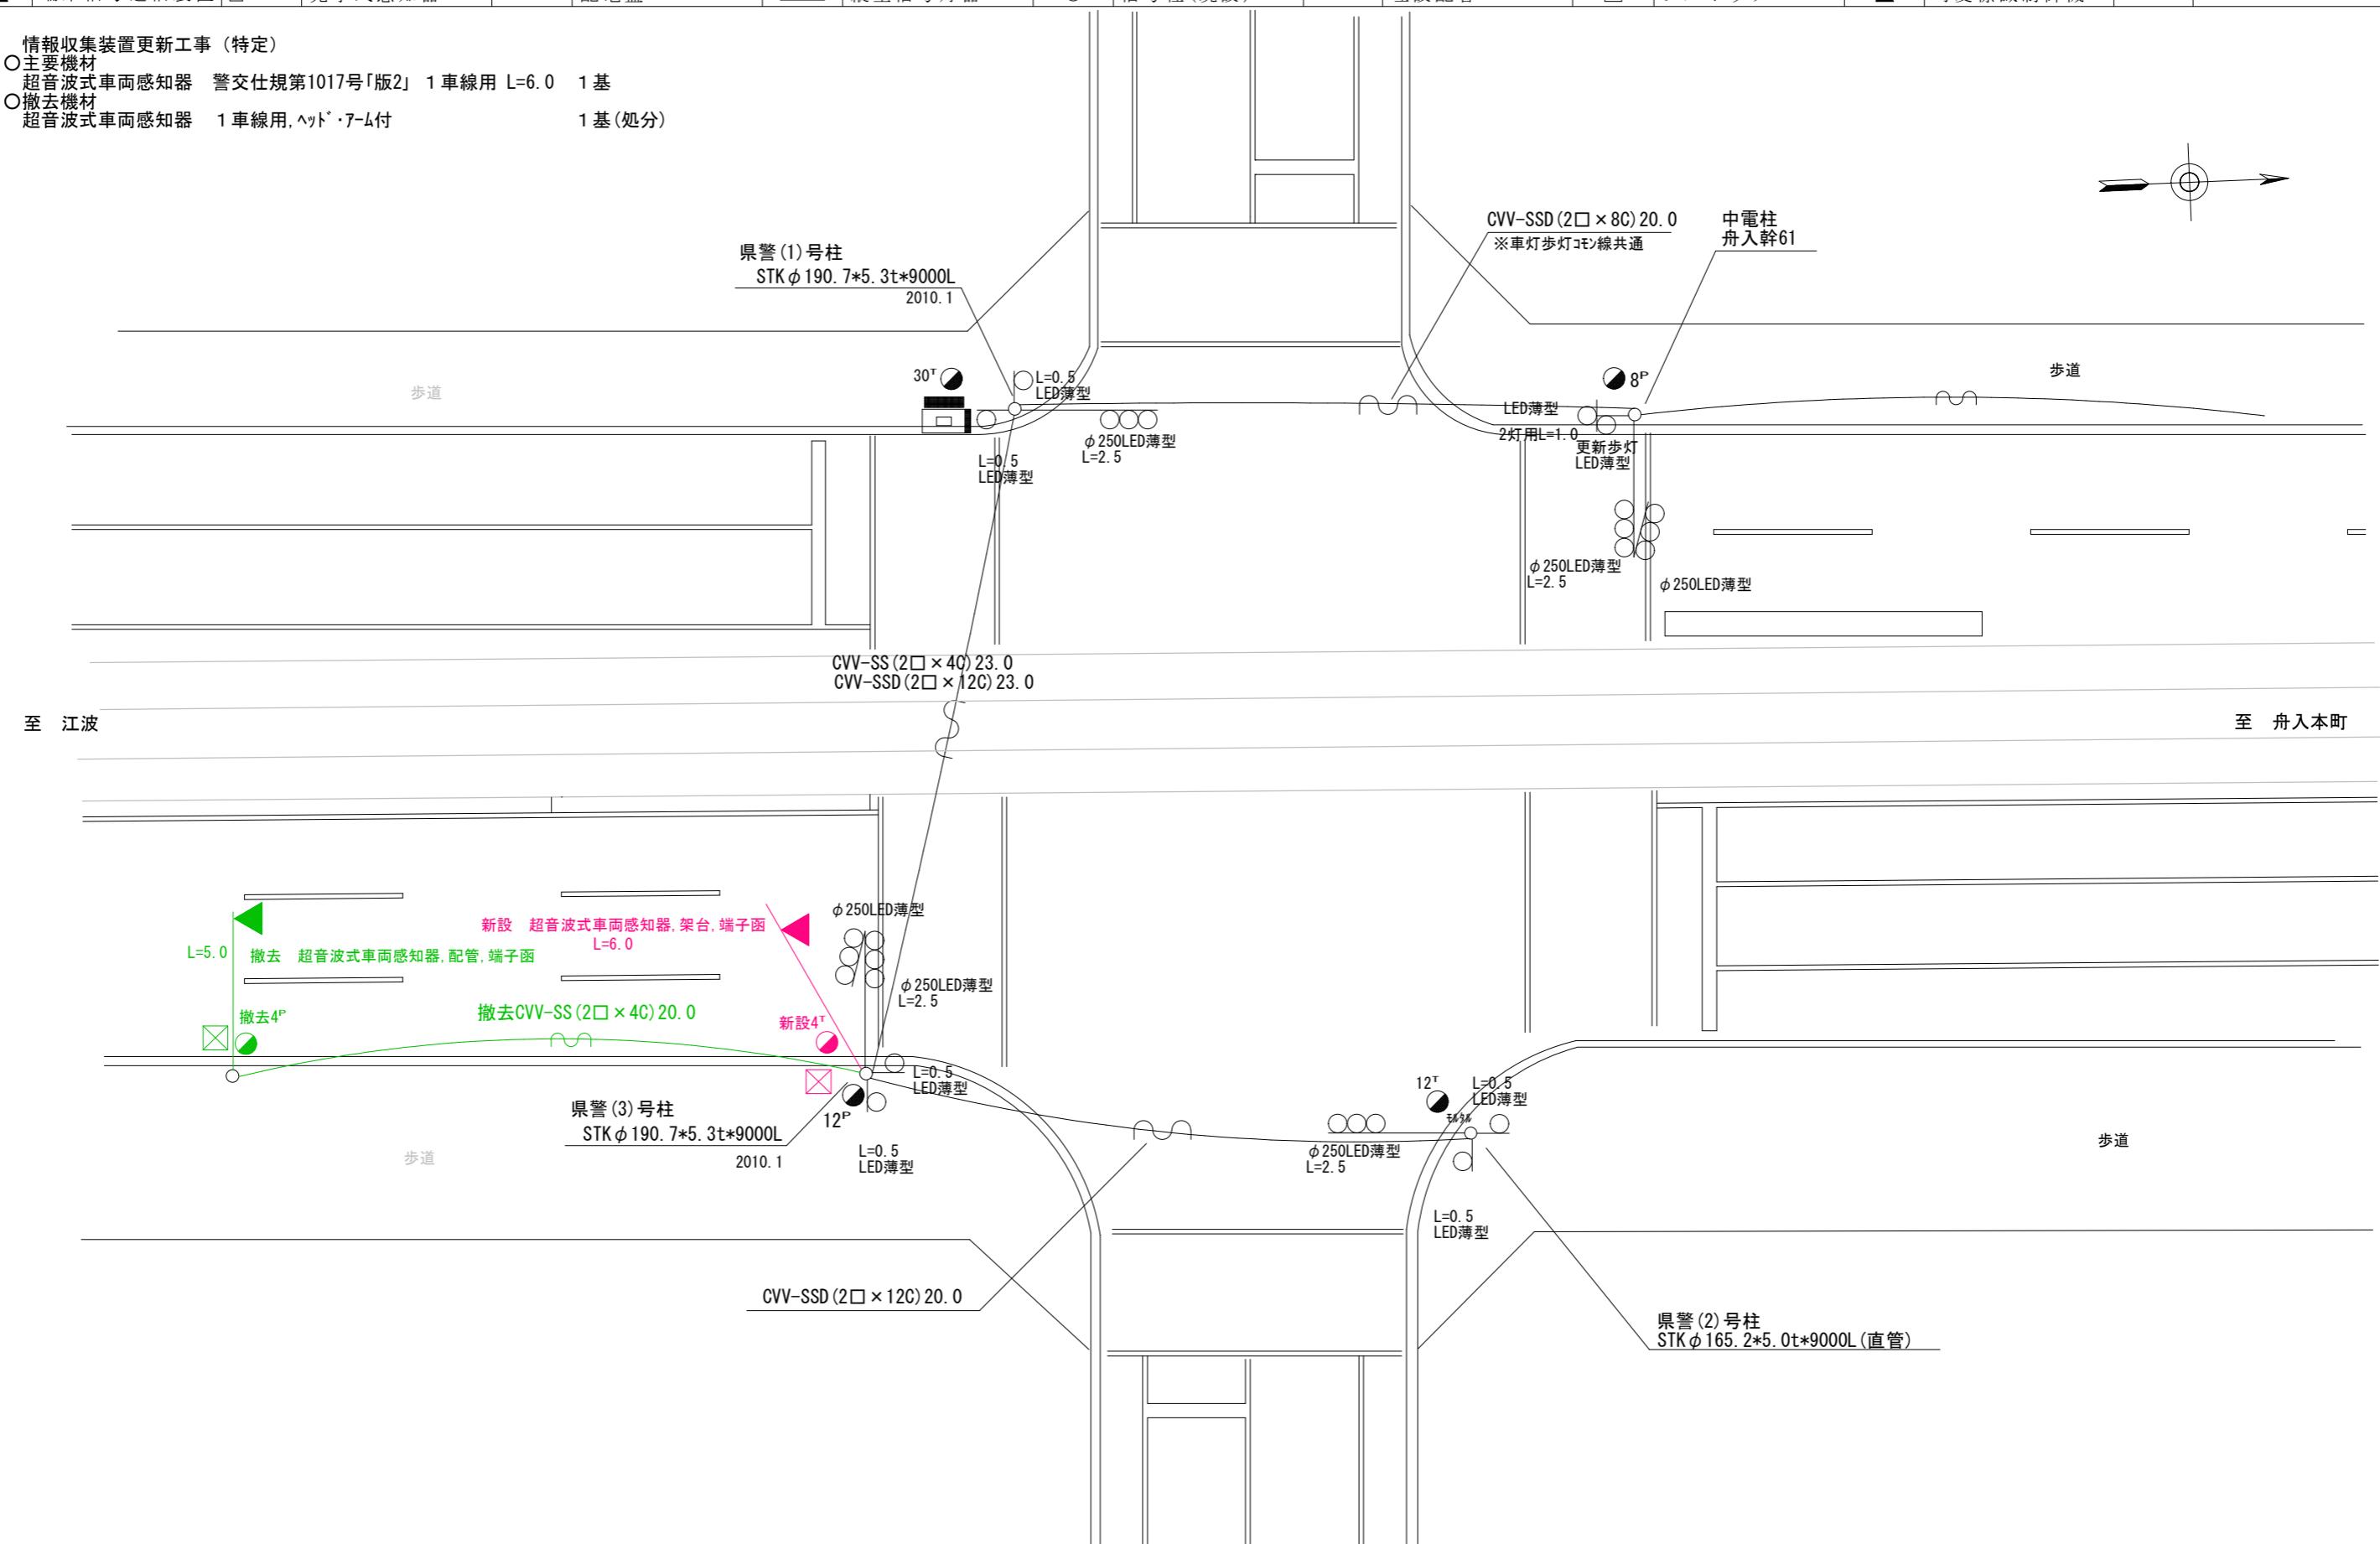

広島県警察本部 交通部交通規制課	課長	室長	次席	課長補佐	課員	設計	令和 7 年 10 月	工事名 広島市中区舟入本町14番26号先 舟入本町電停 交差点 情報収集装置更新工事	警察署名	規制番号
							21枚の内 14枚			
							縮尺 1 / 200			
									広島中央	1-157

凡	□	制御機(側柱式)	☒	車両感知器	●	押ボタン箱側柱式	○○○	車両用信号灯器	○n P	端子函	—∞—	架空制御ケーブル	—	露出配管	■	視覚障害者用付加装置制御機	—	灯火式可変標識
	□	制御機(自立式)	▲	送受器	●	押ボタン箱自立式	○	歩行者用信号灯器	●	信号柱(新設)	-----	架空通信ケーブル	○	ハンドホール	△	視覚障害者用付加装置付—かー	■	反射式可変標識
例	▲	端末信号送信装置	□	光学式感知器	—	配電盤	○○○	縦型信号灯器	○	信号柱(既設)	-----	埋設配管	P	ブルボックス	☒	可変標識制御機	□	画像カメラ

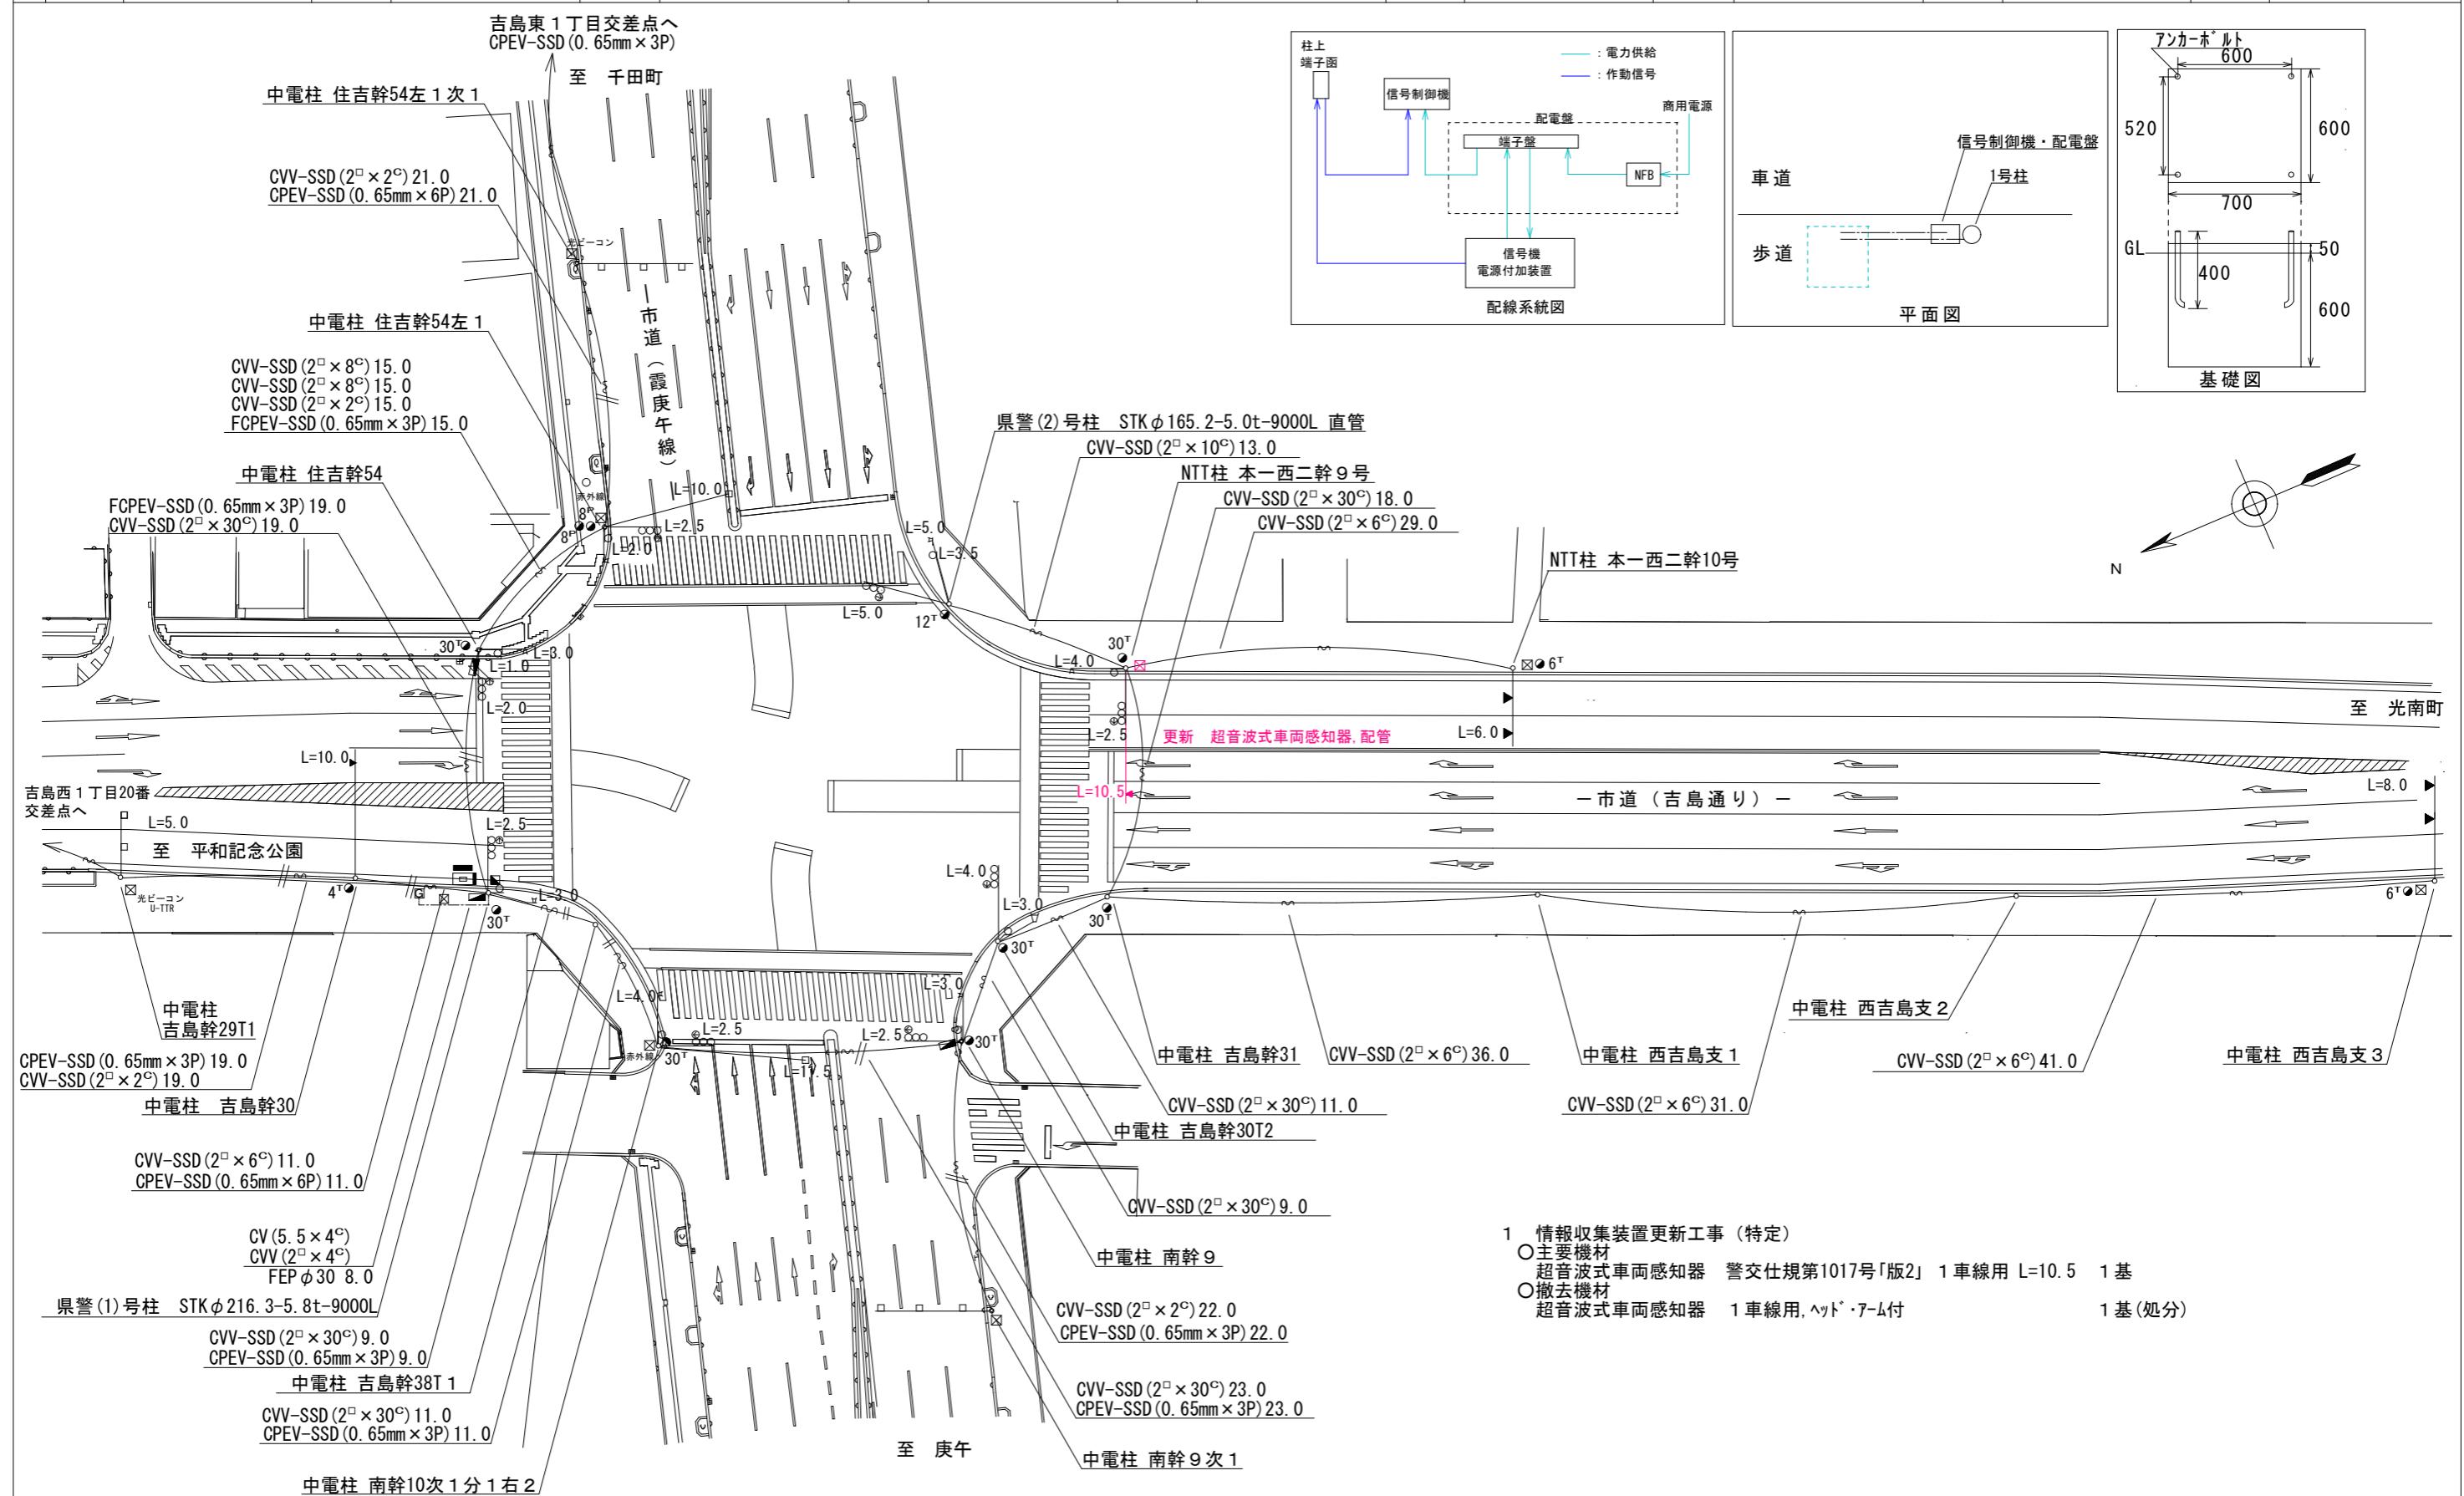

広島県警察本部 交通部交通規制課	課長	室長	次席	課長補佐	課員	設計	令和7年10月	工事名 廣島市中区吉島西1丁目21番8号先 吉島西1丁目交差点 情報収集装置更新	警察署名	規制番号
							21枚の内 15枚		工事 廣島中央	1-701
							縮尺 1/500			

凡	<input type="checkbox"/> 制御機(側柱式)	<input checked="" type="checkbox"/> 車両感知器	<input type="checkbox"/> 押ボタン箱側柱式	○○○	車両用信号灯器	<input type="checkbox"/> On P	端子函	～～～	架空制御ケーブル	—	露出配管	■	視覚障害者用付加装置制御機	—	灯火式可変標識
	<input type="checkbox"/> 制御機(自立式)	<input type="checkbox"/> 送受器	<input type="checkbox"/> 押ボタン箱自立式	○○○	歩行者用信号灯器	<input checked="" type="checkbox"/>	信号柱(新設)	—	架空通信ケーブル	—	ハンドホール	△	視覚障害者用付加装置スピーカー	■	反射式可変標識
例	<input checked="" type="checkbox"/> 端末信号送信装置	<input type="checkbox"/> 光学式感知器	<input type="checkbox"/> 配電盤	○○○	縦型信号灯器	<input type="checkbox"/>	信号柱(既設)	—	埋設配管	—	ブルボックス	■	可変標識制御機	□	画像カメラ



1 情報収集装置更新工事（特定）

○主要機材
超音波式車両感知器 警交仕規第1017号「版2」 1車線用 L=6.5 1基

○撤去機材
超音波式車両感知器 1車線用、ヘッド・アーム付 1基(処分)


2 信号柱更新工事(単県)

○主要機材
信号柱 STK φ165.2*5.0*9000L 直管
感知器架台加工

○撤去機材
信号柱 CP9-19-350



凡 例	□	制御機(側柱式)	☒	車両感知器	▣	押ボタン箱側柱式	○○○	車両用信号灯器	●n P	端子函	～～～	架空制御ケーブル	—	露出配管	■	視覚障害者用附加装置制御機	■	灯火式可変標識
	□	制御機(自立式)	▲	送受器	▣	押ボタン箱自立式	○	歩行者用信号灯器	●	信号柱(新設)	----	架空通信ケーブル	○	ハンドホール	△	視覚障害者用附加装置制御機	■	反射式可変標識
	▲	端末信号送信装置	□	光学式感知器	■	配電盤	○○○	縦型信号灯器	○	信号柱(既設)	-----	埋設配管	P	ブルボックス	☒	可変標識制御機		

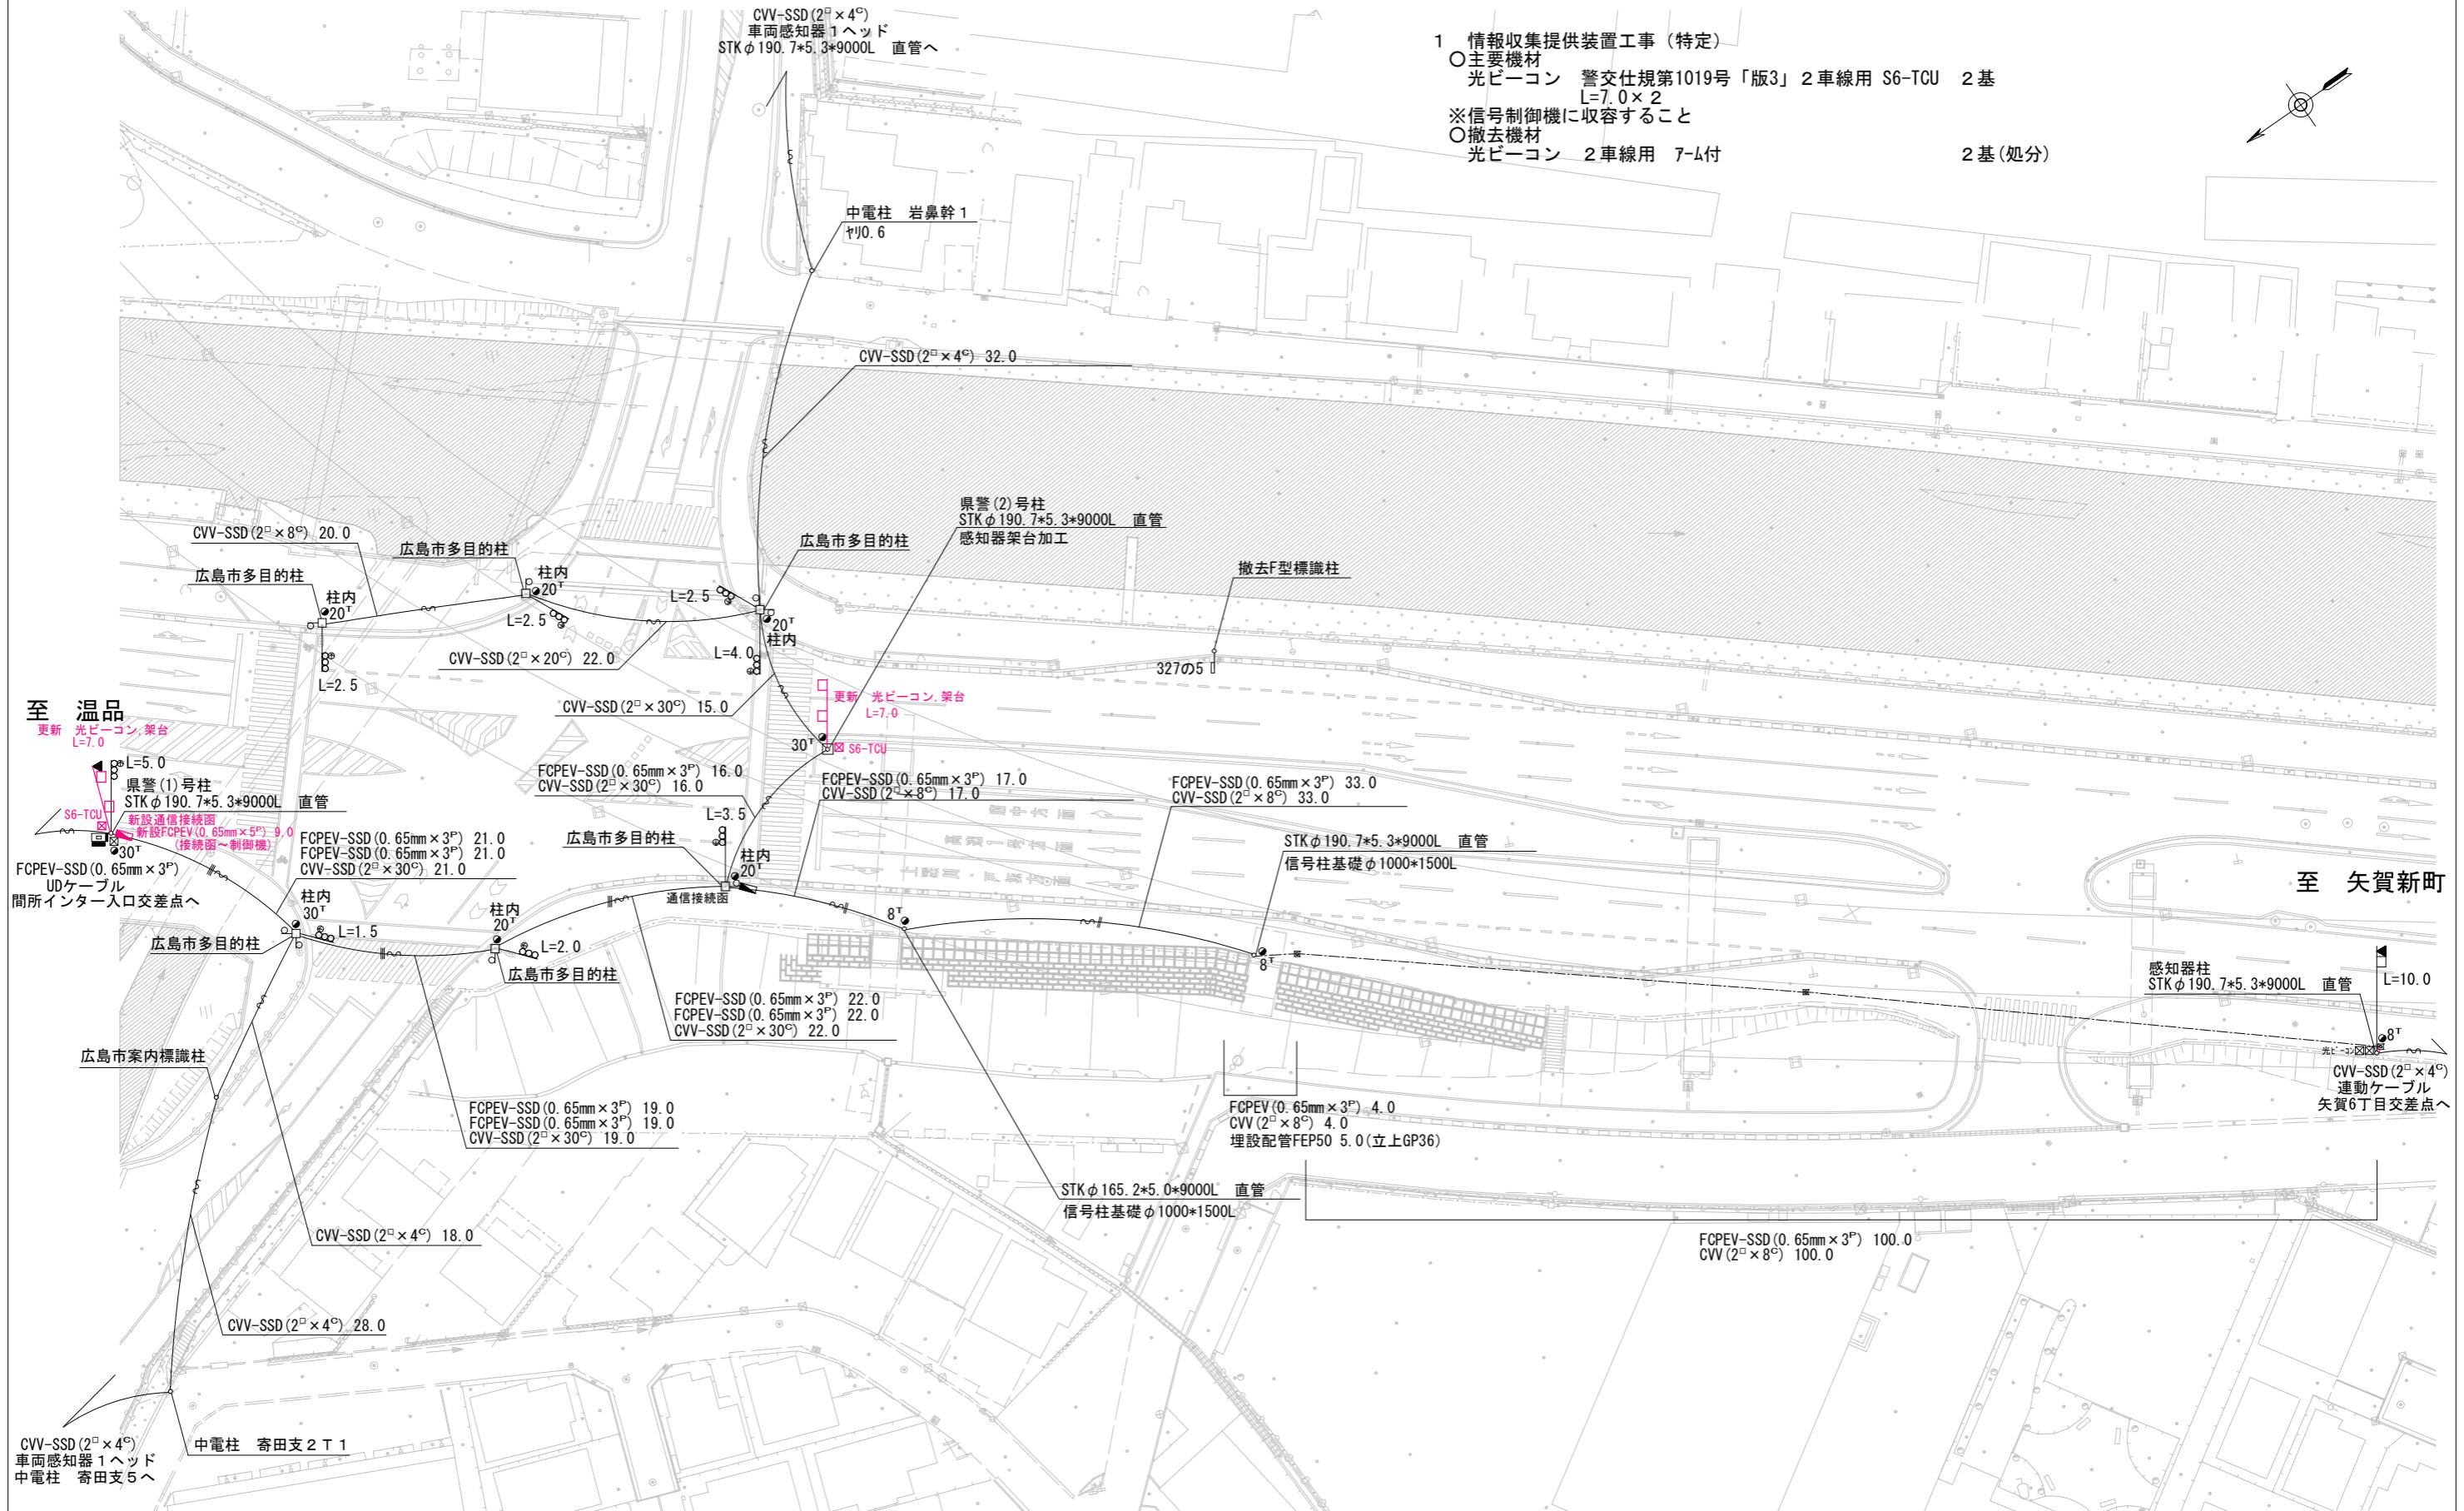

広島県警察本部 交通部交通規制課

課長	室長	次席	補佐	課員	設

計 令和 7 年 10 月
21葉の内 17枚
縮尺 1 / 600

工事名 広島市東区矢賀6丁目2番22号先
鶴江橋西詰交差点
情報収集提供装置工

警察署名	規制番号
広島東	1-786

凡 例	<input type="checkbox"/> 制御機(側柱式)	<input checked="" type="checkbox"/> 車両感知器	<input type="checkbox"/> 押ボタン箱側柱式	○○○	車両用信号灯器	<input type="circle"/> n P	端子函	—○—	架空制御ケーブル	—	露出配管	<input type="checkbox"/>	視覚障害者用付加装置制御機	<input type="checkbox"/>	灯火式可変標識
	<input type="checkbox"/> 制御機(自立式)	<input checked="" type="triangle"/> 送受器	<input type="checkbox"/> 押ボタン箱自立式	○○	歩行者用信号灯器	<input type="circle"/> ●	信号柱(新設)	———	架空通信ケーブル	□	ハンドホール	<input type="triangle"/>	視覚障害者用付加装置ピッカ	<input type="checkbox"/>	反射式可変標識
	<input checked="" type="triangle"/> 端末信号送信装置	<input type="checkbox"/> 光学式感知器	<input type="checkbox"/> 配電盤	○○○	縦型信号灯器	<input type="circle"/> ○	信号柱(既設)	-----	埋設配管	□ P	ブルボックス	<input type="checkbox"/> ■	可変標識制御機		


1 情報収集提供装置工事(特定)

○主要機材
 光ビーコン 警交仕規第1019号「版3」2車線用 S6-TCU 3基
 L=8.5, L=8.0, L=6.5
 光ビーコン 警交仕規第1019号「版3」1車線用 S6-TCU 1基
 L=3.5

※信号制御機に収容すること

○撤去機材
 光ビーコン 2車線用 7ム付
 光ビーコン 1車線用 7ム付

3基(処分)
1基(処分)

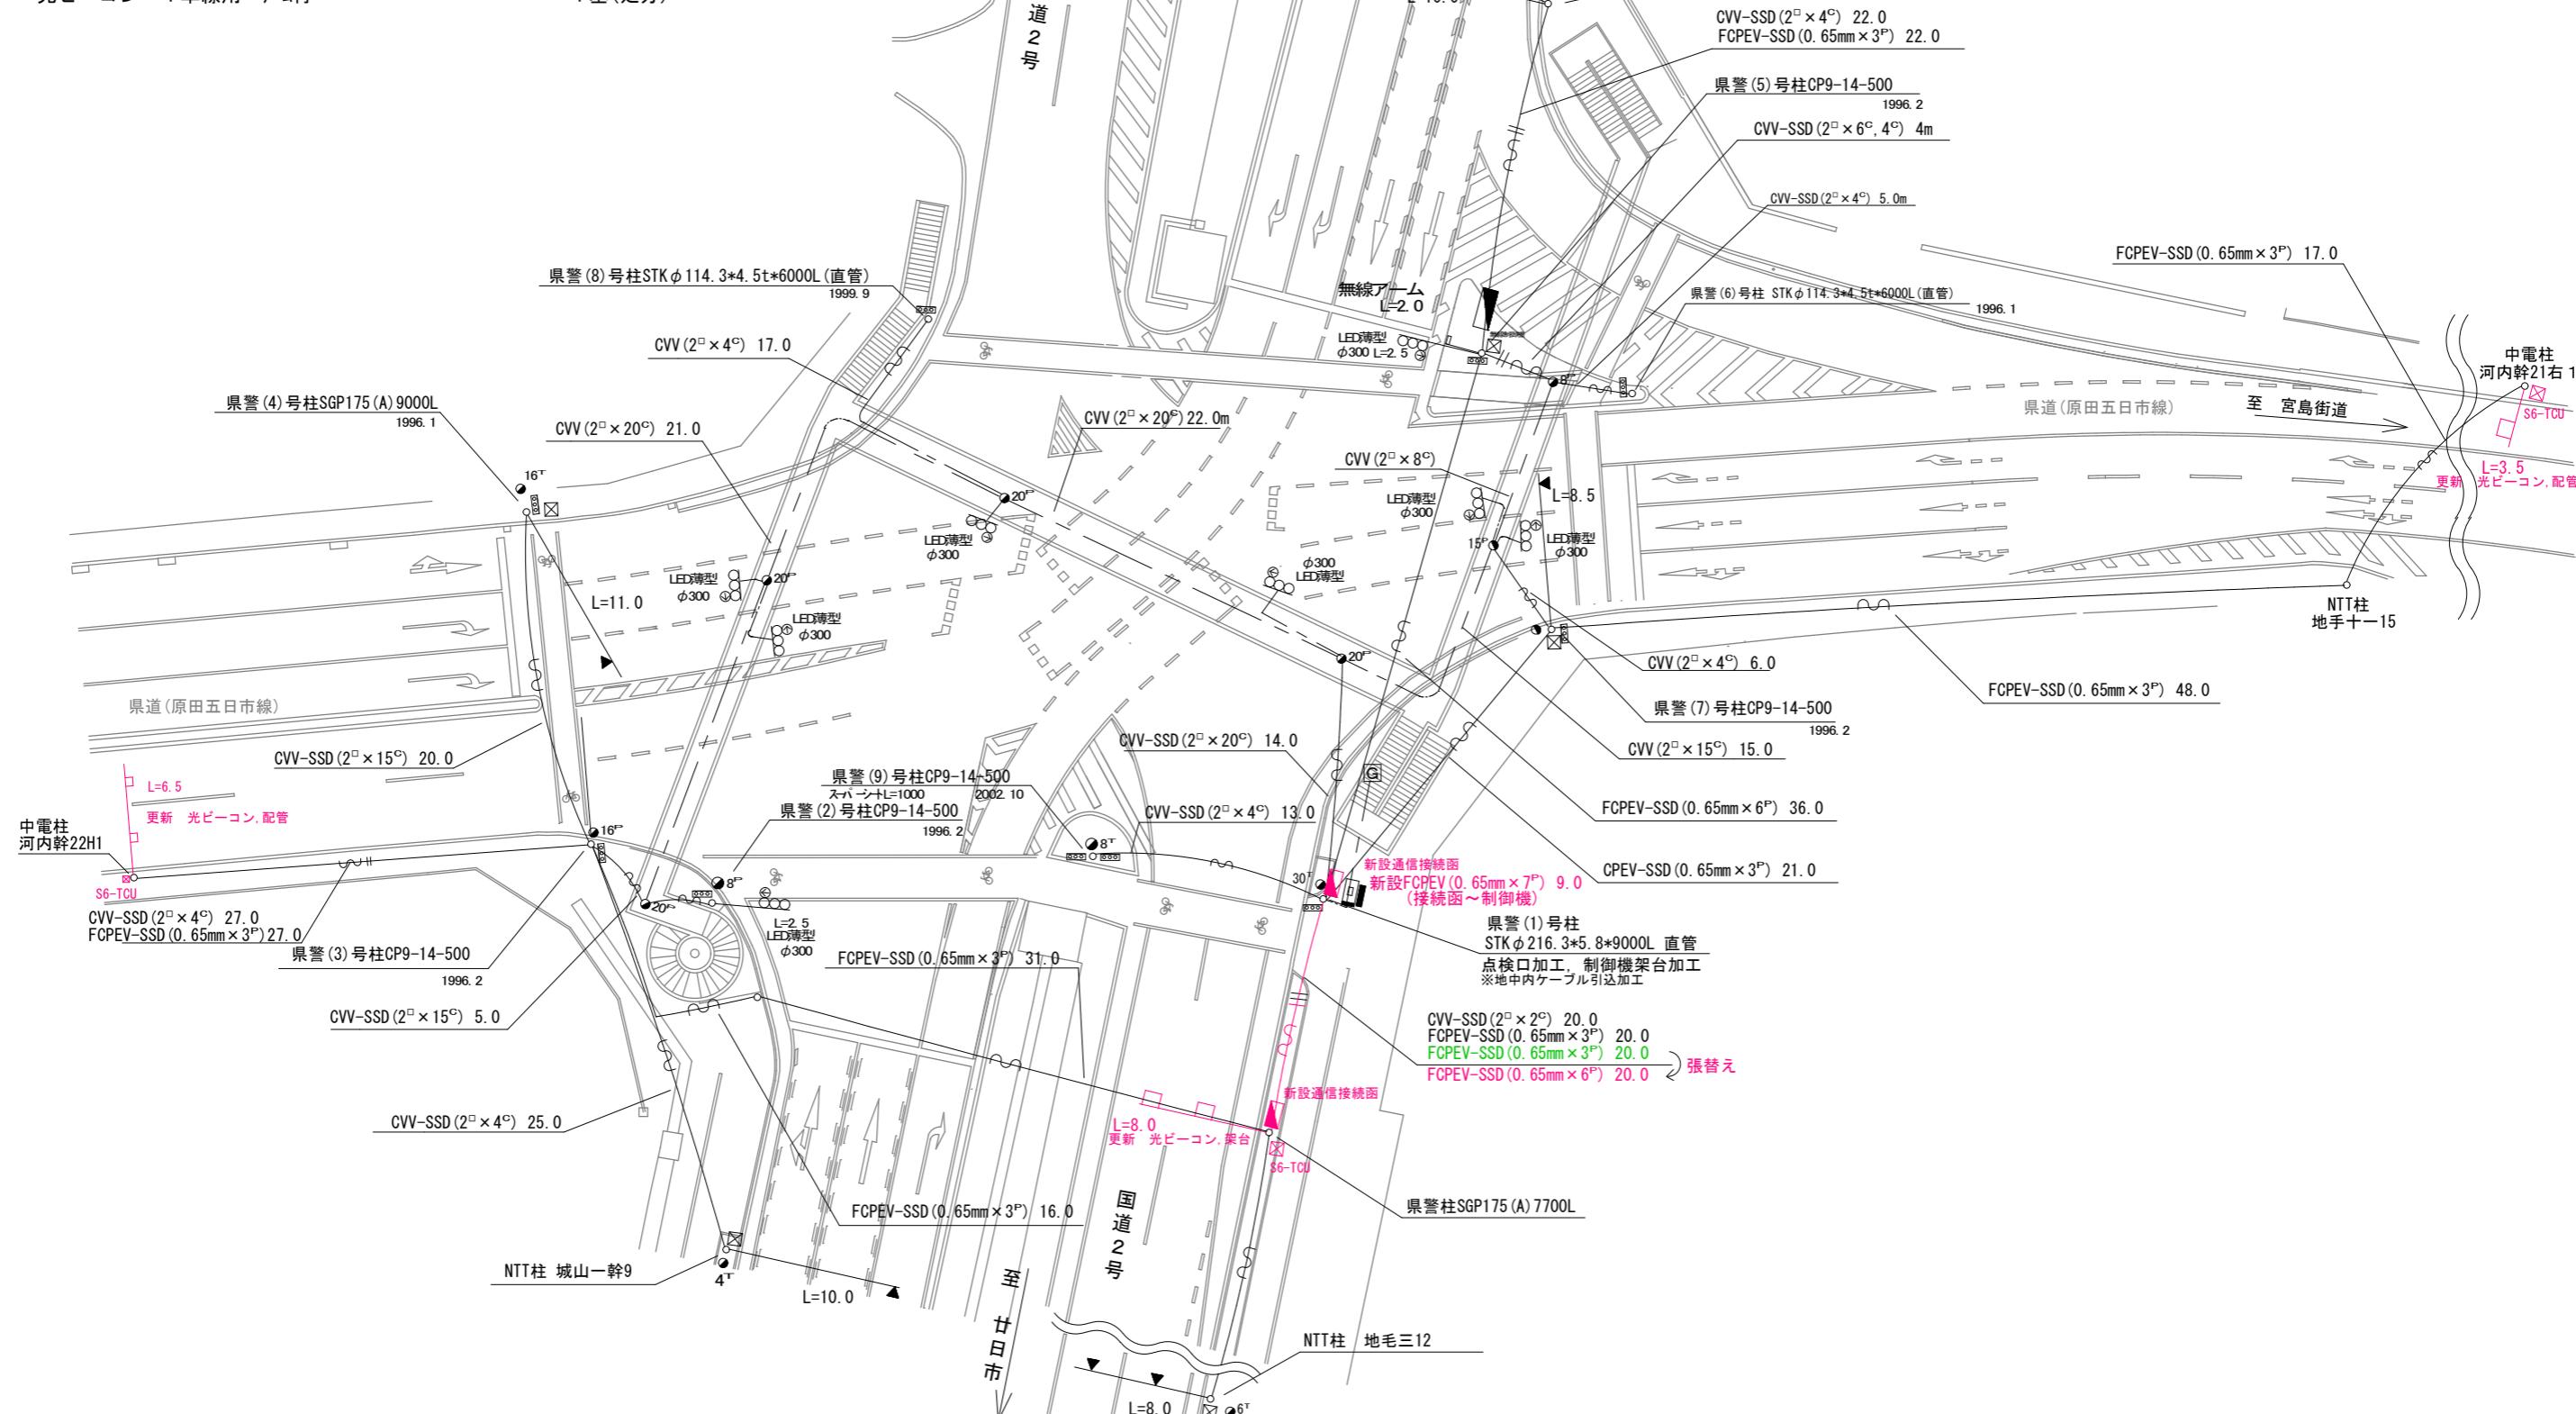

凡	[□]	制御機(側柱式)	[☒]	車両感知器	[●]	押ボタン箱側柱式	[○○○]	車両用信号灯器	[●n P]	端子函	—∞—	架空制御ケーブル	—	露出配管	[■]	視覚障害者用付加装置制御機	[■—■]	灯火式可変標識
例	[□]	制御機(自立式)	[▲]	送受器	[○]	押ボタン箱自立式	[○]	歩行者用信号灯器	[●]	信号柱(新設)	—	架空通信ケーブル	[○]	ハンドホール	[△]	視覚障害者用付加装置スピーカー	[■—■]	反射式可変標識
	[■]	端末信号送信装置	[□—]	光学式感知器	[—]	配電盤	[○○○]	縦型信号灯器	[○]	信号柱(既設)	—	埋設配管	[P]	プルボックス	[■]	可変標識制御機		

1 車両用灯器LED化改良工事(単県)

○主要機材

車両用灯器 横三位 $\phi 250$ LED薄型 警交仕規第1014号「版4」 5灯
 $L=2.5 \times 1, L=2.0 \times 2, L=1.0 \times 2$

車両用灯器 矢印式 $\phi 250$ LED薄型 警交仕規第1014号「版4」 5灯

○撤去機材

車両用灯器 横三位 アーム付 5灯(処分)

車両用灯器 矢印式 5灯(処分)

2 歩行者用灯器LED化改良工事(単県)

○主要機材

歩行者用灯器 警交仕規第1014号「版4」 側柱式 LED薄型 低コスト 2灯
 $L=0.5 \times 2$

○撤去機材

歩行者用灯器 アーム付 2灯(処分)

3 情報収集提供装置工事(特定)


○主要機材

光ビーコン 警交仕規第1019号「版3」 2車線用 S6-TCU $L=7.0$ 2基

*信号制御機に収容すること

○撤去機材

光ビーコン 2車線用 アーム付 2基(処分)

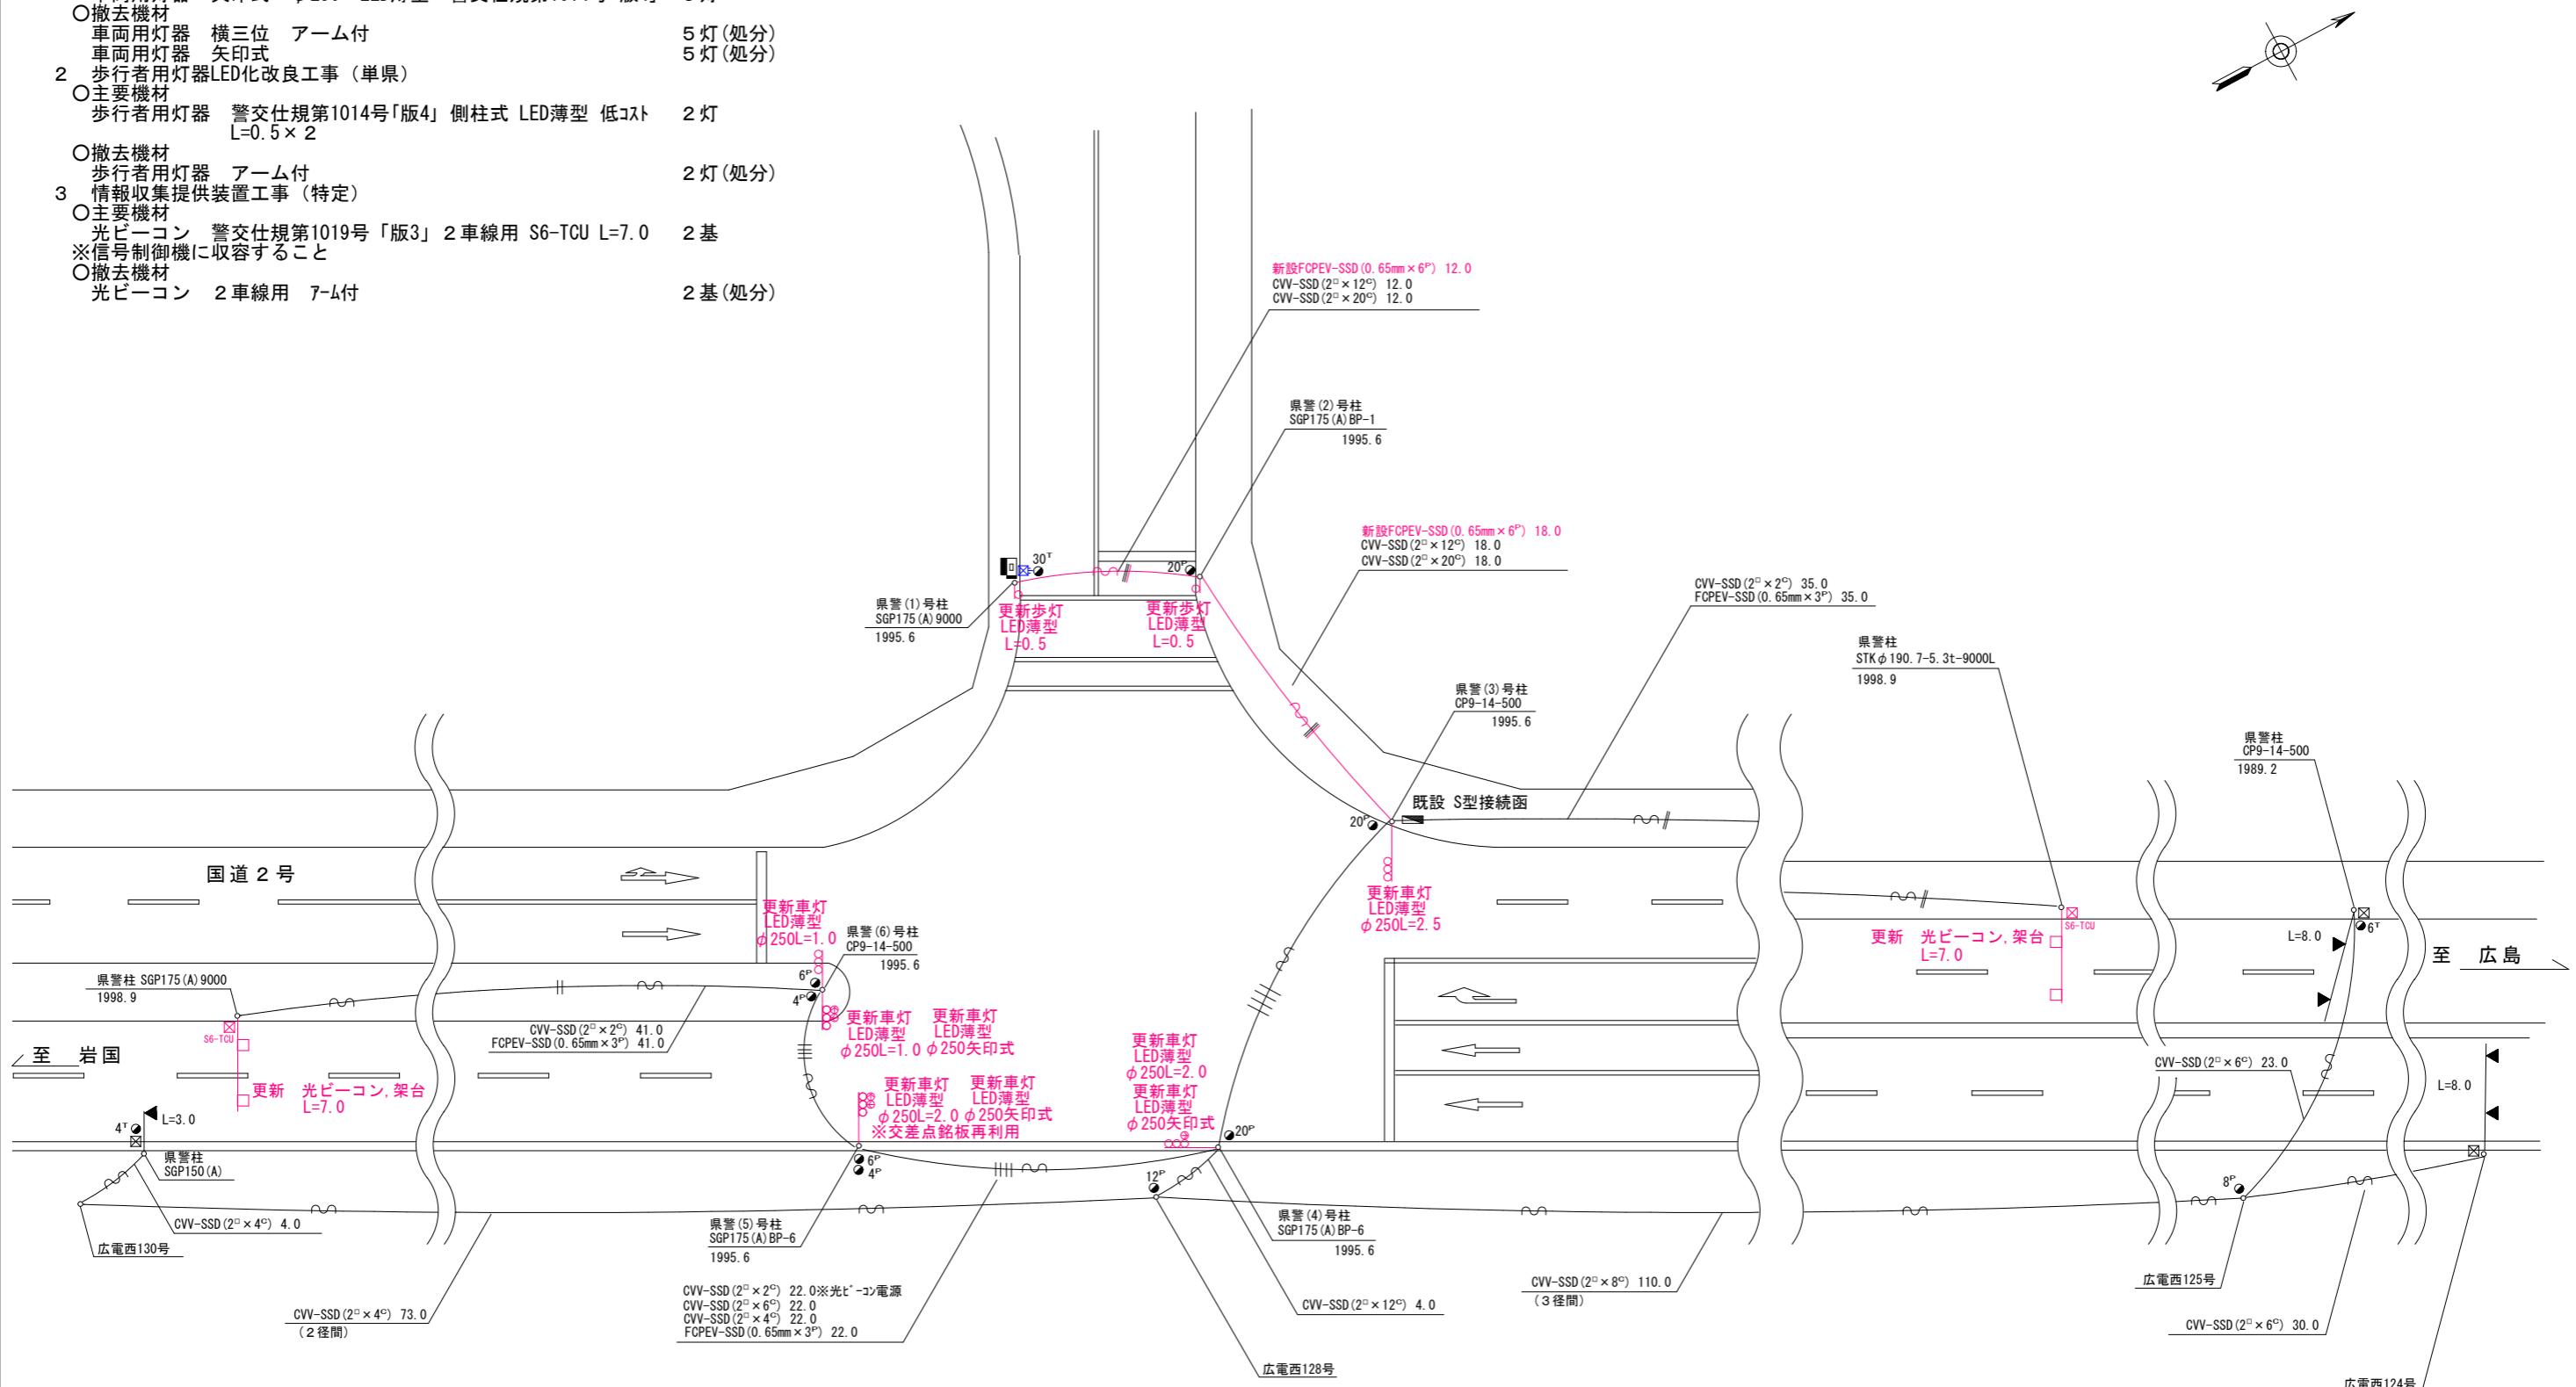

凡	<input checked="" type="checkbox"/>	制御機(側柱式)	<input checked="" type="checkbox"/>	車両感知器	<input checked="" type="checkbox"/>	押ボタン箱側柱式	<input checked="" type="checkbox"/>	車両用信号灯器	<input checked="" type="checkbox"/>	P	端子函	<input checked="" type="checkbox"/>	架空制御ケーブル	<input checked="" type="checkbox"/>	露出配管	<input checked="" type="checkbox"/>	視覚障害者用附加装置制御機	<input checked="" type="checkbox"/>	灯火式可変標識
例	<input checked="" type="checkbox"/>	制御機(自立式)	<input checked="" type="checkbox"/>	送受器	<input checked="" type="checkbox"/>	押ボタン箱自立式	<input checked="" type="checkbox"/>	歩行者用信号灯器	<input checked="" type="checkbox"/>	信号柱(新設)	<input checked="" type="checkbox"/>	架空通信ケーブル	<input checked="" type="checkbox"/>	ハンドホール	<input checked="" type="checkbox"/>	視覚障害者用附加装置バー	<input checked="" type="checkbox"/>	反射式可変標識	
	<input checked="" type="checkbox"/>	端末信号送信装置	<input checked="" type="checkbox"/>	光学式感知器	<input checked="" type="checkbox"/>	配電盤	<input checked="" type="checkbox"/>	縦型信号灯器	<input checked="" type="checkbox"/>	信号柱(既設)	<input checked="" type="checkbox"/>	埋設配管	<input checked="" type="checkbox"/>	プルボックス	<input checked="" type="checkbox"/>	可変標識制御機			

1 改修工事(単県)

○主要機材
車用燈器 午印士 驚奇仕規第1014号[版4] LED薄型 φ250 2灯

車両用灯器 矢印式 警交仕規第1014号
電車用(指定色塗装) × 2


制御機オプション 灯器開閉素
制御機オプション リリース

制御機オプション リコール
内装改造 現在車両

中央裝置改造 現示變更
信号制御機現地改造 現示變更


信号制御機現地改造 現示変更

1 素子
1 ユニット
1 式
1 式

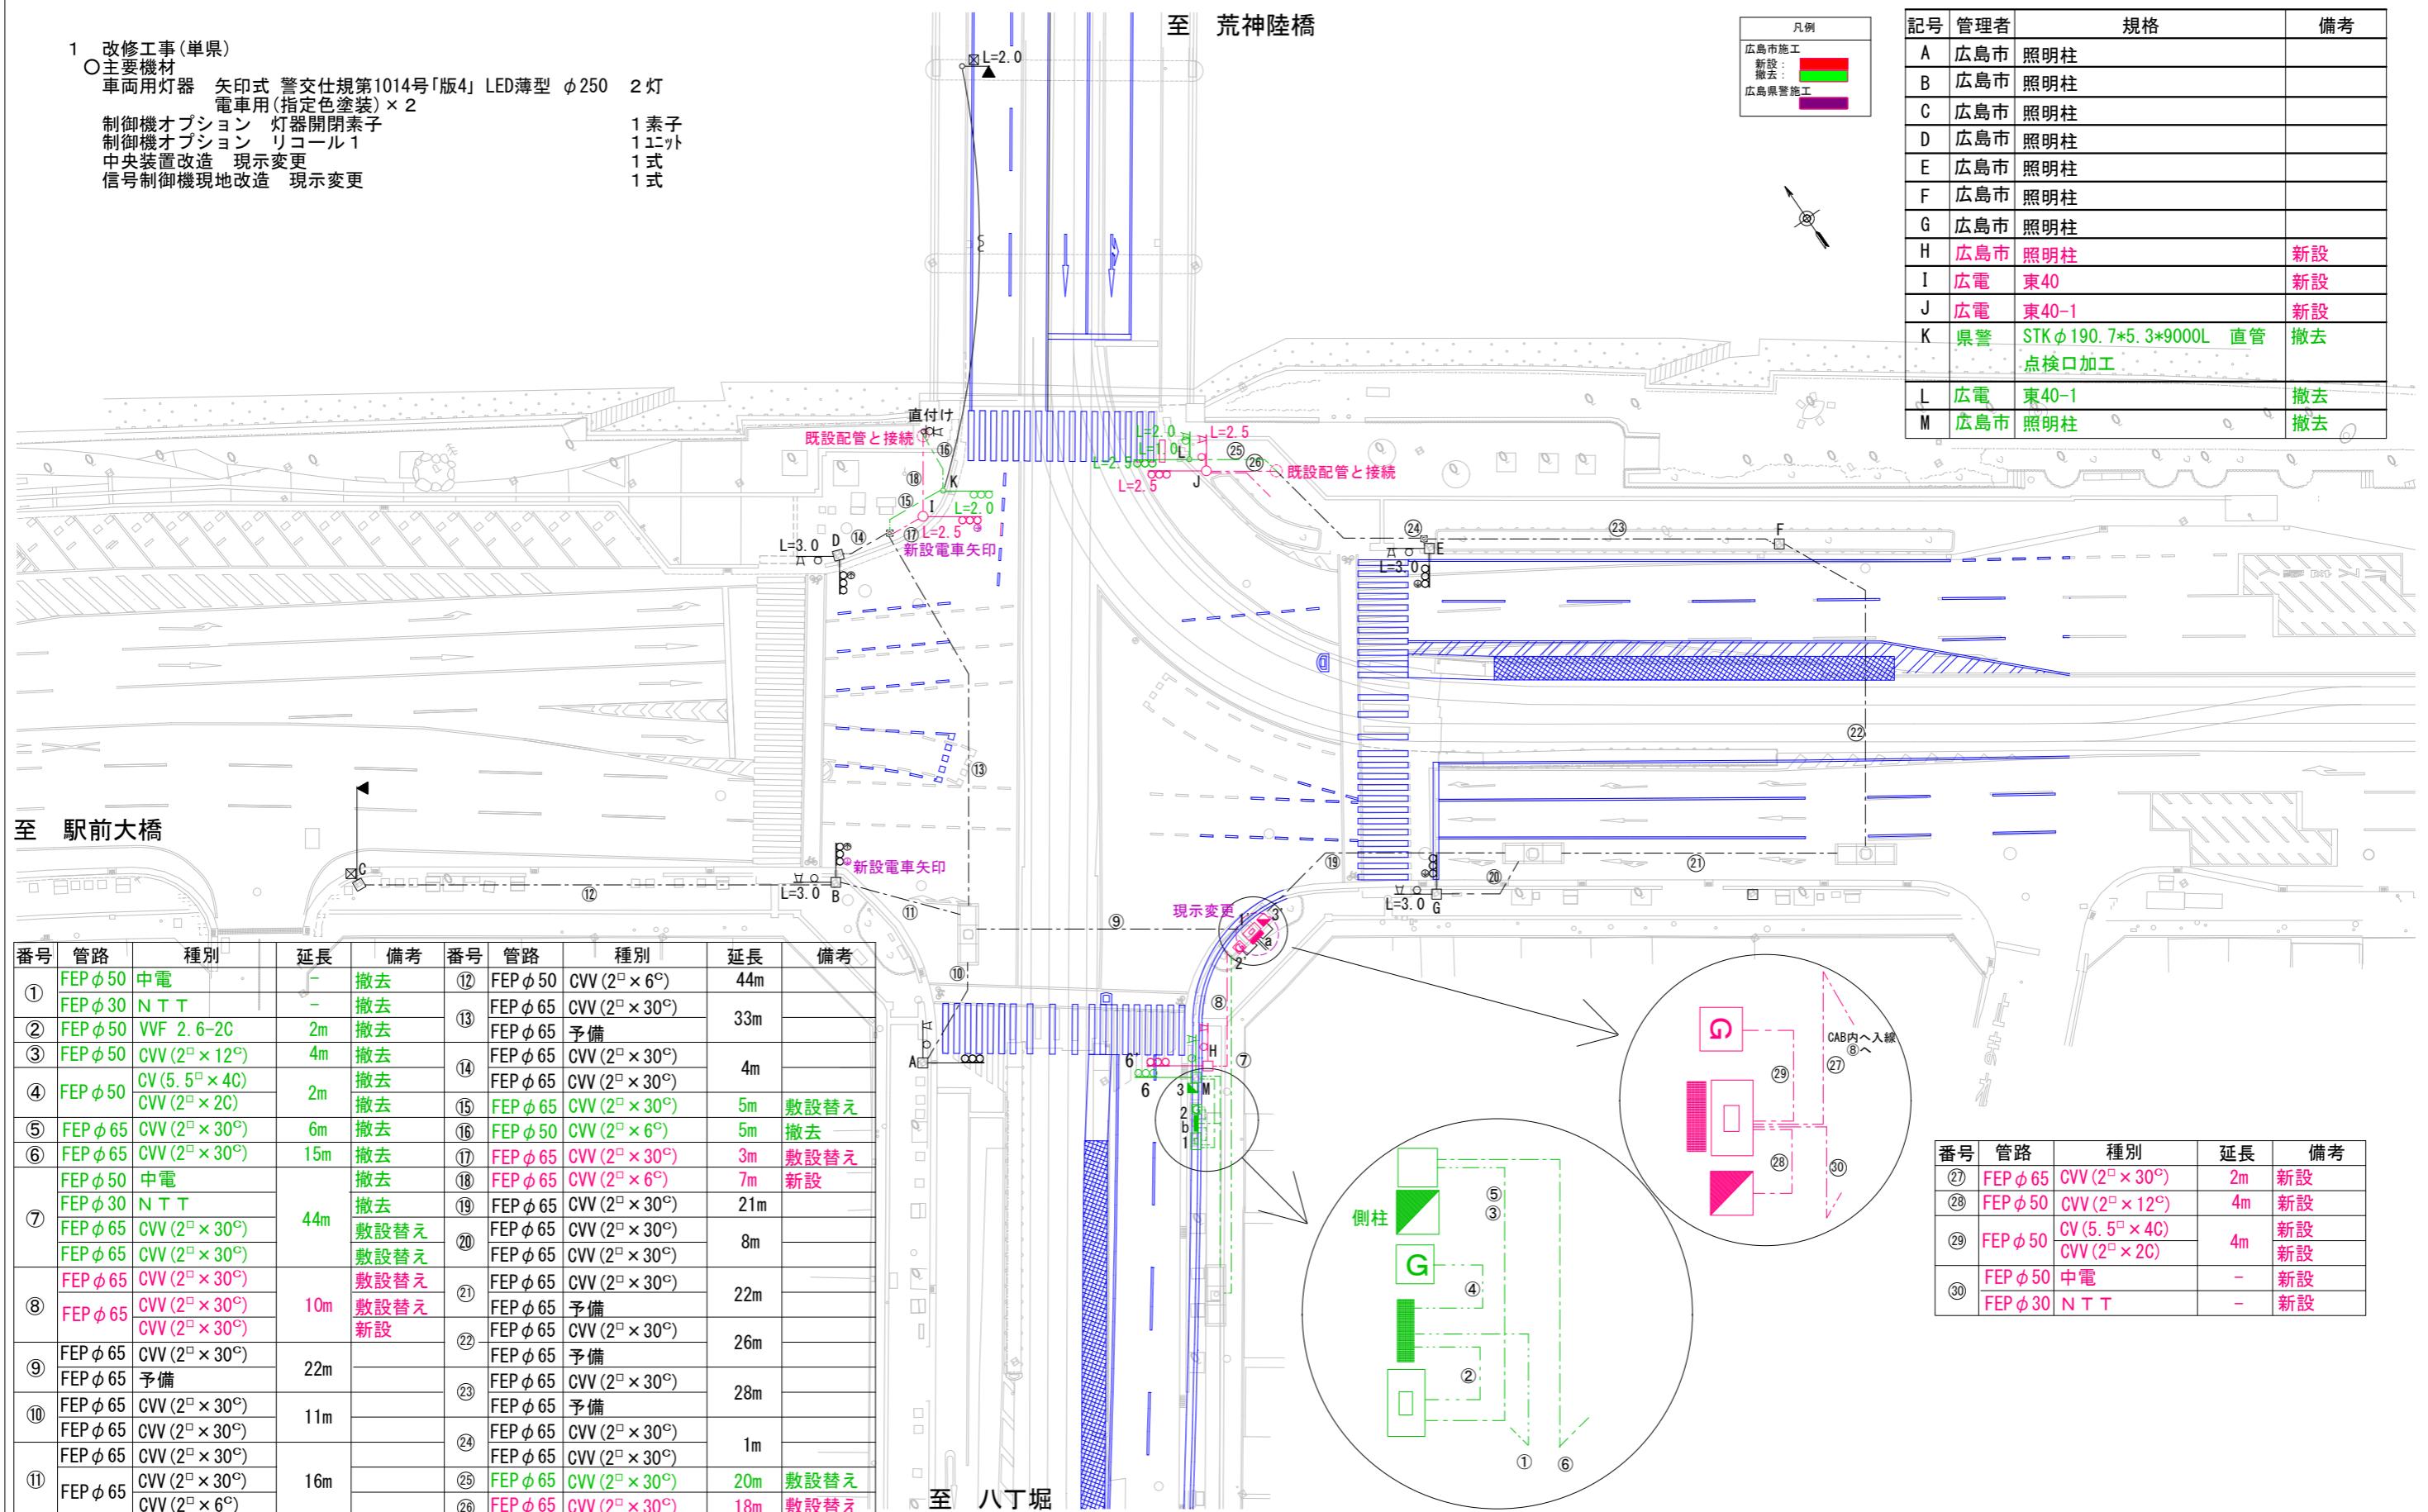

広島県警察本部 交通部交通規制課

凡 例		制御機(側柱式)		車両感知器		押ボタン箱側柱式		車両用信号灯器		端子函		架空制御ケーブル		露出配管		視覚障害者用附加装置制御機		灯火式可変標識
		制御機(自立式)		送受器		押ボタン箱自立式		歩行者用信号灯器		信号柱(新設)		架空通信ケーブル		ハンドホール		視覚障害者用附加装置		反射式可変標識
		端末信号送信装置		光学式感知器		配電盤		縦型信号灯器		信号柱(既設)		埋設配管		ブルボックス		可変標識制御機		

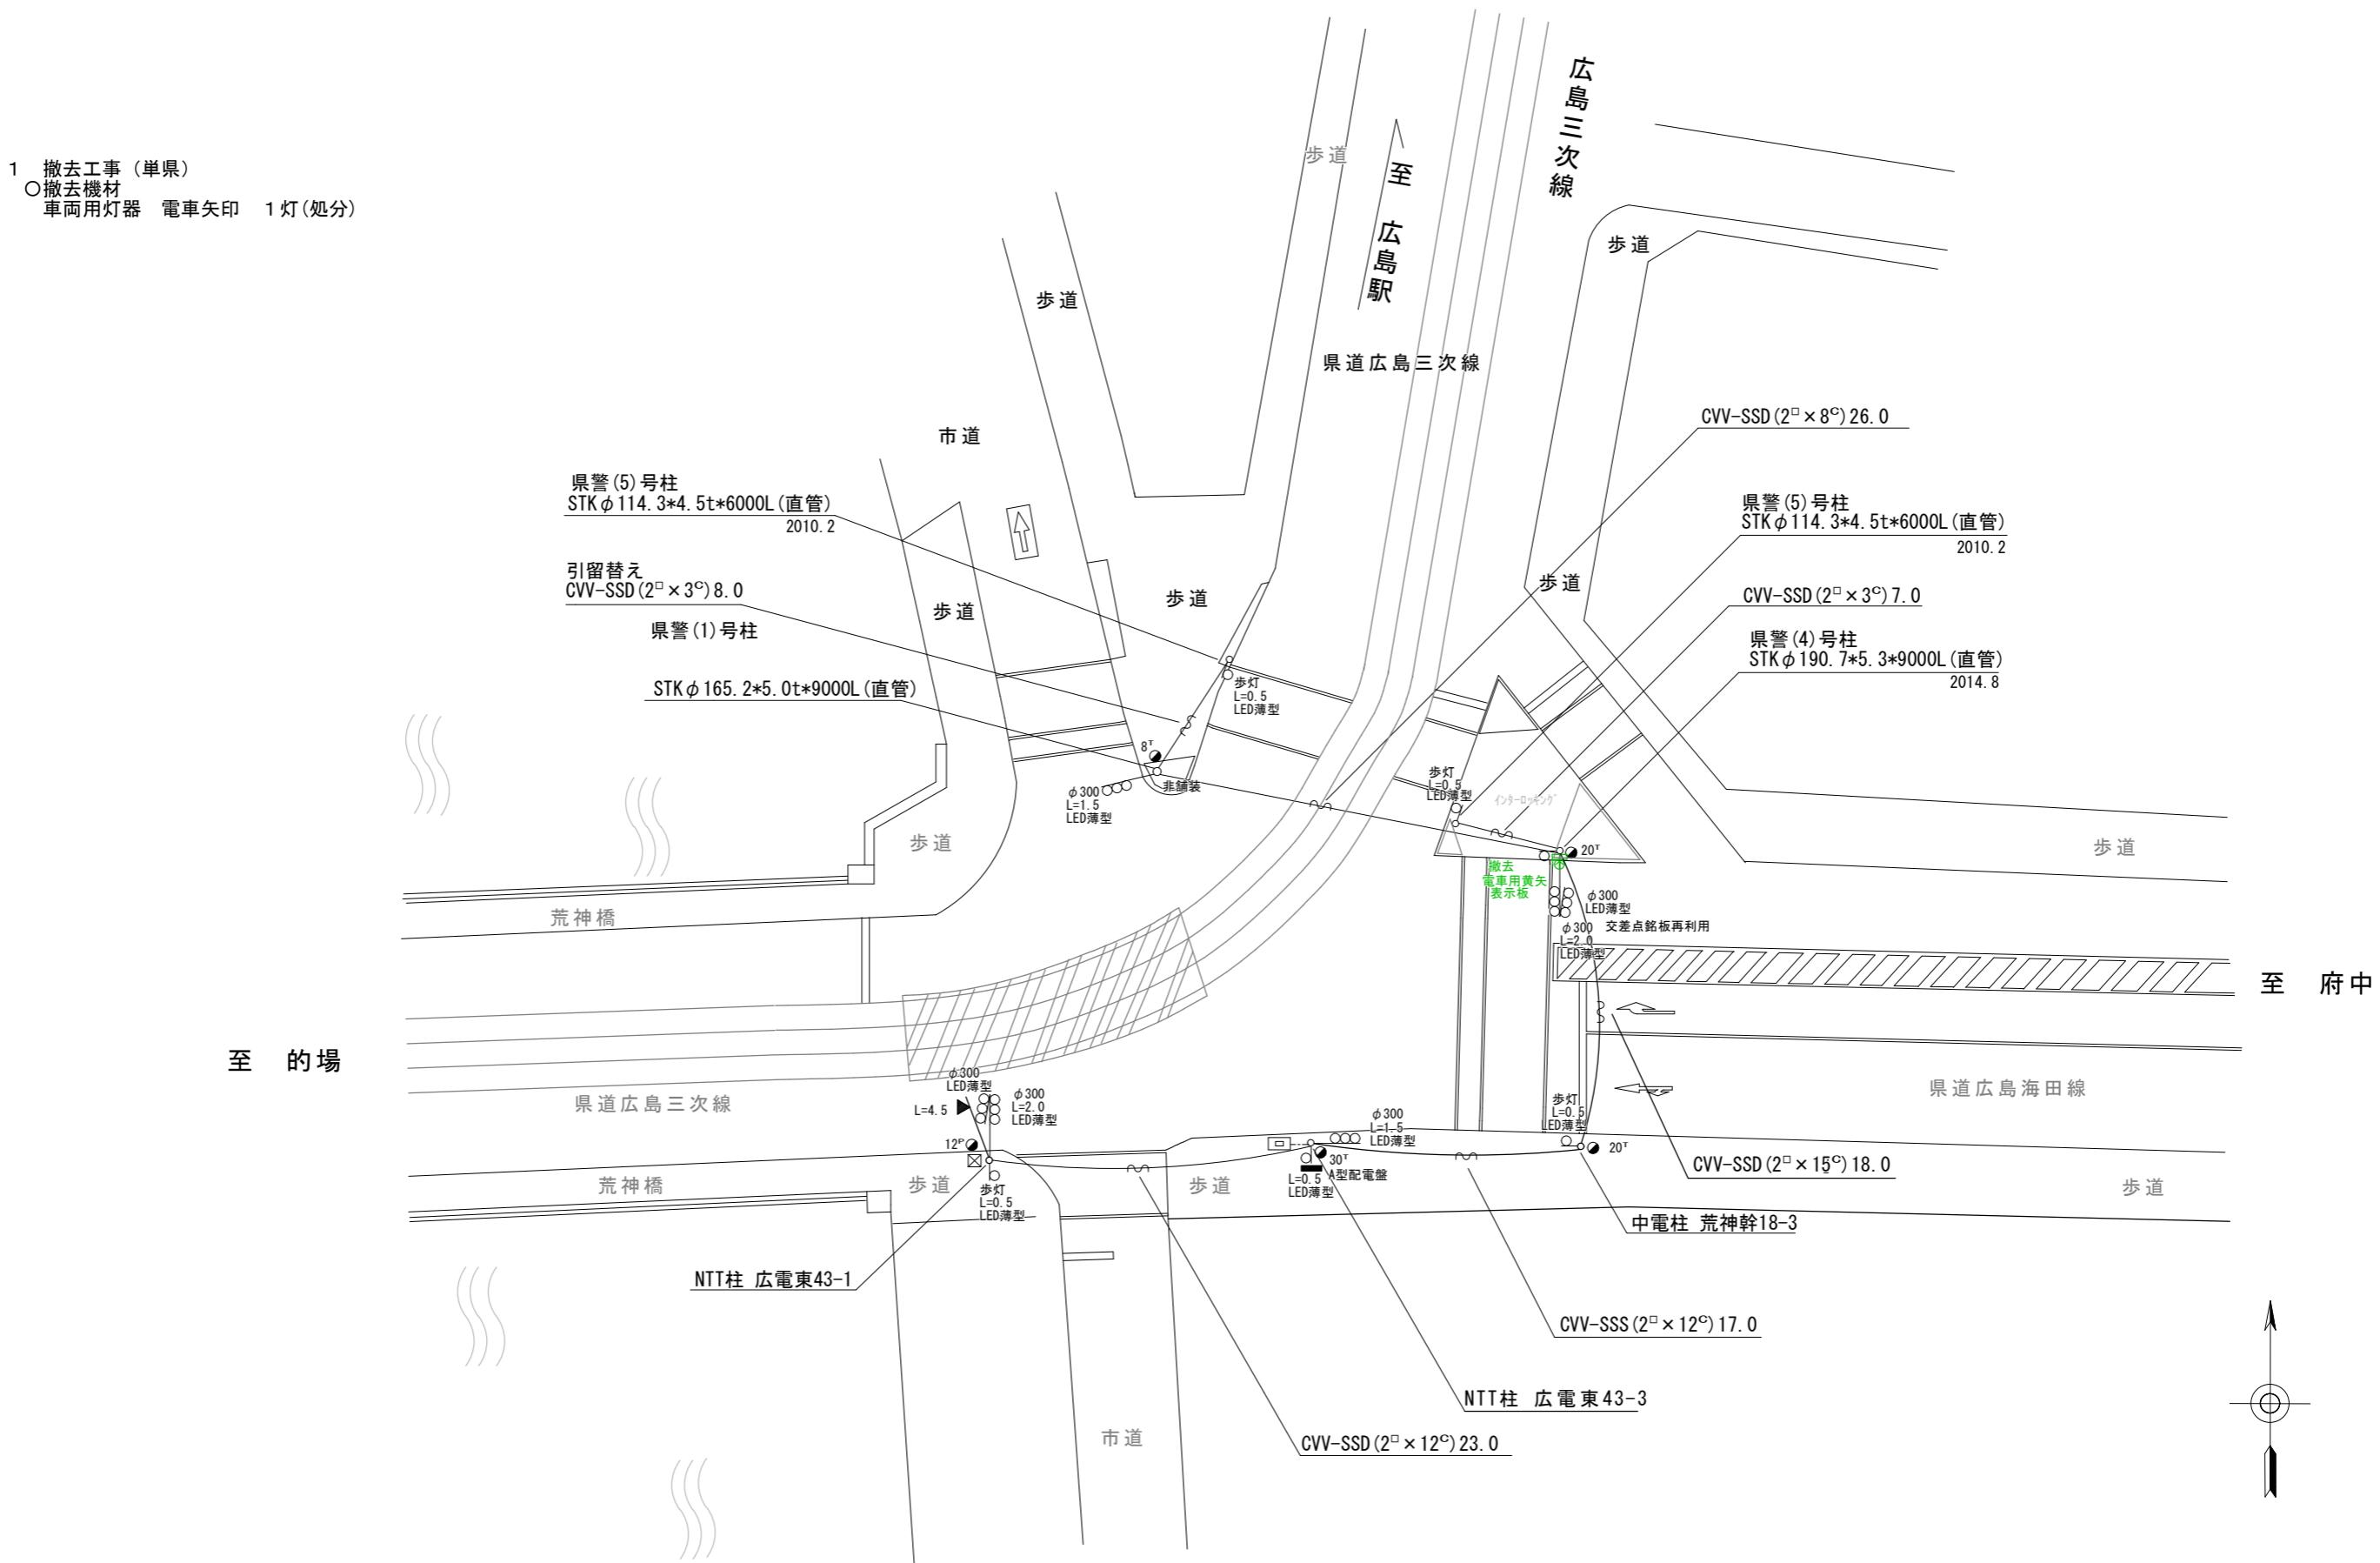

広島県警察本部
交通部交通規制課

課長	室長	次席	課員	設計	令和7年10月	工事名	広島市南区西荒神町1番36号先 荒神三差路交差点 信号機設備撤去	警察署名	規制番号
					21枚の内 21枚				
					縮尺 1/400		工事	広島南	1-29

現 示 階 梯 図

施工区分	新設・更新・改造・移設・支給品															作成年月				令和7年10月									
	現示				1φ				2φ				3φ				4φ												
ステップ番号	1	2	3	4	5	6	7	8	9	10	11	12	13	14	15	16	17	18	19	20	21	22	23	24					
ステップ名称	1PG	1PW	1G	1Y	1A	1Y	1R	2TA	2TR	3PG	3PW	3G	3Y	3R															
1P																													
1V																													
1A																													
2A(電車)																													
2P																													
2V																													
2A(電車)																													
2P																													
2V																													
A B連動出力																													
流動図	1P ↑ ↓ 1V ↑ ↓ 1P	1V ↑ ↓ 1P ↑ ↓ 1V	1A ↓ 1A ↑ 1A	電車感知あり 2A 電車感知なし 2V 2P 2V 2P																									

■ 信号制御機

警察庁仕様名称	交通信号制御機			警察庁仕様書番号	警交仕規 第1012号 「版4」			
制御区分	集中制御			最大出力数	18出力	16階梯	灯器出力	2-2-2 LED専用
製造メーカー	コイト電工		製造年月		平成30年2月	製造番号	8B0736	

■ 集中制御

集中制御伝送基板	UD-TTR1	UD子機規制番号	UD親機規制番号
----------	---------	----------	----------

■ 連動親・連動子機

連動制御方式	連動子機規制番号	連動親機規制番号
--------	----------	----------

■ 押ボタン

押ボタン制御方式	待機時灯色	タイムスイッチ
----------	-------	---------

■ 感応制御

ギャップ感応・高齢者等感応	感応階梯①	ステップ	感応階梯②	ステップ
リコール対象現示	3 現示			

■ 制御機オプション

付加機能	有無
時刻修正	
リコール1	○
ギャップ感応(1現示)	
ギャップ感応(2現示)	
高齢者等感応	
連動子機	
連動送出	
現示切替	

特記事項

全階梯で電車感知は受付可能。
8~14S Tで受付したときは次サイクルで電車現示を表示すること。

規制番号	1-1	警察署	広島南
交差点名	的場交差点		