

本部長	交通部長	規制課長	管制室長	次席	課長補佐	係長	係員	令和 7年 4月 監督職員 設 計
-----	------	------	------	----	------	----	----	-------------------------

工 事 設 計 書

工事名称 楽々園5丁目交差点ほか9か所信号機改良その他工事

工事場所 広島市佐伯区楽々園5丁目1番19号先ほか9か所

工事期間 契約日の翌日から令和 年 月 日まで

監督職員

検査職員

= 工事概要 =

本工事は、老朽化した交通信号制御機及び車両用灯器・歩行者用灯器のLED化改良、信号柱の更新その他工事を行うものである。

本工事にあたっては、本設計図書及び監督職員の指示に従い、誠実に施工すること。  
なお、交通整理員による交通誘導は、交通規制区域内で行い、十分安全に配慮させること。

(工種：電気工事)

【工事場所・工事内容】

別紙「工事場所・工事内容一覧」のとおり

### 工事場所・工事内容一覧

(工事番号2-5)

No	規制番号	交差点名	設置場所	路線	管轄警察署	事業		昼間 夜間
						事業名	区分	
1	1- 1041	楽々園5丁目交差点	広島市佐伯区楽々園5丁目1番19号先	市道	佐伯	車両用灯器LED化改良工事	単県	昼間
						歩行者用灯器LED化改良工事	単県	
						改修工事	単県	
2	1- 1043	保井田交差点	広島市佐伯区八幡2丁目23番南角先	県道(五日市筒賀線)		移設工事	単県	夜間
3	1- 1053	新郡橋西詰交差点	広島市佐伯区八幡4丁目1番3号先	県道(原田五日市線)		プログラム多段系統化改良工事	特定対策	夜間
						車両用灯器LED化改良工事	単県	
						歩行者用灯器LED化改良工事	単県	
						信号柱更新工事	単県	
						信号柱更新工事	特定対策	
						改修工事	単県	
4	1- 1062	五日市消防署前交差点	広島市佐伯区海老園1丁目2番54号先	国道2号	信号柱更新工事	特定対策	夜間	
					移設工事	単県		
5	1- 1130	美鈴が丘西1丁目交差点	広島市佐伯区美鈴が丘西1丁目4番1号先	市道	移設工事	単県	昼間	
6	1- 1133	美鈴が丘南3丁目交差点	広島市佐伯区美鈴が丘南3丁目1番1号先	市道	1次移設工事	単県	昼間	
					2次移設工事	単県		
7	1- 1134	美鈴が丘小学校前交差点	広島市佐伯区美鈴が丘西1丁目8番南西角先	市道	1次移設工事	単県	昼間	
					2次移設工事	単県		
8	1- 1287	高井交差点	広島市佐伯区八幡東4丁目5番12号先	県道(原田五日市線)	車両用灯器LED化改良工事	単県	夜間	
					歩行者用灯器LED化改良工事	単県		
					移設工事	単県		
9	1- 1289	免許センター北口交差点	広島市佐伯区五日市町石内5,845番地1先	県道(原田五日市線)	移設工事	単県	昼間	
10	1- 1511	高田橋(東)交差点	広島市佐伯区五日市町石内4,178番地1先	県道(原田五日市線)	移設工事	単県	昼間	

※ 主要機器・機材，撤去機器・機材等は，別添信号機工事図面のとおり









品名	形状	数量	単位	単価	金額	摘要
3. 新郡橋西詰交差点（規制番号1-1053）=夜間工事=						
(1). フォム多段系統化改良工事（特定対策）						
機器費						
信号制御機（地点制御）LED専用	最大18出力16階梯系統付	1.0	基			
D型配電盤（窓なし）	UC形用片面扉停電対策用	1.0	面			
交通信号制御機オプション(1012号)	灯器開閉素子	6.0	素子			
〃	灯器開閉ユニット	1.0	ユニット			
小計						
材料費						
制御機用架台	UC型信号制御機用	1.0	ヶ			
端子函（屋外用差込式）	20T（バンド込み）	1.0	〃			
600Vビニル絶縁電線（撚り線）	IV 2.0 SQ	9.0	m			
制御用ビニル絶縁ビニルシースケーブル	CVV 2.0-20C	8.0	〃			
600Vビニル絶縁電線（平型）	VVF 2.6-2C	2.0	〃			
600V架橋PE絶縁ビニルシースケーブル	CV 5.5-2C	9.0	〃			
PEアースクランプ		1.0	ヶ			
接地棒	丸形 E-B3 φ10×1000（土工なし）	1.0	本			
消耗雑材品		1.0	式			
小計						
試験調整費						
電気通信技術員	夜間 試験調整費	1.2	人			
小計						
労務費						
電工費		1.0	式			
普通作業員費		1.0	〃			
安全管理費	交通整理員A（夜間）	1.0	人			
〃	交通整理員B（夜間）	2.5	〃			
撤去処分労務費（夜間）	制御機1配電盤1	1.0	式			
小計						
共通仮設費						
		1.0	式			









品名	形状	数量	単位	単価	金額	摘要
(4). 信号柱更新工事 (単県)						
材料費						
信号柱 (鋼管柱)	STK φ 190.7*5.3*9000L 直管	1.0	本			
耐食塗装費	直管 φ 165.2 ~ φ 216.3 高さ 400mm	1.0	〃			
鋼管柱加工費	制御機架台取付加工	1.0	式			
端子函 (屋外用差込式)	20T (バンド込み)	3.0	ケ			
制御用ビニル絶縁ビニルシースケーブル	CVV-SSD 2.0-20C	60.0	m			
自在バンド (ケーブル引留)	4BD-HD-12 (120~195)	6.0	本			
〃	4BD-HD-17 (170~265)	1.0	〃			
ケーブル支持金物	SFT-209付	8.0	〃			
ワイヤシンプル	丸型 (18mm)	7.0	ケ			
巻付グリップ	シンプル用 (18mm)	7.0	〃			
電柱札	鋼管柱用 アルミ製 90*130	1.0	枚			
鋼管柱用反射シート	HPステッカー (マーク入) 鋼管柱用	1.0	〃			
消耗雑材品		1.0	式			
小計						
その他工事費						
モルタル補修 (夜間)	仕上げ厚 5cm	0.1	m <sup>2</sup>			
モルタルはつり (夜間)	5cm厚	0.1	〃			
再資源化処分費 <広島>	コンクリート塊 CP9-19-500 0.66t/本	1.0	本			
再資源化運搬費 <夜間>	コンクリート塊 CP9-19-500 0.66t/本	1.0	〃			
小計						
労務費						
電工費		1.0	式			
信号柱建柱	鋼管柱 (建柱車利用)	1.0	本			
安全管理費	交通整理員 B (夜間)	2.0	人			
撤去処分労務費 (夜間)	CP柱1	1.0	式			
小計						
共通仮設費		1.0	式			
現場管理費		1.0	式			







品名	形状	数量	単位	単価	金額	摘要
4. 五日市消防署前交差点（規制番号1-1062）=夜間工事=						
(1). 信号柱更新工事（特定対策）						
機器費						
歩行者用信号灯器	側柱式 L=0.5	1.0	灯		既存品	
小計						
材料費						
信号柱（鋼管柱）	STK φ 165.2*6.0*7700L BP-5	1.0	本			
耐食塗装費	φ 165以上, BP-5用, 450mm	1.0	〃			
自在バンド（ケーブル引留）	4BD-HD-12(120～195)	1.0	〃			
ワイヤシブール	丸型（18mm）	1.0	ケ			
巻付グリッパ	シブール用（18mm）	1.0	〃			
電柱札	鋼管柱用 アルミ製 90*130	1.0	枚			
消耗雑材品		1.0	式			
小計						
その他工事費						
モルタル補修（夜間）	仕上げ厚5cm	0.1	m2			
モルタルはつり（夜間）	5cm厚	0.1	〃			
小計						
労務費						
電工費		1.0	式			
信号柱建柱	鋼管柱（建柱車利用）	1.0	本			
安全管理費	交通整理員A（夜間）	1.0	人			
撤去処分労務費（夜間）	SGP柱1	1.0	式			
小計						
共通仮設費						
現場管理費						
一般管理費						
計						









品名	形状	数量	単位	単価	金額	摘要
(2). 2次移設工事 (単県)						
機器費						
車両用灯器(LED薄型多素子タイプ)	横三位250mm(両面可変金具, アーム付)	1.0	灯			既存品
歩行者用信号灯器(LED・低コスト)	側柱式 L=0.5	1.0	〃			既存品
小計						
材料費						
端子函(屋外用差込式)	8T(バンド込み)	1.0	ケ			既存品
自在バンド(ケーブル引留)	4BD-HD-23(230~325)	1.0	本			既存品
ケーブル支持金物	SFT-209付	2.0	〃			
ワイヤシングル	丸型(18mm)	1.0	ケ			既存品
巻付グリップ	シングル用(18mm)	1.0	〃			
ケーブル表示札	県警名入	1.0	枚			
消耗雑材品		1.0	式			
小計						
労務費						
電工費		1.0	式			
安全管理費	交通整理員B(昼間)	1.0	人			
小計						
共通仮設費						
現場管理費						
一般管理費						
計						
合計						

品名	形状	数量	単位	単価	金額	摘要
7. 美鈴が丘小学校前交差点（規制番号1-1134）						
(1). 1次移設工事（単県）						
機器費						
車両用灯器(LED薄型多素子タイプ)	横三位250mm(片面金具,アーム付)	1.0	灯		既存品	
小計						
材料費						
端子函(屋外用差込式)	20T(バンド込み)	1.0	ケ			
制御用ビニル絶縁ビニルシースケーブル	CVV-SSD 2.0-20C	31.0	m			
自在バンド(ケーブル引留)	4BD-HD-12(120~195)	1.0	本			
〃	4BD-HD-23(230~325)	2.0	〃			
ワイヤシングル	丸型(18mm)	3.0	ケ			
巻付クリップ	シングル用(18mm)	3.0	〃			
消耗雑材品						
小計						
労務費						
電工費						
安全管理費	交通整理員B(昼間)	1.0	人			
小計						
共通仮設費						
現場管理費						
一般管理費						
計						













品名	形状	数量	単位	単価	金額	摘要
10. 高田橋（東）交差点（規制番号1-1511）						
(1). 移設工事（単県）						
機器費						
車両用灯器(LED薄型多素子タイプ)	横三位300mm(片面金具, 7-ム付)	1.0	灯		既存品	
小計						
材料費						
端子函(屋外用差込式)	12T(バンド込み)	1.0	ケ		既存品	
制御用ビニル絶縁ビニルシースケーブル	CVV-SSD 2.0-10C	40.0	m			
自在バンド(ケーブル引留)	4BD-HD-17(170~265)	1.0	本			
〃	4BD-HD-23(230~325)	2.0	〃			
ワイヤシングル	丸型(18mm)	3.0	ケ			
巻付クリップ	シングル用(18mm)	4.0	〃			
ケーブル表示札	県警名入	2.0	枚			
消耗雑材品		1.0	式			
小計						
労務費						
電工費		1.0	式			
安全管理費	交通整理員A(昼間)	1.0	人			
〃	交通整理員B(昼間)	0.5	〃			
小計						
共通仮設費						
		1.0	式			
現場管理費						
		1.0	式			
一般管理費						
		1.0	式			
計						
合計						
総計						



凡	制御機(側柱式)	車両感知器	押ボタン箱側柱式	車両用信号灯器	端子箱	架空制御ケーブル	露出配管	視覚障害者用付加装置制御機	灯火式可変標識
例	制御機(自立式)	送受器	押ボタン箱自立式	歩行者用信号灯器	信号柱(新設)	架空通信ケーブル	ハンドホール	視覚障害者用付加装置	反射式可変標識
	端末信号送信装置	光学式感知器	配電盤	縦型信号灯器	信号柱(既設)	埋設配管	プルボックス	可変標識制御機	

＝工事概要＝

本工事は、老朽化した車両用灯器のLED化改良等を行うものである。

1. 車両用灯器LED化改良工事(単県)

- 主要機器  
車両用灯器 横三位 φ250 LED薄型 警交仕規第1014号「版4」  
L=2.5×1、3.5×1、灯体のみ×2
- 撤去機器  
車両用灯器 横三位 片面金具  
車両用灯器 横三位 両面式  
車両用灯器 横三位 灯体のみ

4灯

1灯(処分)  
1式(処分)  
2灯(処分)

2. 歩行者用灯器LED化改良工事(単県)


- 主要機器  
歩行者用灯器 側柱式 LED薄型 警交仕規第1014号「版4」  
L=0.5×2、2灯用7-AL=1.0×2(灯体のみ×4)
- 撤去機器  
歩行者用灯器 側柱式

6灯

4灯(処分)

3. 改修工事(単県)

- 主要機材  
交差点銘板 灯具取付 1枚
- 撤去機材  
交差点銘板 灯具取付 1枚(処分)

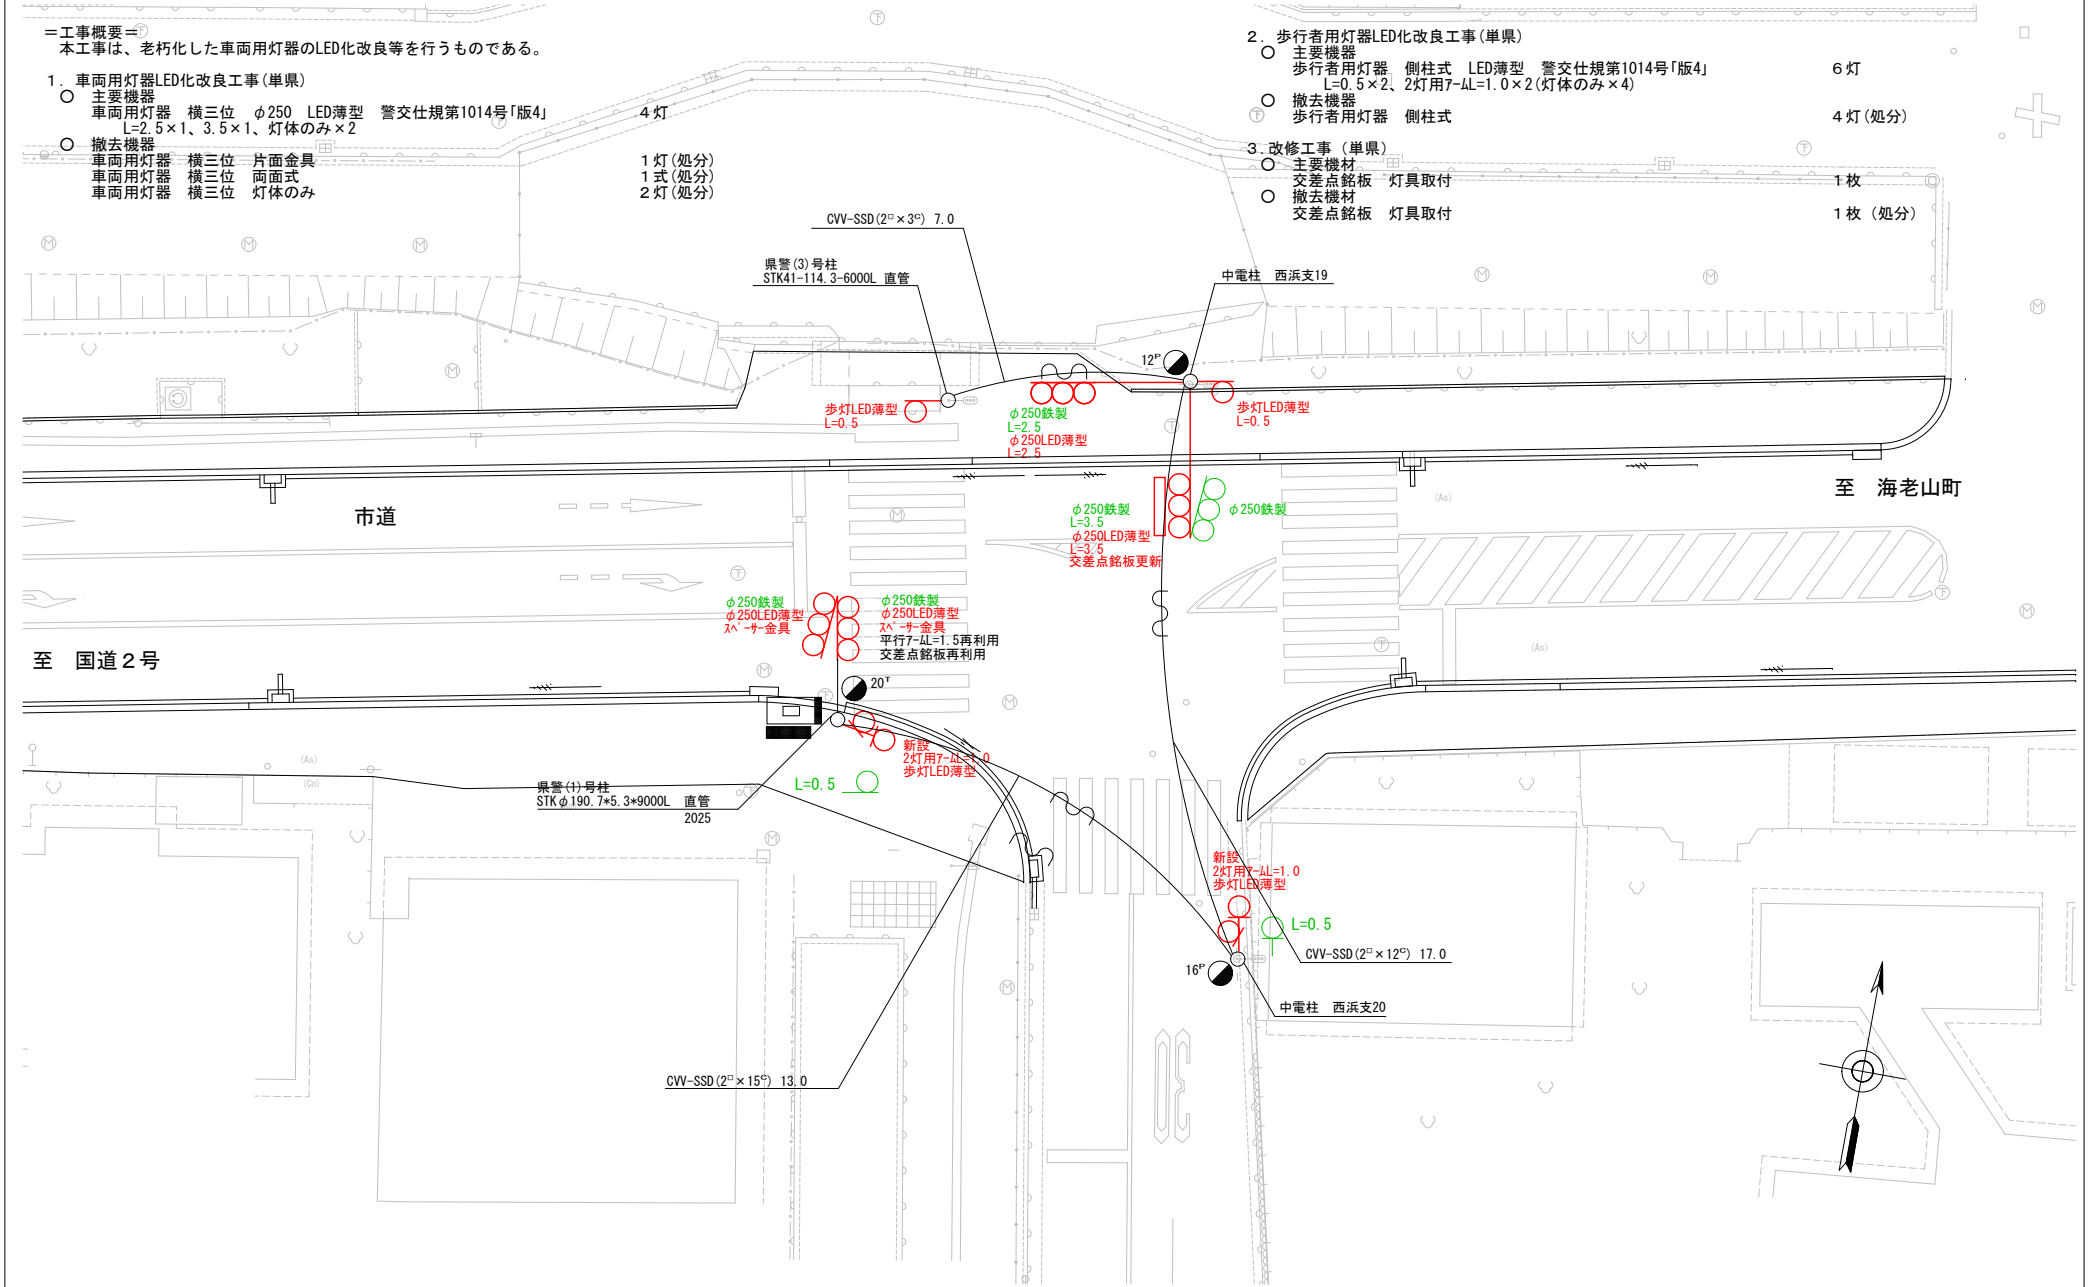

広島県警察本部  
交通部交通規制課

課長	室長	次席	補佐	課員	設計

令和 7 年 4 月  
1 葉の内 1 枚  
縮尺 1 / 1 5 0

工事名

広島市佐伯区楽々園5丁目1番19号先  
楽々園5丁目交差点  
信号機改良その他

工事

警察署名  
佐伯




規制番号  
1-1041

凡	制御機(側柱式)	車両感知器	押ボタン箱側柱式	車両用信号灯器	端子箱	架空制御ケーブル	架空通信ケーブル	露出配管	視覚障害者用付加装置制御機	灯火式可変標識
例	制御機(自立式)	送受器	押ボタン箱自立式	歩行者用信号灯器	信号柱(新設)	架空通信ケーブル	ハンドホール	ハンドホール	視覚障害者用付加装置	反射式可変標識
	端末信号送信装置	光学式感知器	配電盤	縦型信号灯器	信号柱(既設)	埋設配管	プルボックス	プルボックス	可変標識制御機	画像カメラ

＝工事概要＝  
 本工事は、NTT柱の移設に伴う信号機設備の移設工事及びその他工事を行うものである。

1. 移設工事(単県)

- 移設機材
- 運動ケーブル CVV-SSS(2<sup>2</sup>×4<sup>2</sup>)

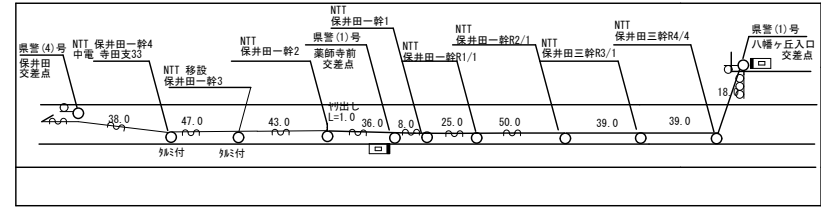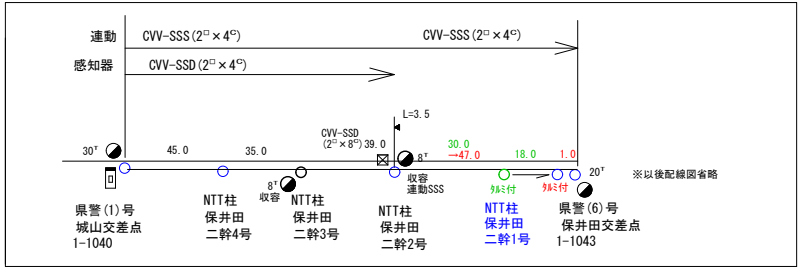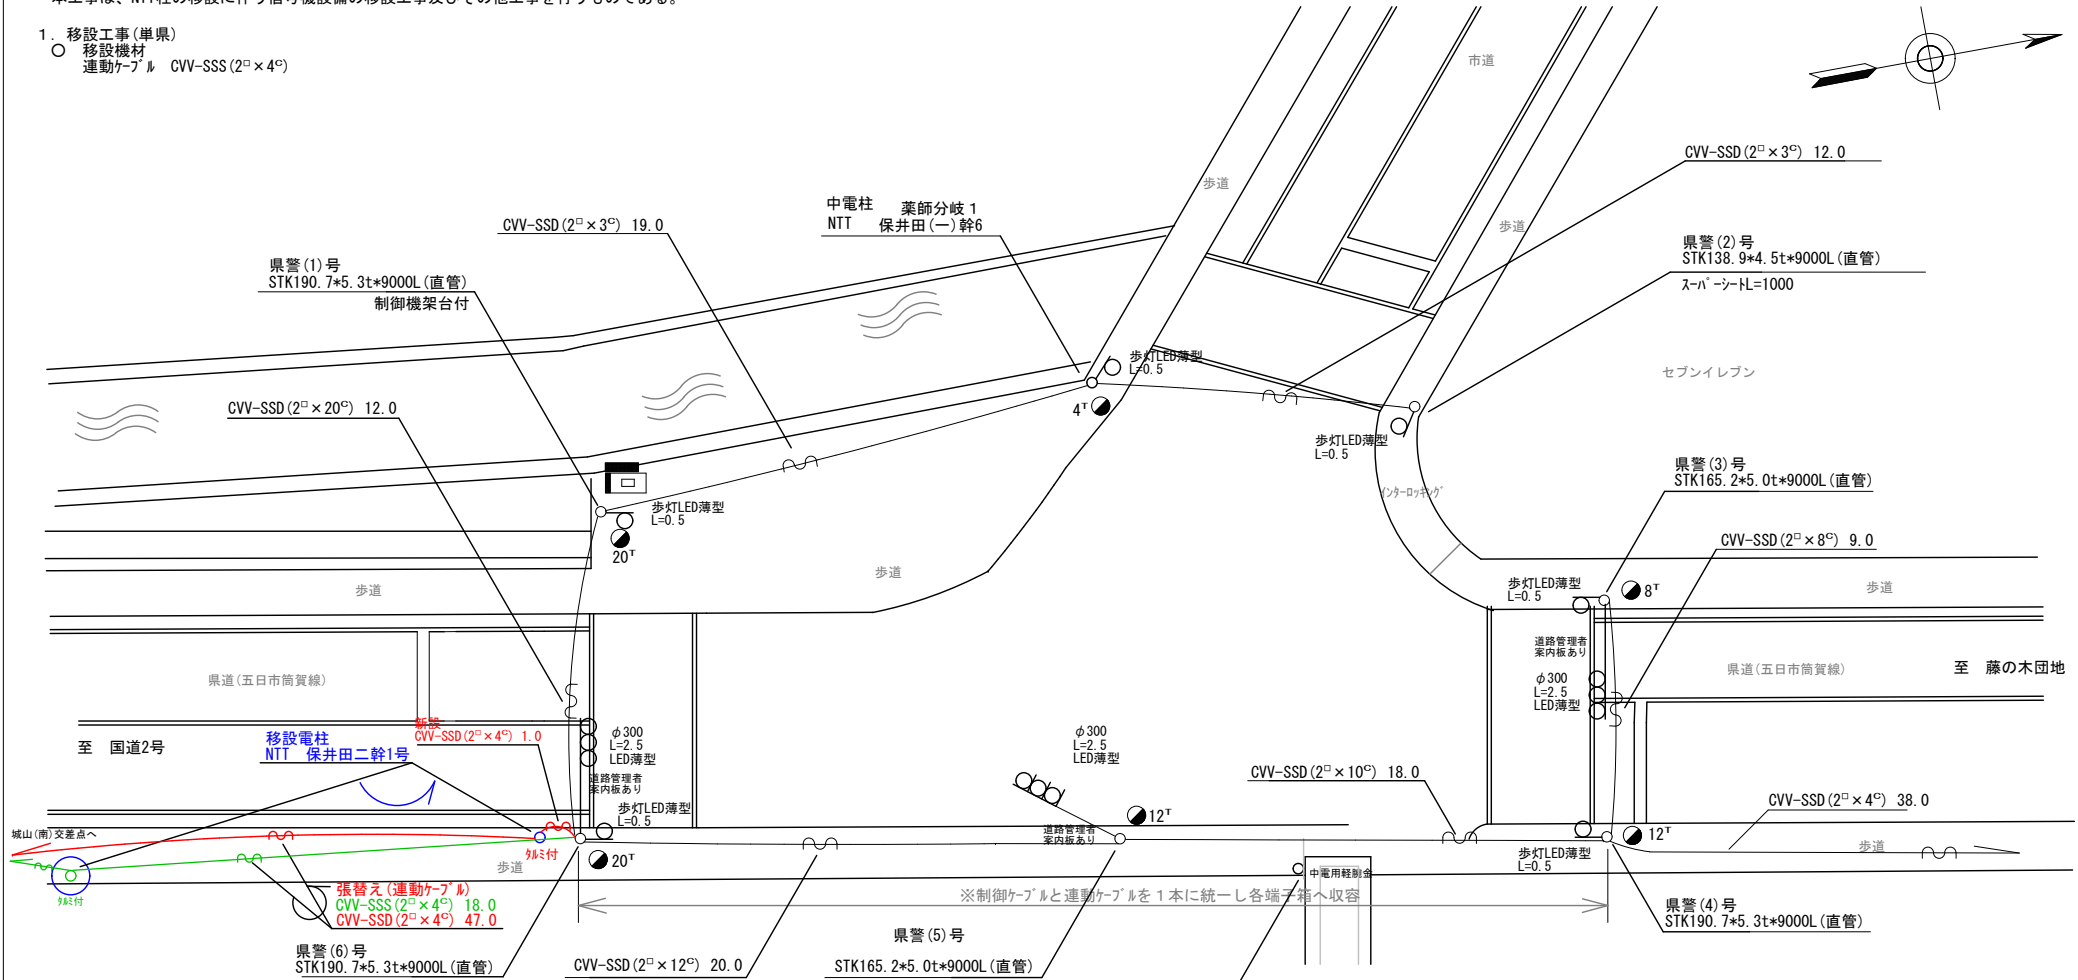


広島県警察本部 交通部交通規制課	課長	室長	次席	課長補佐	課員	設計	令和 7 年 4 月	工 事 名  広島市佐伯区八幡2丁目23番角先 保井田 交差点 信号機設備移設 工事	警察署名	規制番号
							1 枚の内 1 枚		佐 伯	1 - 1 0 4 3
							縮尺 1 / 2 0 0			

凡	制御機(側柱式)	車両感知器	押ボタン箱側柱式	車両用信号灯器	押ボタン箱自立式	歩行者用信号灯器	端子箱	信号柱(新設)	架空制御ケーブル	架空通信ケーブル	露出配管	視覚障害者用付加装置制御機	灯火式可変標識
例	制御機(自立式)	送受器	押ボタン箱自立式	歩行者用信号灯器	押ボタン箱側柱式	縦型信号灯器	信号柱(既設)	埋設配管	ハンドホール	ハンドホール	可変標識制御機	反射式可変標識	
	端末信号送信装置	光学式感知器	配電盤	縦型信号灯器	縦型信号灯器	縦型信号灯器	信号柱(既設)	埋設配管	ハンドホール	ハンドホール	可変標識制御機	画像カメラ	

＝工事概要＝  
 本工事は、老朽化した交通信号制御機の7ヵ所多段系統化改良等を行うものである。

1. 7ヵ所多段系統化改良工事(特定対策)

- 主要機器
  - 交通信号制御機 警交仕様第1012号「版6」最大18出力16階梯 4-2-0 1基
  - 地点制御系統機能 時刻修正機能付 LED専用
  - 制御機77 ション 灯器閉閉素子 6素子
  - 制御機77 ション 灯器閉閉ユニット 1ユニット
  - 配電盤 D形鉄製函 UC用 NFB・閉閉器・コンセント付・停電対策用 1面
- 撤去機器
  - U形交通信号制御機 警交仕様第231号「版1」 1基(処分)
  - 日本信号製 H13.11 製造番号Y663026
  - D型配電盤 1面(処分)

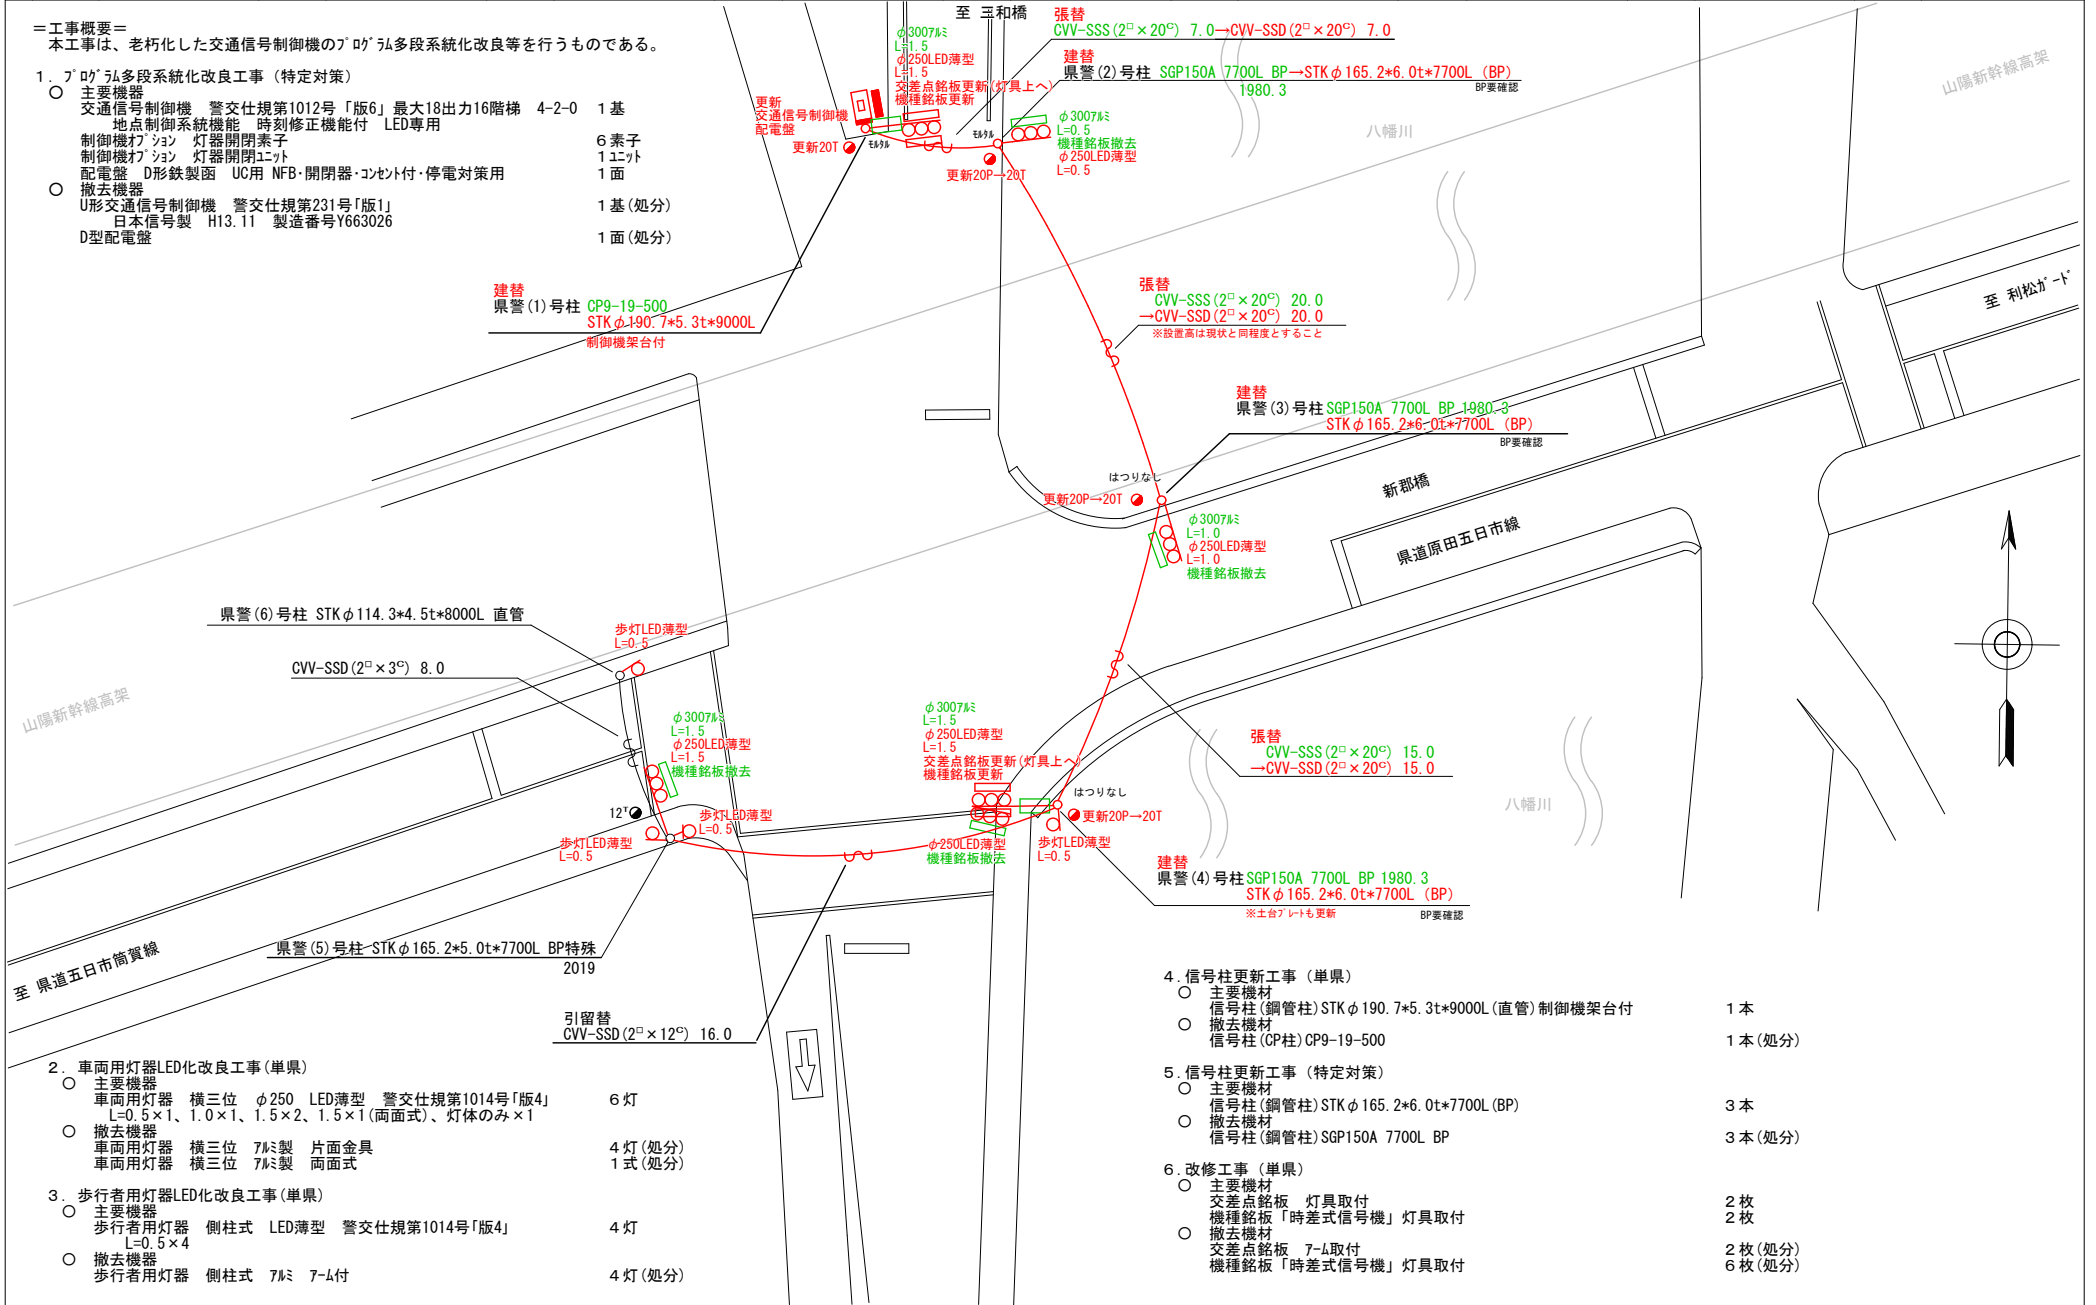

2. 車両用灯器LED化改良工事(単県)

- 主要機器
  - 車両用灯器 横三位 φ250 LED薄型 警交仕様第1014号「版4」 L=0.5×1、1.0×1、1.5×2、1.5×1(両面式)、灯体のみ×1 6灯
- 撤去機器
  - 車両用灯器 横三位 7mm製 片面金具 4灯(処分)
  - 車両用灯器 横三位 7mm製 両面式 1式(処分)

3. 歩行者用灯器LED化改良工事(単県)

- 主要機器
  - 歩行者用灯器 側柱式 LED薄型 警交仕様第1014号「版4」 L=0.5×4 4灯
- 撤去機器
  - 歩行者用灯器 側柱式 7mm 7-L付 4灯(処分)

4. 信号柱更新工事(単県)

- 主要機材
  - 信号柱(鋼管柱) STKφ190.7×5.3t×9000L(直管) 制御機架台付 1本
  - 撤去機材 信号柱(CP柱) CP9-19-500 1本(処分)

5. 信号柱更新工事(特定対策)

- 主要機材
  - 信号柱(鋼管柱) STKφ165.2×6.0t×7700L(BP) 3本
  - 撤去機材 信号柱(鋼管柱) SGP150A 7700L BP 3本(処分)

6. 改修工事(単県)

- 主要機材
  - 交差点銘板 灯具取付 2枚
  - 機種銘板「時差式信号機」灯具取付 2枚
- 撤去機材
  - 交差点銘板 7-L取付 2枚(処分)
  - 機種銘板「時差式信号機」灯具取付 6枚(処分)

広島県警察本部  
 交通部交通規制課

課長	室長	次席	課長補佐	課員	設計

令和 7 年 4 月  
 1 枚の内 1 枚  
 縮尺 1/250

工  
 事  
 名

広島市佐伯区八幡4丁目1番3号先  
 新郡橋西詰 交差点  
 信号機改良その他

工  
 事

警察署名	規制番号
佐 伯	1-1053

凡		制御機(側柱式)		車両感知器		押ボタン箱側柱式		車両用信号灯器		端子箱		架空制御ケーブル		露出配管		視覚障害者用付加装置制御機		灯火式可変標識
例		制御機(自立式)		送受器		押ボタン箱自立式		歩行者用信号灯器		信号柱(新設)		架空通信ケーブル		ハンドホール		視覚障害者用付加装置		反射式可変標識
		端末信号送信装置		光学式感知器		配電盤		縦型信号灯器		信号柱(既設)		埋設配管		ブルボックス		可変標識制御機		画像カメラ


=工事概要=  
本工事は、老朽化した信号柱の更新工事等を行うものである。

1. 信号柱更新工事(特定対策)

- 主要機材  
信号柱(鋼管柱) STKφ165.2\*6.0t\*7700L(BP-5) 1本
- 撤去機材  
信号柱(鋼管柱) SGP150A 7500L BP 1本(処分)

2. 移設工事(単県)

- 主要機材  
引出し金具 L=0.6 1本(新設)
- スハ-反射シート 1枚

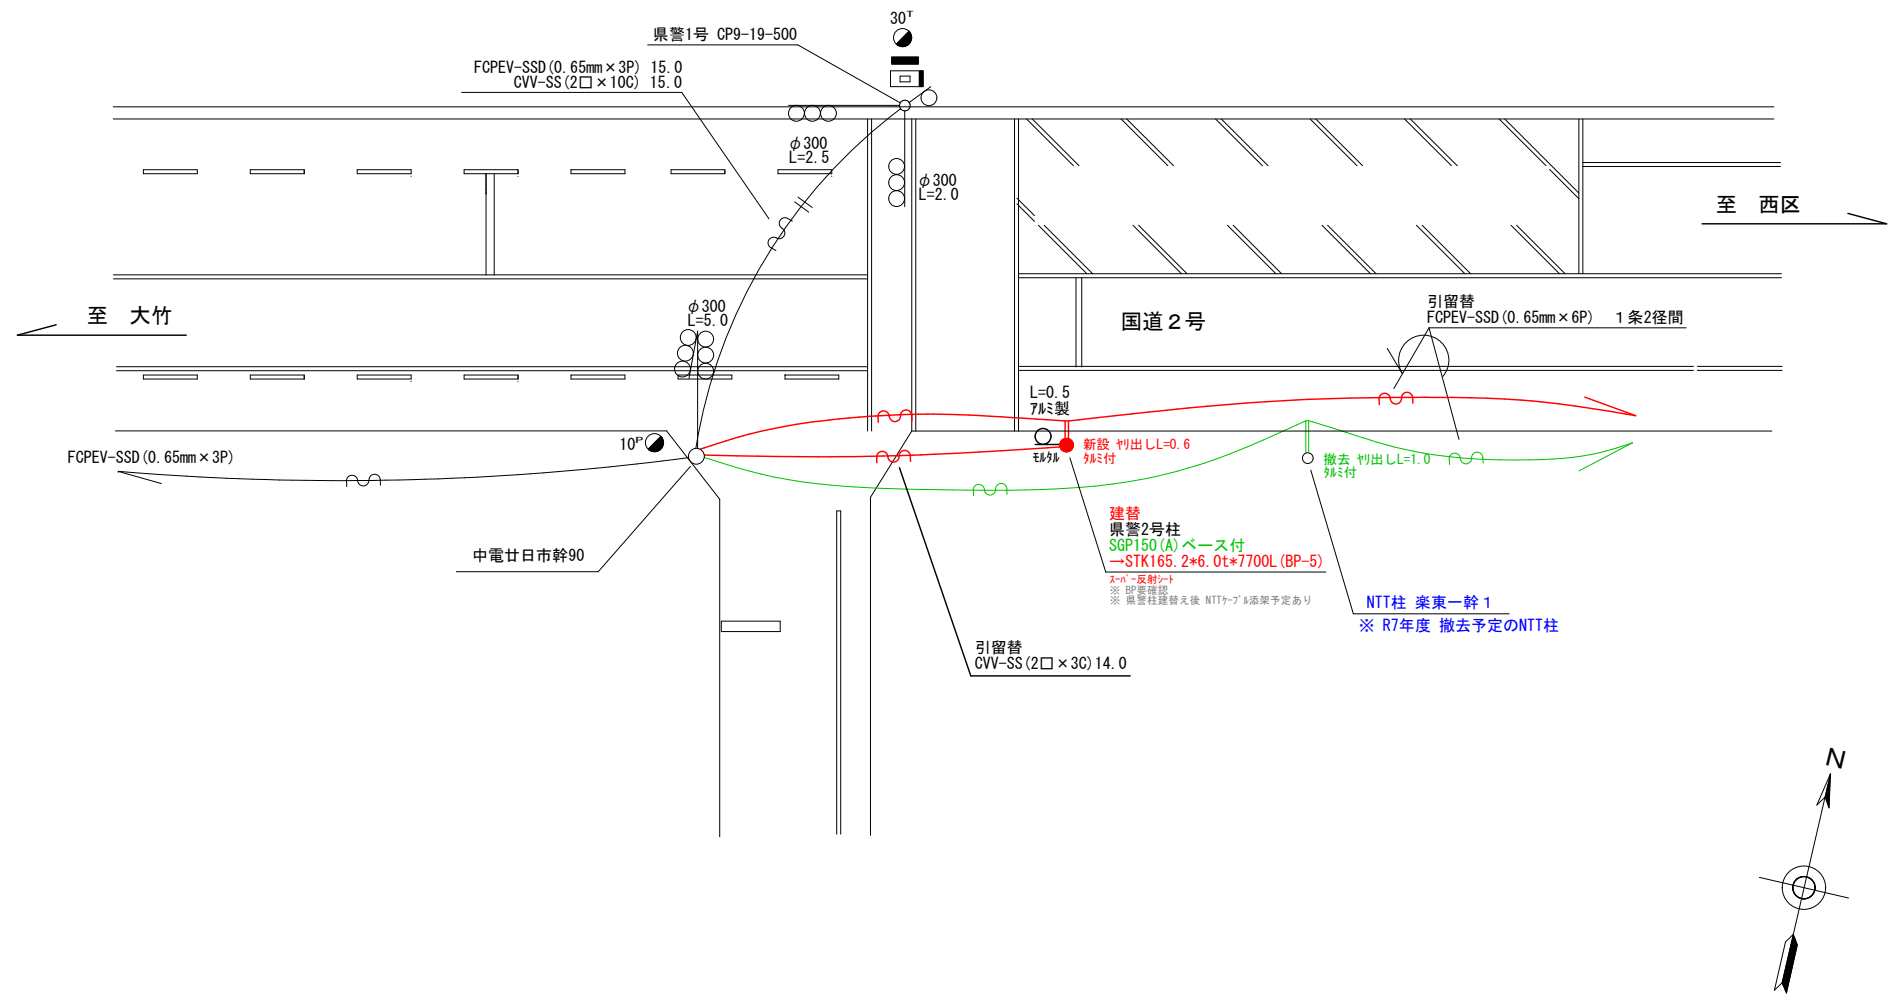

広島県警察本部 交通部交通規制課	課長	室長	次席	課員	設計	令和 7 年 4 月	工 事 名	広島市佐伯区海老園1丁目2番54号先 五日市消防署前交差点 信号柱更新その他	警察署名	規制番号	
						1 枚の内 1 枚			工 事	佐伯	1-1062
						縮尺 1/200					




凡		制御機(側柱式)		車両感知器		押ボタン箱側柱式		車両用信号灯器		端子箱		信号柱(新設)		架空制御ケーブル		架空通信ケーブル		露出配管		視覚障害者用付加装置制御機		灯火式可変標識
例		制御機(自立式)		送受器		押ボタン箱自立式		縦型信号灯器		信号柱(既設)		埋設配管		ハンドホール		視覚障害者用付加装置	可変標識制御機		反射式可変標識		画像カメラ	

=工事概要=  
 本工事は、電柱の移設に伴う信号機設備の移設工事を行うものである。


1. 移設工事(単県)

- 移設機材
- 制御用ケーブル (CVV-SSS 2<sup>□</sup> × 12<sup>□</sup>) 1条 1径間 (引留替)
- 制御用ケーブル (CVV-SSS 2<sup>□</sup> × 8<sup>□</sup>) 1条 1径間 (引留替)
- 制御用ケーブル (CVV-SSD 2<sup>□</sup> × 4<sup>□</sup>) 1条 1径間 (張替)

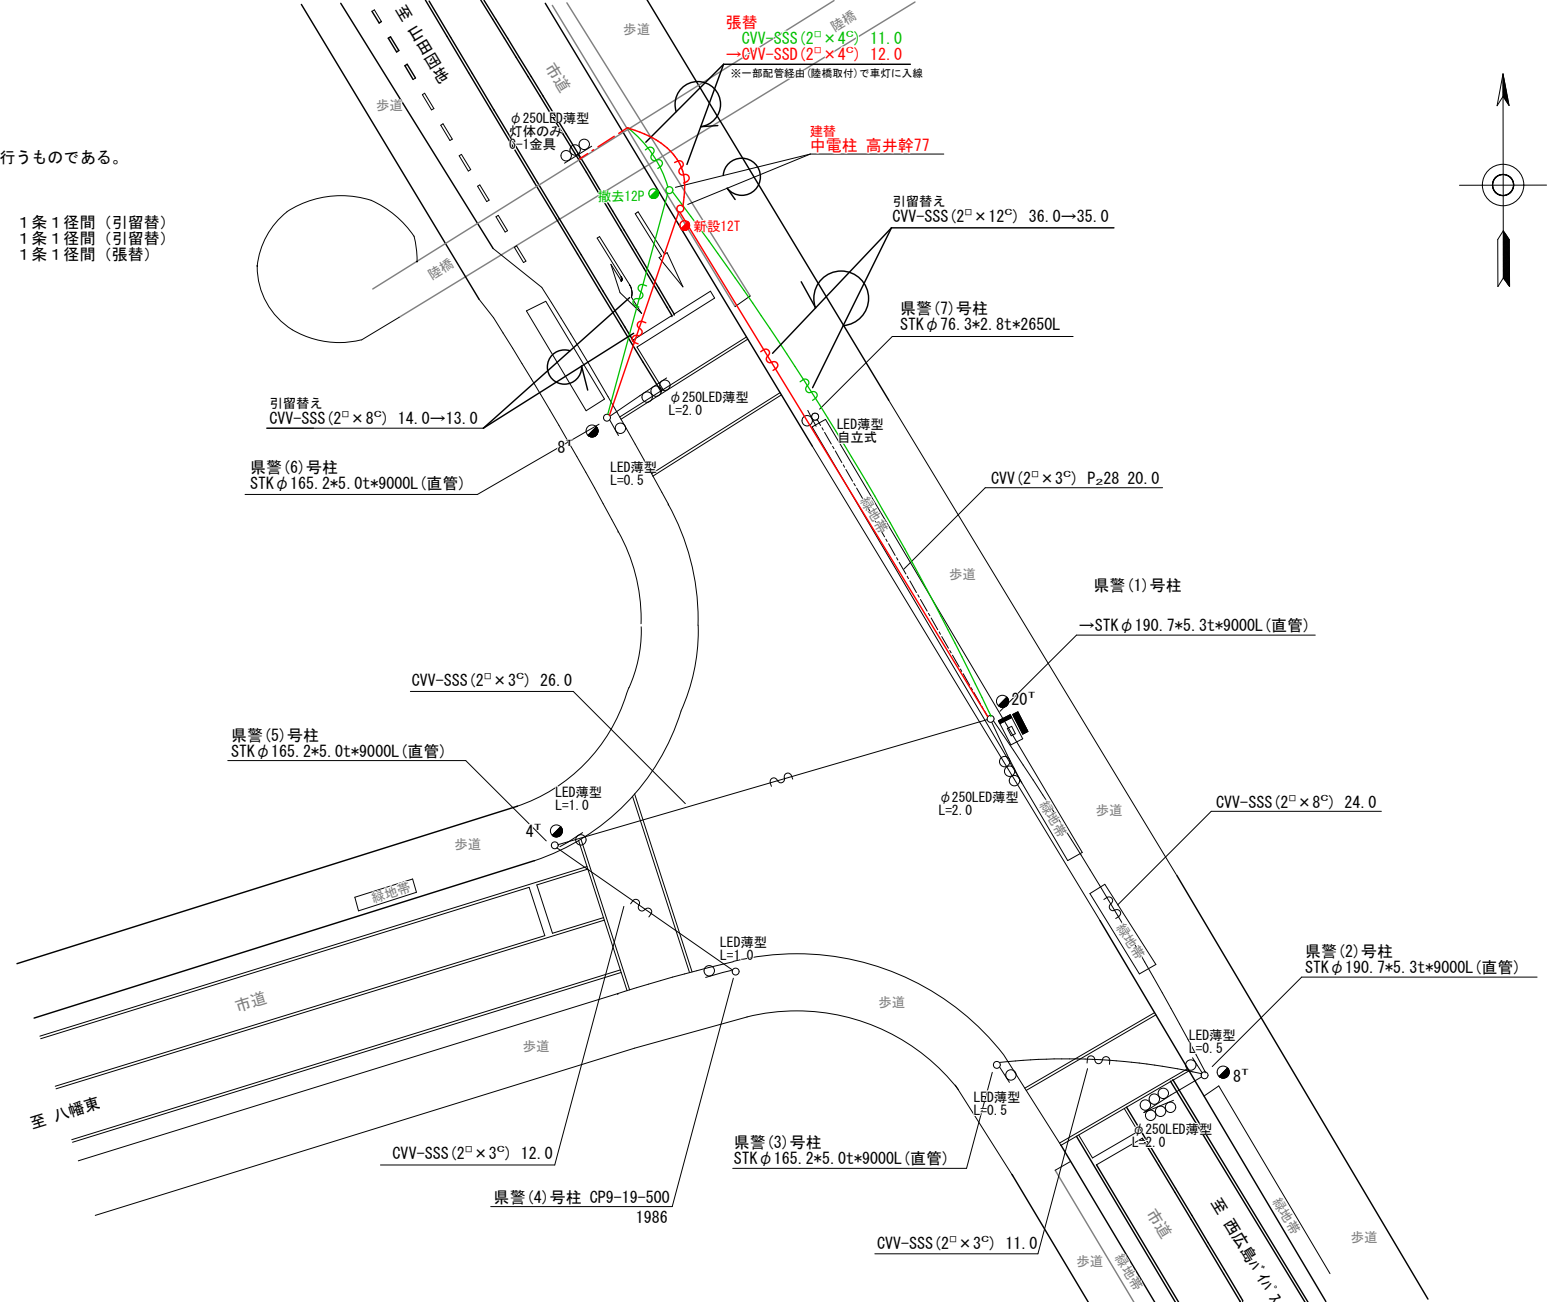

広島県警察本部 交通部交通規制課	課長	室長	次席	課長補佐	課員	設計	令和 7 年 4 月	広島市佐伯区美鈴が丘西1丁目4番1号先 美鈴が丘西1丁目 交差点 信号機設備移設 工事	警察署名	規制番号
							1 枚の内 1 枚		佐 伯	1-1130
							縮尺 1/300			

凡	制御機(側柱式)	車両感知器	押ボタン箱側柱式	車両用信号灯器	端子箱	架空制御ケーブル	露出配管	視覚障害者用付加装置制御機	灯火式可変標識
例	制御機(自立式)	送受器	押ボタン箱自立式	歩行者用信号灯器	信号柱(新設)	架空通信ケーブル	ハンドホール	視覚障害者用付加装置	反射式可変標識
	端末信号送信装置	光学式感知器	配電盤	縦型信号灯器	信号柱(既設)	埋設配管	プルボックス	可変標識制御機	

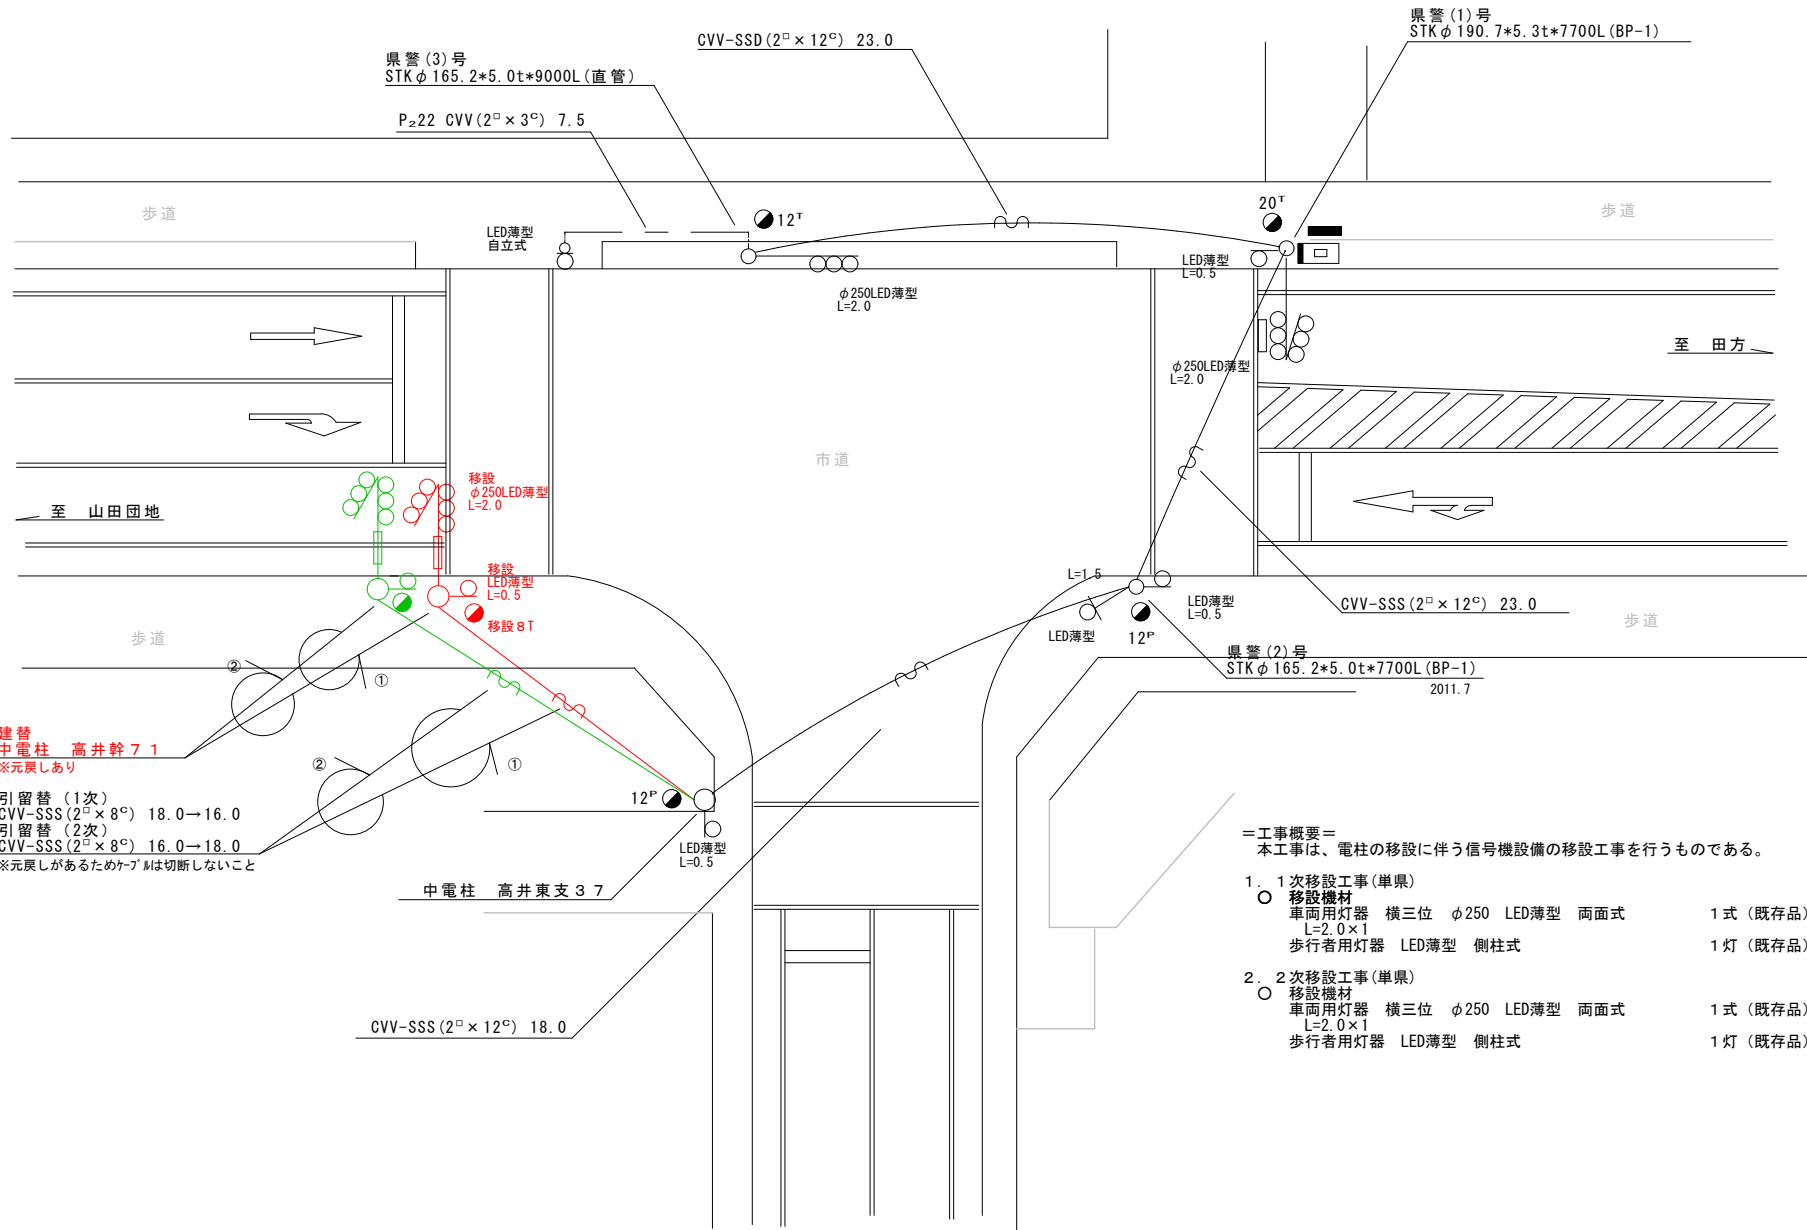

建替  
中電柱 高井幹 7 1  
※元戻しあり

引留替 (1次)  
CVV-SSS (2<sup>□</sup> × 8<sup>□</sup>) 18.0 → 16.0  
引留替 (2次)  
CVV-SSS (2<sup>□</sup> × 8<sup>□</sup>) 16.0 → 18.0  
※元戻しがあるためケーブルは切断しないこと

=工事概要=  
本工事は、電柱の移設に伴う信号機設備の移設工事を行うものである。

- 1次移設工事(単県)
  - 移設機材
    - 車両用灯器 横三位 φ250 LED薄型 両面式 1式(既成品)
    - 歩行者用灯器 LED薄型 側柱式 1灯(既成品)
- 2次移設工事(単県)
  - 移設機材
    - 車両用灯器 横三位 φ250 LED薄型 両面式 1式(既成品)
    - 歩行者用灯器 LED薄型 側柱式 1灯(既成品)

広島県警察本部  
交通部交通規制課

課長	室長	次席	課員	設計	令和 7 年 4 月	工 事 名
					1 枚の内 1 枚	
					縮尺 1/200	

広島市佐伯区美鈴が丘南3丁目1番1号先  
美鈴が丘南3丁目 交差点  
信号機設備移設 工事

警察署名	規制番号
佐 伯	1-1133



凡		制御機(側柱式)		車両感知器		押ボタン箱側柱式		車両用信号灯器		端子箱		架空制御ケーブル		露出配管		盲人用制御機		灯火式可変標識
例		制御機(自立式)		送受器		押ボタン箱自立式		歩行者用信号灯器		信号柱(新設)		架空通信ケーブル		ハンドホール		盲人用スピーカー		反射式可変標識
		端末信号送信装置		光学式感知器		配電盤		縦型信号灯器		信号柱(既設)		埋設配管		プルボックス		可変標識制御機		

=工事概要=  
 本工事は、老朽化した車両用灯器のLED化改良及びその他工事を行うものである。

1. 車両用灯器LED化改良工事(単県)


- 主要機器
  - 車両用灯器 横三位 φ250 LED薄型 警交仕規第1014号「版4」 L=1.0×1(両面式)、1.5×1(両面式)、2.5×4、灯体のみ×2 8灯
  - 車両用灯器 矢印式 φ250 LED薄型 警交仕規第1014号「版4」 8灯
- 撤去機器
  - 車両用灯器 横三位 片面金具 4灯(処分)
  - 車両用灯器 横三位 両面式 2式(処分)
  - 車両用灯器 矢印式 8灯(処分)

2. 歩行者用灯器LED化改良工事(単県)

- 主要機器
  - 歩行者用灯器 側柱式 LED薄型 警交仕規第1014号「版4」 L=0.5×8 8灯
- 撤去機器
  - 歩行者用灯器 側柱式 7-4付 8灯(処分)

3. 移設工事(単県)

- 主要機材
  - 制御ケーブル CVV-SSD(2□-4C) 1条1径間(張替)

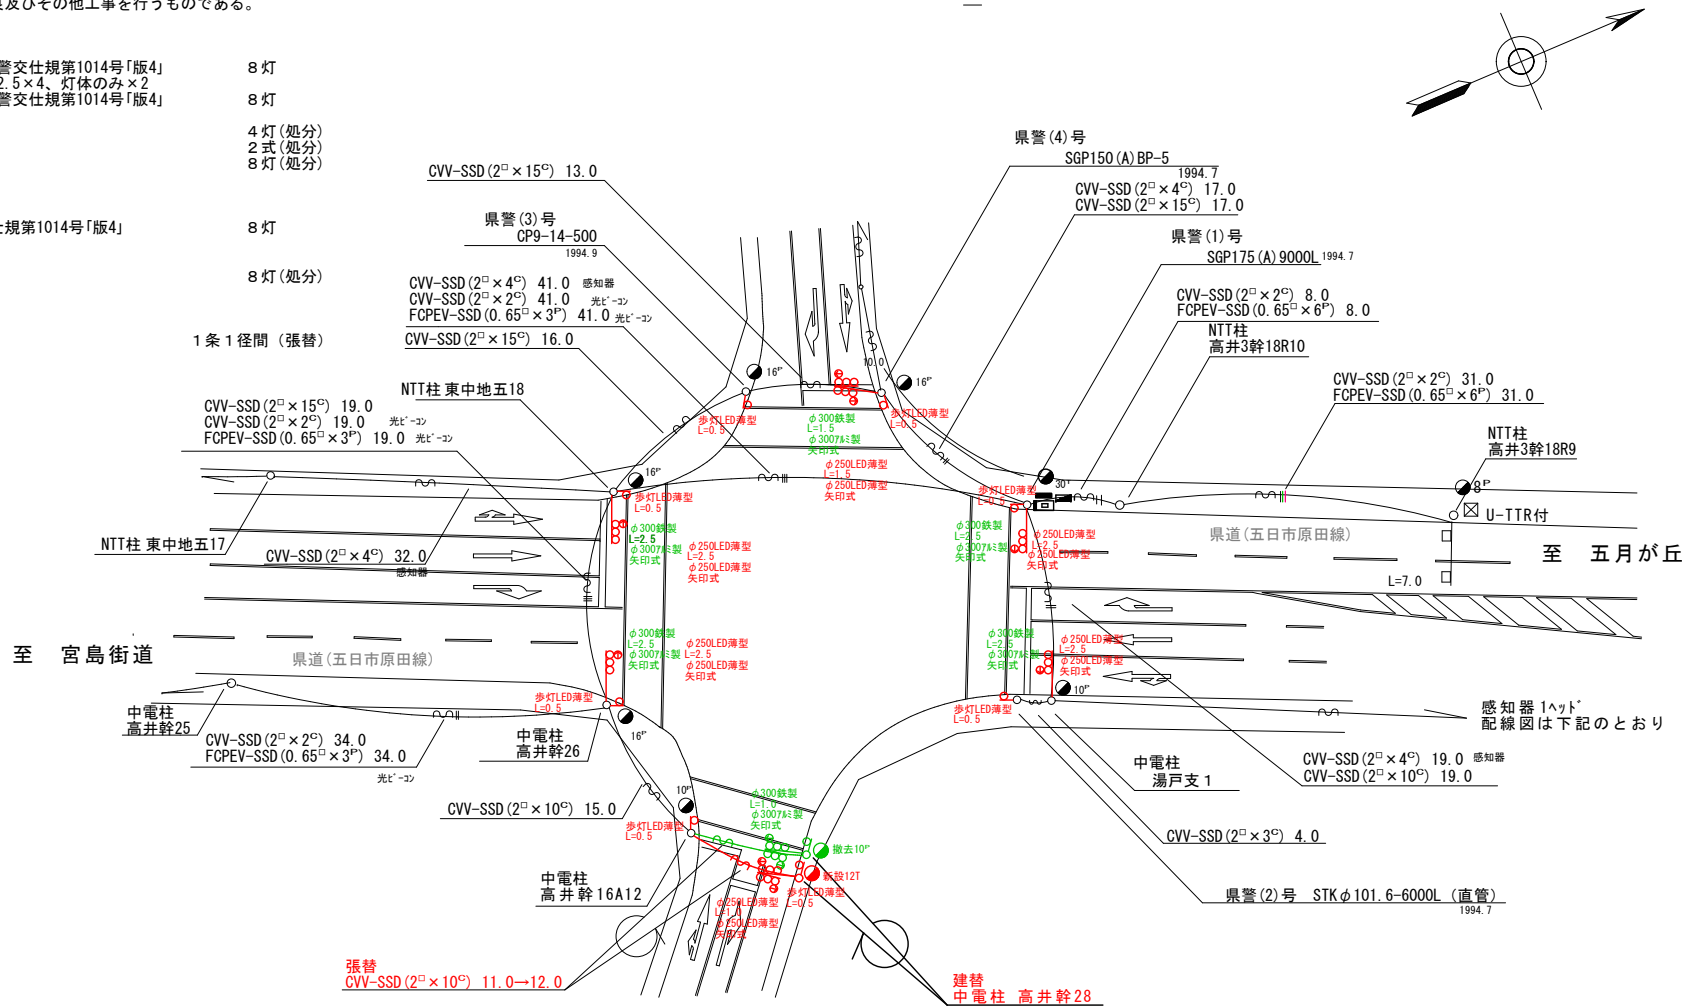

広島県警察本部  
 交通部交通規制課

課長	室長	次席	課長補佐	課員	設計	令和 7 年 4 月	工 事 名
						1 葉の内 1 枚	
						縮尺 1/500	

広島市佐伯区八幡東4丁目5番12号先  
 高井交差点  
 信号機改良その他 工事



警察署名	規制番号
佐伯	1-1287

凡		制御機(側柱式)		車両感知器		押ボタン箱側柱式		車両用信号灯器		端子箱		架空制御ケーブル		露出配管		視覚障害者用付加装置制御機		灯火式可変標識
		制御機(自立式)		送受器		押ボタン箱自立式		歩行者用信号灯器		信号柱(新設)		架空通信ケーブル		ハンドホール		視覚障害者用付加装置		反射式可変標識
例		端末信号送信装置		光学式感知器		配電盤		縦型信号灯器		信号柱(既設)		埋設配管		プルボックス		可変標識制御機		

＝工事概要＝  
 本工事は、電柱移設に伴う信号機設備の移設工事を行うものである。

1. 移設工事(単県)

- 移設機材
- 感知器用ケーブル CVV-SSD(2°×6°) 1条 1径間

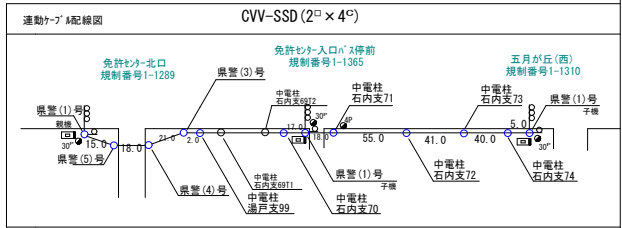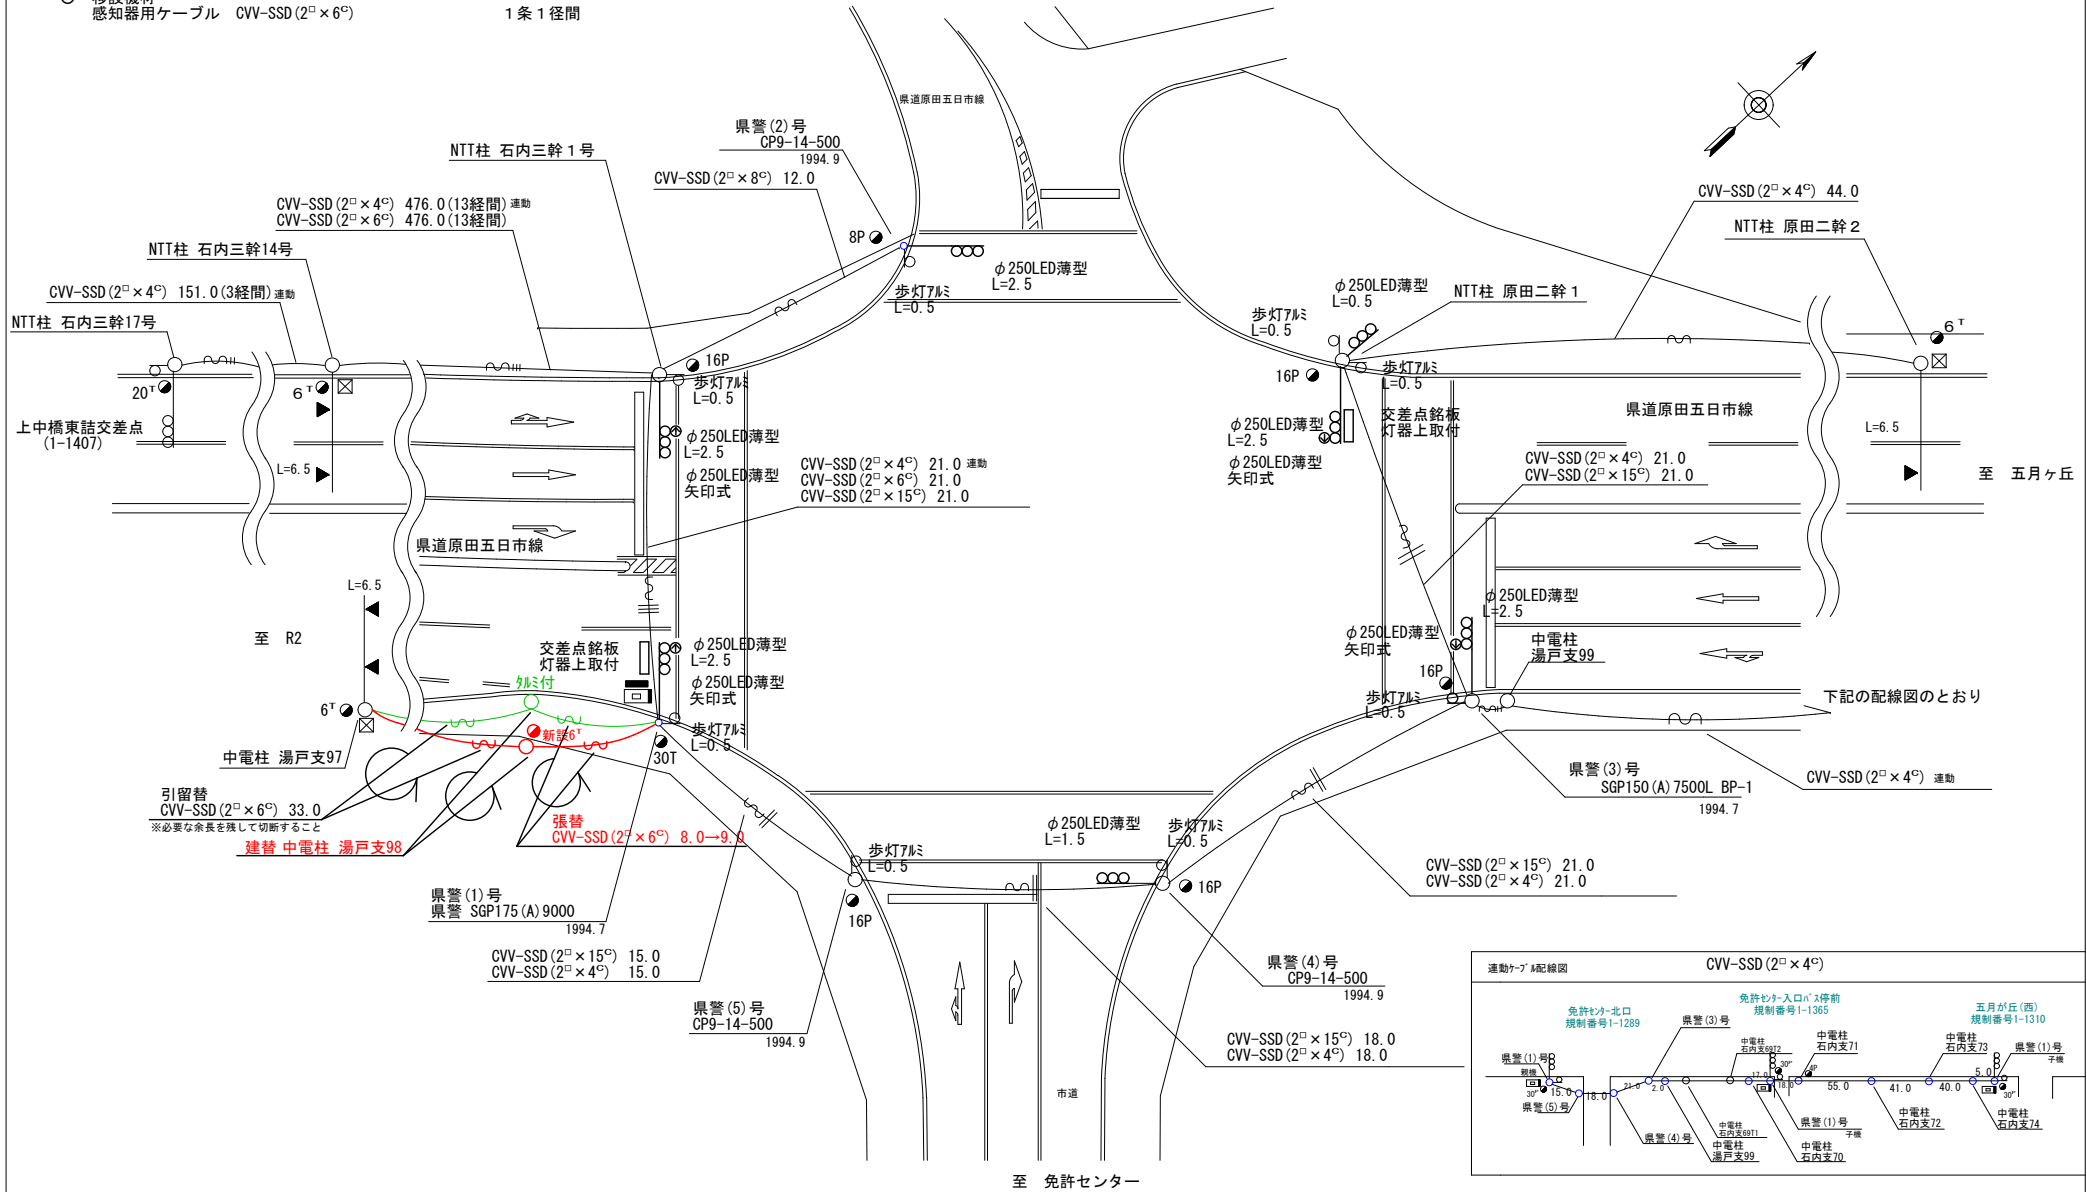

広島県警察本部  
 交通部交通規制課

課長	室長	次席	課長補佐	課員	設計

令和 7 年 4 月  
 17 枚の内 2 枚  
 縮尺 1/300

工 事 名  
 広島市佐伯区五日市町石内5,845番地1先  
 免許センター北口交差点  
 信号機設備移設 工事

警察署名	規制番号
佐 伯	1-1289



凡		制御機(側柱式)		車両感知器		押ボタン箱側柱式		車両用信号灯器		端子箱		信号柱(新設)		架空制御ケーブル		架空通信ケーブル		露出配管		視覚障害者用付加装置制御機		灯火式可変標識
例		制御機(自立式)		送受器		押ボタン箱自立式		縦型信号灯器		信号柱(既設)		埋設配管		ハンドホール		ブルボックス		可変標識制御機		反射式可変標識		画像カメラ

＝工事概要＝

本工事は、電柱の移設に伴う信号機設備の移設工事を行うものである。

1. 移設工事(単票)

- 移設機材
- 車両用灯器 横三位 φ300 LED薄型 片面金具 1灯
- L=2.5×1

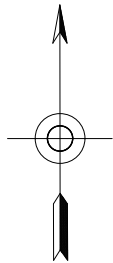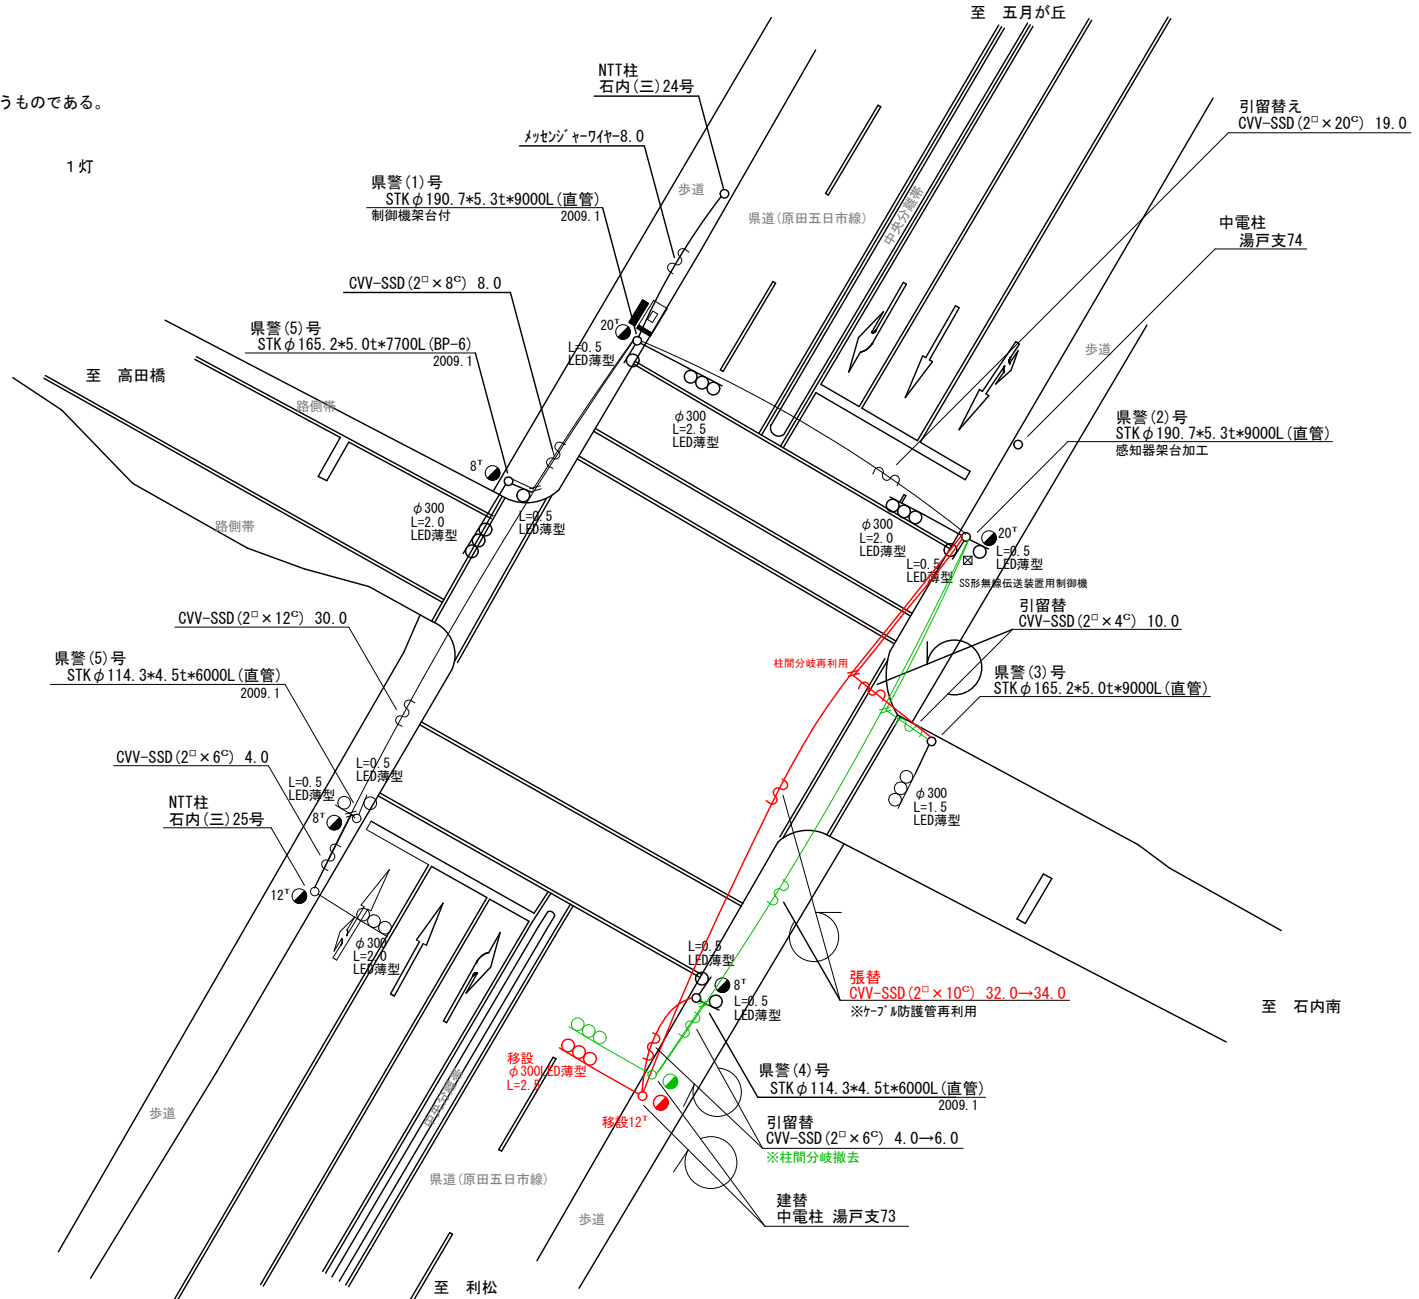

広島県警察本部 交通部交通規制課	課長	室長	次席	課長補佐	課員	設計	令和 7 年 4 月	工 事 名 広島市佐伯区五日市町石内4, 178番地1先 高田橋(東)交差点 信号機設備移設 工事	警察署名	規制番号
							1 枚の内 1 枚		佐 伯	1 - 1 5 1 1
							縮尺 1 / 2 5 0			

現示階梯図

施工区分	新設 ・ <input checked="" type="checkbox"/> 更新 ・ 改造 ・ 移設 ・ 支給品															作成年月	令和 7 年 4 月					
現示	1φ					2φ			3φ			4φ										
ステップ番号	1	2	3	4	5	6	7	8	9	10	11	12	13	14	15	16						
ステップ名称	1PG	1PW	1G	1Y	1R	2G	2Y	2R	3G	3Y	3R	3PG	3PW	4G	4Y	4R						
1P																						
1V																						
2V																						
3P																						
3V																						
4V																						
AB連動出力																						
流動図																						



■ 信号制御機

警察庁仕様名称	交通信号制御機			警察庁仕様書番号	警交仕規 第1012号 「版6」			
制御区分	地点制御系統機能付	最大出力数	18出力16階梯		灯器出力	4- 2- 0	LED専用	<input type="radio"/>
製造メーカー	製造年月		令和	年	月	製造番号		

■ 集中制御

集中制御伝送基板	UD子機規制番号	UD親機規制番号
----------	----------	----------

■ 連動親・連動子機

連動制御方式	連動子機規制番号	連動親機規制番号
--------	----------	----------

■ 押ボタン

押ボタン制御方式	待機時灯色	タイムスイッチ
----------	-------	---------

■ 感応制御

ギャップ感応・高齢者等感応	感応階梯①	ステップ	感応階梯②	ステップ
リコール対象現示	現示			

■ 制御機オプション

付加機能	有無
時刻修正	<input type="radio"/>
リコール1	
ギャップ感応(1現示)	
ギャップ感応(2現示)	
高齢者等感応	
連動子機	
連動送出	
現示切替	

特記事項
終日運用

規制番号	1 - 1053	警察署	佐伯
交差点名	新郡橋西詰交差点		